优化提升荔园路通行安全项目

施工图设计

全一册 道路工程



二0二一年三月



工程 设 计 资 质 证 书

证书编号: A132012406

有效期:至2022年05月05日

中华人民共和国住房和城乡建设部制

企业名称:中城科泽工程设计有限责任公司

经济性质:有限责任公司(自然人独资)

资质等级:市政行业(道路工程)专业甲级;建筑行业(建筑工程)甲级。

可承担建筑装饰工程设计、建筑幕墙工程设计、轻型钢结构工程设计、建筑智能化系统设计、照明工程设计和消防设施工程设计相应范围的甲级专项工程设计业务。

可从事资质证书许可范围内相应的建设工程总承包业务以及项目管理和相关的技术与管理服务。******



图纸目录

序号	图纸名称	图号	张数
	设计说明		2
1	交通平面图	DL-01	6
2	新增工程量平面图平面图	DL-02	5
3	辅道标准横断面图	DL-03	1
4	辅道平面设计图	DL-04	1
5	辅道平曲线表	DL-05	1
6	辅道逐桩坐标表	DL-06	1
7	辅道纵断面设计图	DL-07	1
8	辅道竖曲线表	DL-08	1
9	辅道横断面设计图	DL-09	2
10	辅道清表土方数量表	DL-10	1
11	辅道土方总量计算表	DL-11	1
12	路面结构设计图	DL-12	3
13	渠化岛设计图	DL-13	2
14	行人二次过街安全岛大样图	DL-14	1
15	交通标线大样图	DL-15	3
16	单柱标志结构设计图	DL-16	3
17	中央隔离护栏设计图	DL-17	2
18	电摩隔离护栏设计图	DL-18	1
19	路灯移杆设计图	DL-19	3
20	主要工程数量表	DL-20	3

序号	图纸名称	图号	张数

设计说明

1 工程概况

本次设计的优化提升荔园路通行安全项目分别为:

- 1、荔园路与学园路交叉口增设 1 处电摩进出口道,压缩 3 处渠化岛设置电摩专用道,沥青路面破损修复 1200 平方米;
 - 2、胜利路交叉口压缩3处渠化岛设置电摩专用道;
 - 3、与天妃路交叉口压缩2处渠化岛设置电摩专用道;
- 4、与文献路-尚济街交叉口增设1处电摩进出口道,拆除中央绿化带增设掉头车道1处,增设行人二次过街安全岛3处;
 - 5、与东圳路-莆涵大道交叉口增设2处电摩进出口道;
 - 6、与东园路-荔港大道交叉口互通底新建辅道 255.518m。

本次设计主要工程内容为拆除绿化带、路缘石、铺筑路面、设置安全岛、施划标线、设置交通标志牌等。

2 设计依据及设计规范

2.1 设计依据

- (1) 荔园路地形图 (1:1000);
- (2)建设单位与我院签订的设计合同。

2.2 设计、施工规范、规程和质量验收标准

- (1) 《城市道路工程设计规范》(CJJ 37-2012)(2016 版)
- (2) 《城市道路路线设计规范》(CJJ193-2012)
- (3) 《城市道路路基设计规范》(CJJ194-2013)
- (4) 《无障碍设计规范》(GB 50763-2012)
- (5) 《公路水泥混凝土路面设计规范》(JTJ D40-2011)
- (6) 《城镇道路路面设计规范》(CJJ 169-2012)
- (7) 《公路沥青路面设计规范》(JTG D50-2017)
- (8) 《公路沥青路面施工技术规范》(JTJ F40-2004)
- (9) 《公路工程沥青及沥青混料试验规程》(JTG E20-2011)
- (10) 《城镇道路交叉口设计规程》(CJJ 152-2010)
- (11) 《城镇道路交通设施设计规范》(GB50688-2011)(2019版)
- (12) 《道路交通标志和标线》(GB 5768-2009)

(13) 《路面标线涂料》(JT/T280-2004)

- (14) 《路面标线用玻璃珠》(GB/T 24722-2009)
- (15) 《道路交通标线质量要求和检测方法》(GB/T16311-2009)
- (16) 《城镇道路工程施工与质量验收规范》(CJJ1-2008)

3 道路工程

3.1 道路技术标准

路面结构设计使用年限:沥青路面 15年;

水泥混泥土路面 20 年;

设计标准轴载: BZZ-100 型标准轴载;

坐标系统: 2000 国家大地坐标系;

高程系统: 1985 国家高程基准:

3.2 路基工程

本工程路床部分的压实质量按重型击实标准控制。路床顶面回弹模量应达到 30MPa 以上,路基压实标准如下表:

路基土方压实度标准(主干路)

填挖类型	路床以下深度 (cm)	压实度(%)
	0~80	95
填方	80~150	93
	>150	92
	0~30	95
12月	30~80	93

3.3 路面工程

路面结构:

1、机动车道(总厚度60.8cm)

上面层: 4cm 细粒式改性沥青混凝土 (AC-13)

洒布粘层油

下面层: 6cm 细粒式改性沥青混凝土 (AC-13)

洒布粘层油

0.8cm 稀浆封层(ES-3型)

洒布透层油

上基层: 20cm C30 水泥混凝土

下基层: 15cm C15 水泥混凝土

垫 层: 15cm 级配碎石

2、电摩出入口道(总厚度 50cm)

面层: 20cm C30 水泥混凝土

基层: 15cm C15 水泥混凝土

垫层: 15cm 级配碎石

3、辅道(总厚度 56.8cm)

上面层: 4cm 细粒式改性沥青混凝土(AC-13)

洒布粘层油

下面层: 6cm 中粒式改性沥青混凝土 (AC-20)

洒布粘层油

0.8cm 稀浆封层(ES-3型)

洒布透层油

上基层: 16cm 5%水泥稳定碎石

下基层: 15cm 5%水泥稳定碎石

垫 层: 15cm 级配碎石

4、沥青路面破损修复(总厚度 4cm)

上面层: 4cm 细粒式改性沥青混凝土 (AC-13)

洒布粘层油

铣刨 4cm 沥青路面

4 交通标志标线

- (1) 标志使用的所有材料均应符合有关材料规范规定。
- (2) 所有钢铁构件制作完成后,应按有关规定进行热浸渡锌处理。在运输或架设过程 中渡锌层如有损,应按规范规定的方法进行维护。
- (3) 标志面反光材料的光学性能、色度及耐久、耐溶性能应满足标准要求,粘土反光 膜应无明显气泡、裂纹、颜色不均等缺陷。
- (4) 混凝土基础应进行养护,基础周围应予以回填并夯实。支柱需待砼一般至少经过7 天养护、多相位悬臂灯杆基础经过28天养护以后,才可安装。
- (5) 标志板安装后应进行板面平整度和安装角度的调整。
- (6) 各类交通设施标志的杆件、螺栓、螺母均应进行热浸渡锌防锈处理。
- (7) 各类标线除采用反光热熔型,为增加标线夜间反光性,应预混和面撒玻璃珠,路面标线涂料的技术要求应符合 GB5768-2009 及 "JT/T280"、"GN47"、"GN48" 的


有关规定。


- (8) 敷设标线的路面表面应清洁干净,雨后路面要经过长时间充分干燥方可施工。
- (9) 涂敷标线应在正常天气条件下进行。
- (10) 标线应顺直、圆滑、流畅和平顺。

5 其它主意事项

- (1) 交叉口施工时应注意与现状道路路面的衔接,避免错台及跳车现象。
- (2) 施工期间注意加强保护措施,保证施工安全。
- (3) 现场井盖及雨水口抬升或降低时应先复核道路标高确定井盖标高。
- (4) 质量验收和评定标准按《城镇道路工程施工与质量验收规范》(CJJ 1-2008)要求执行。


本说明未尽事宜详见中华人民共和国建设部、交通部颁布的各项施工技术规范、设计规范及本册图表中说明。

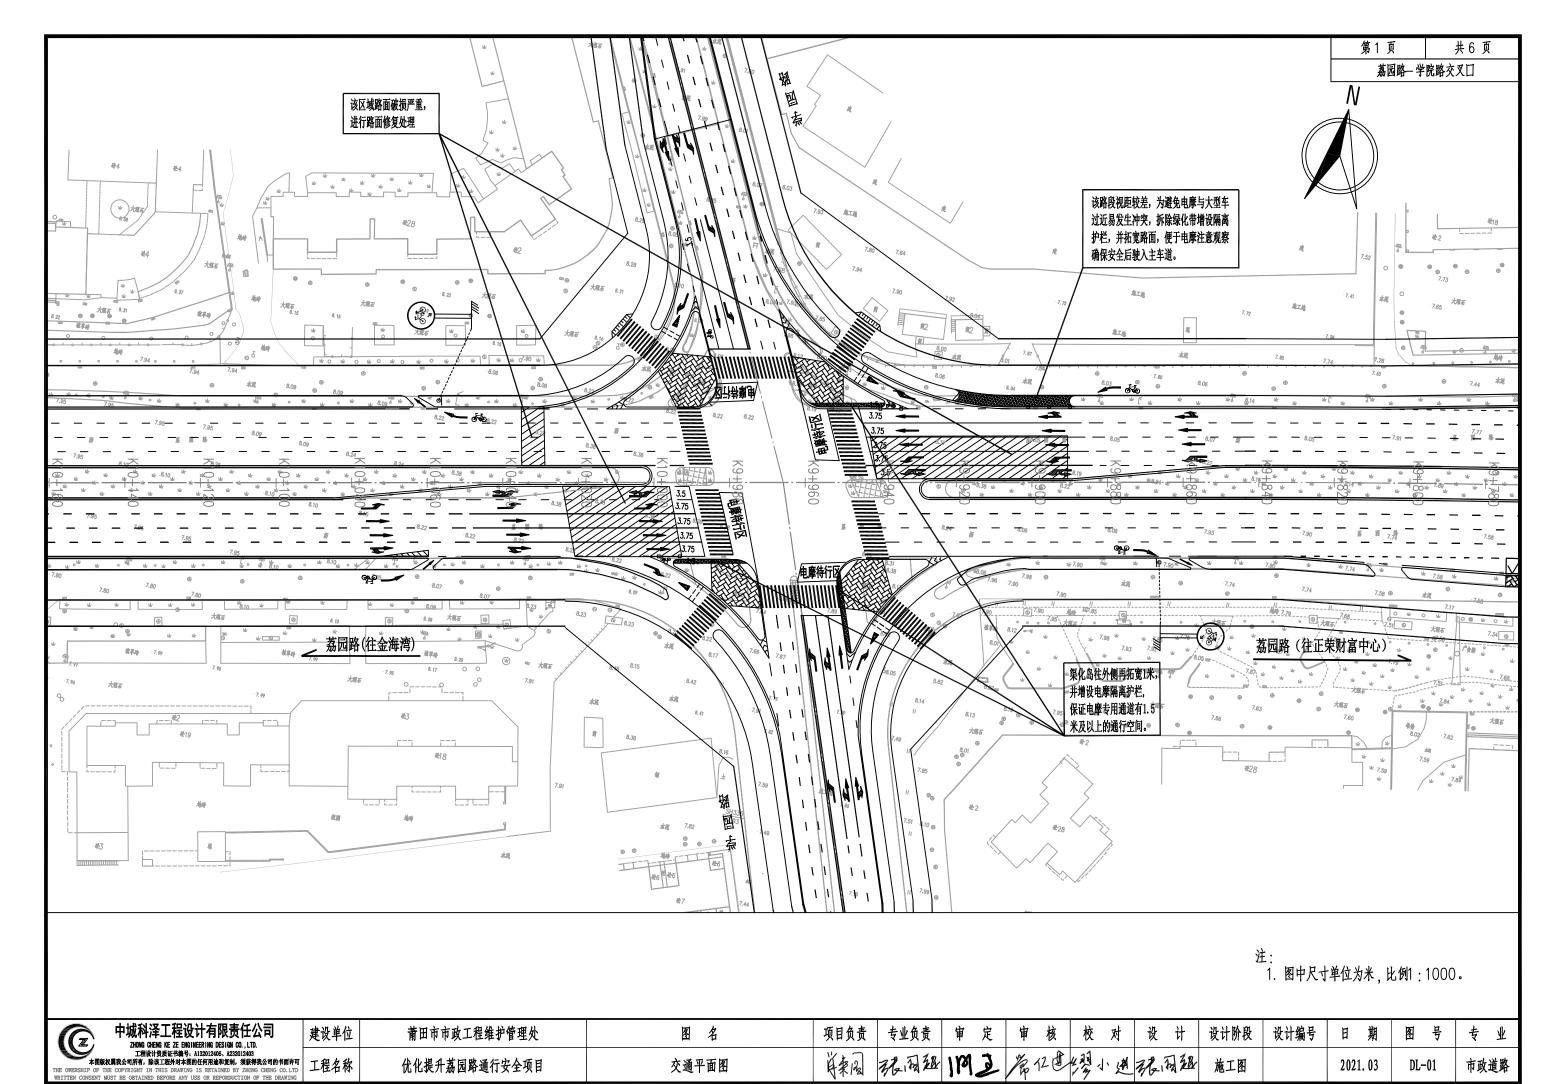


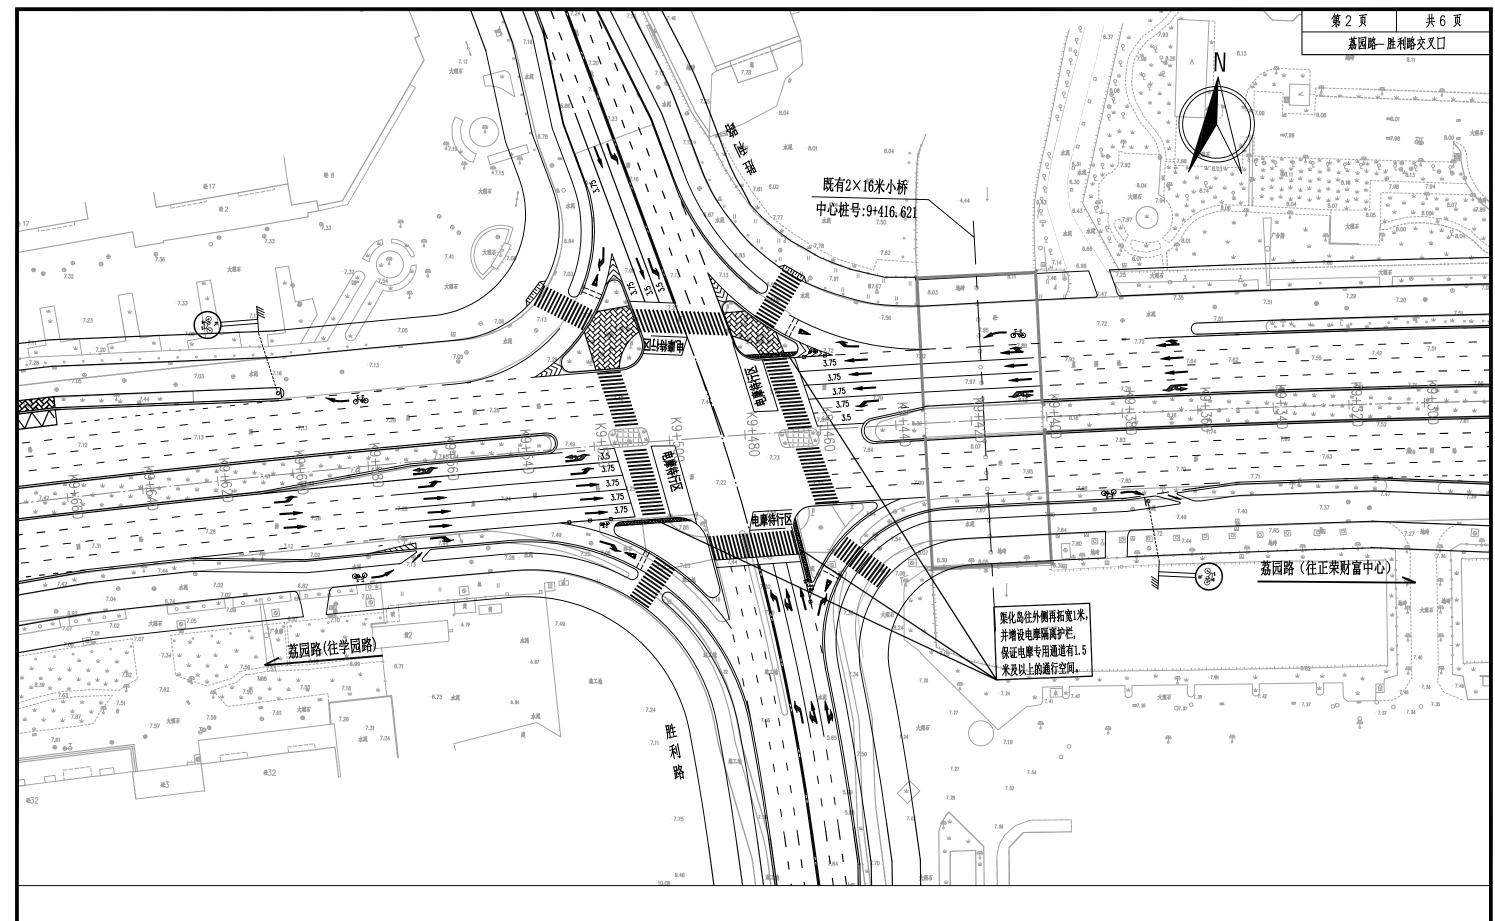

注:


1. 图中尺寸单位为米, 比例1:1000。

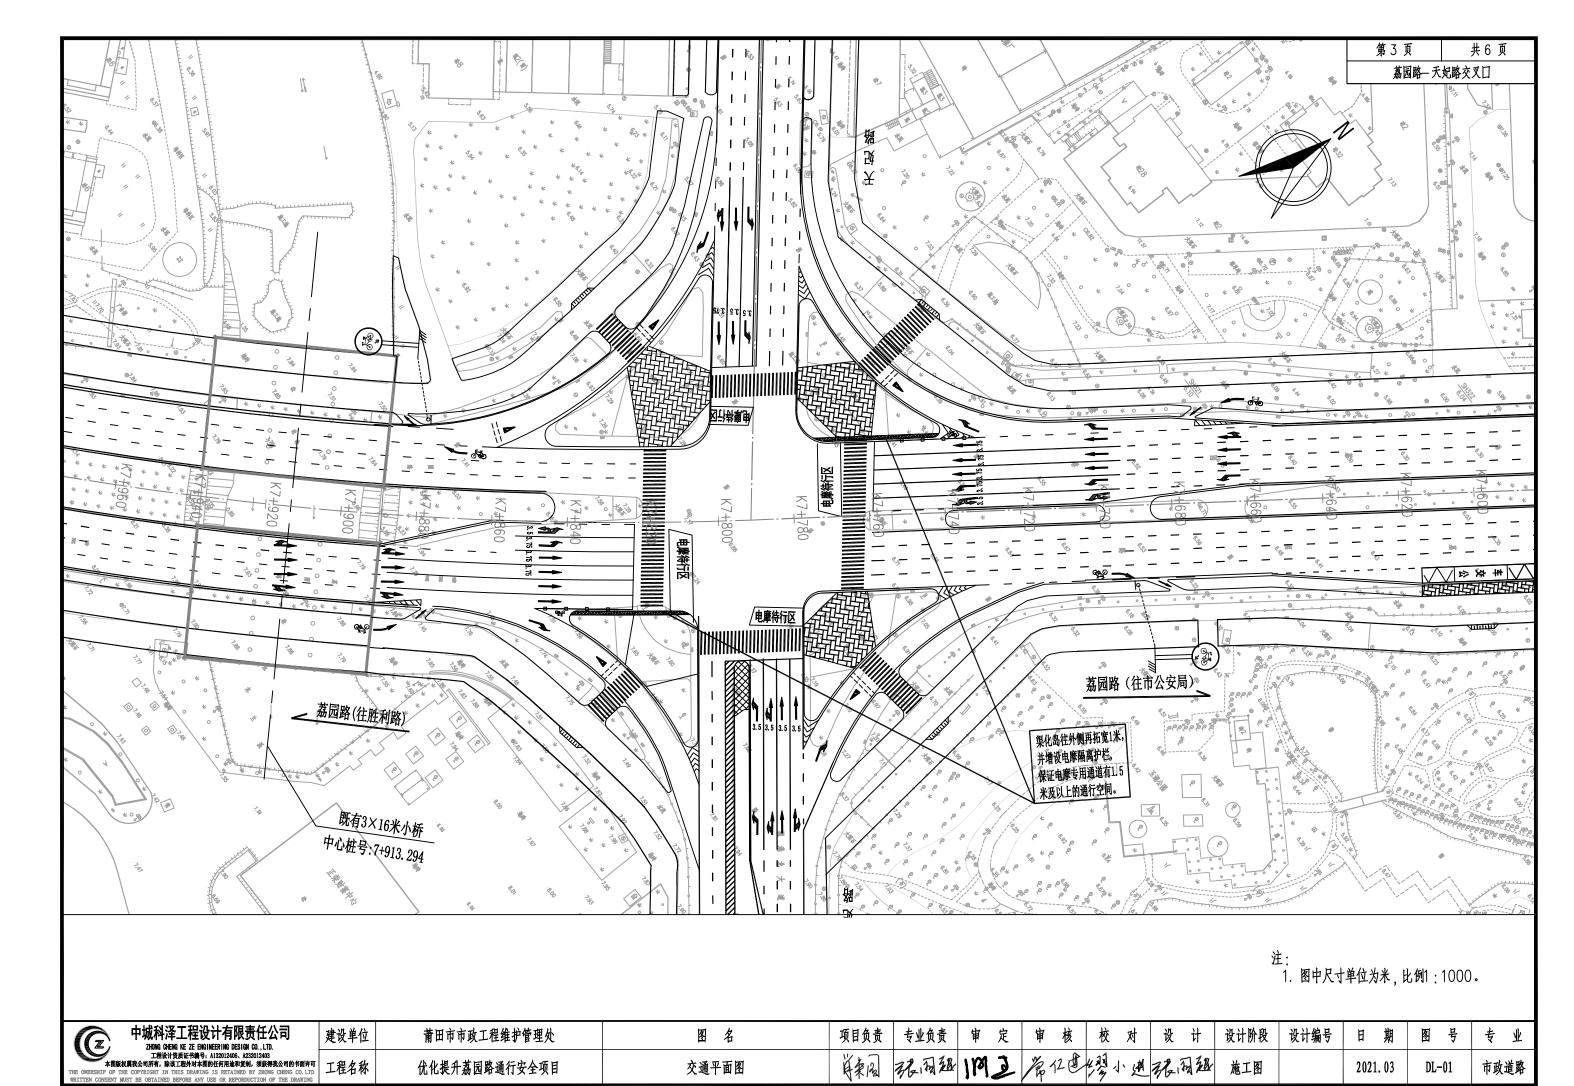


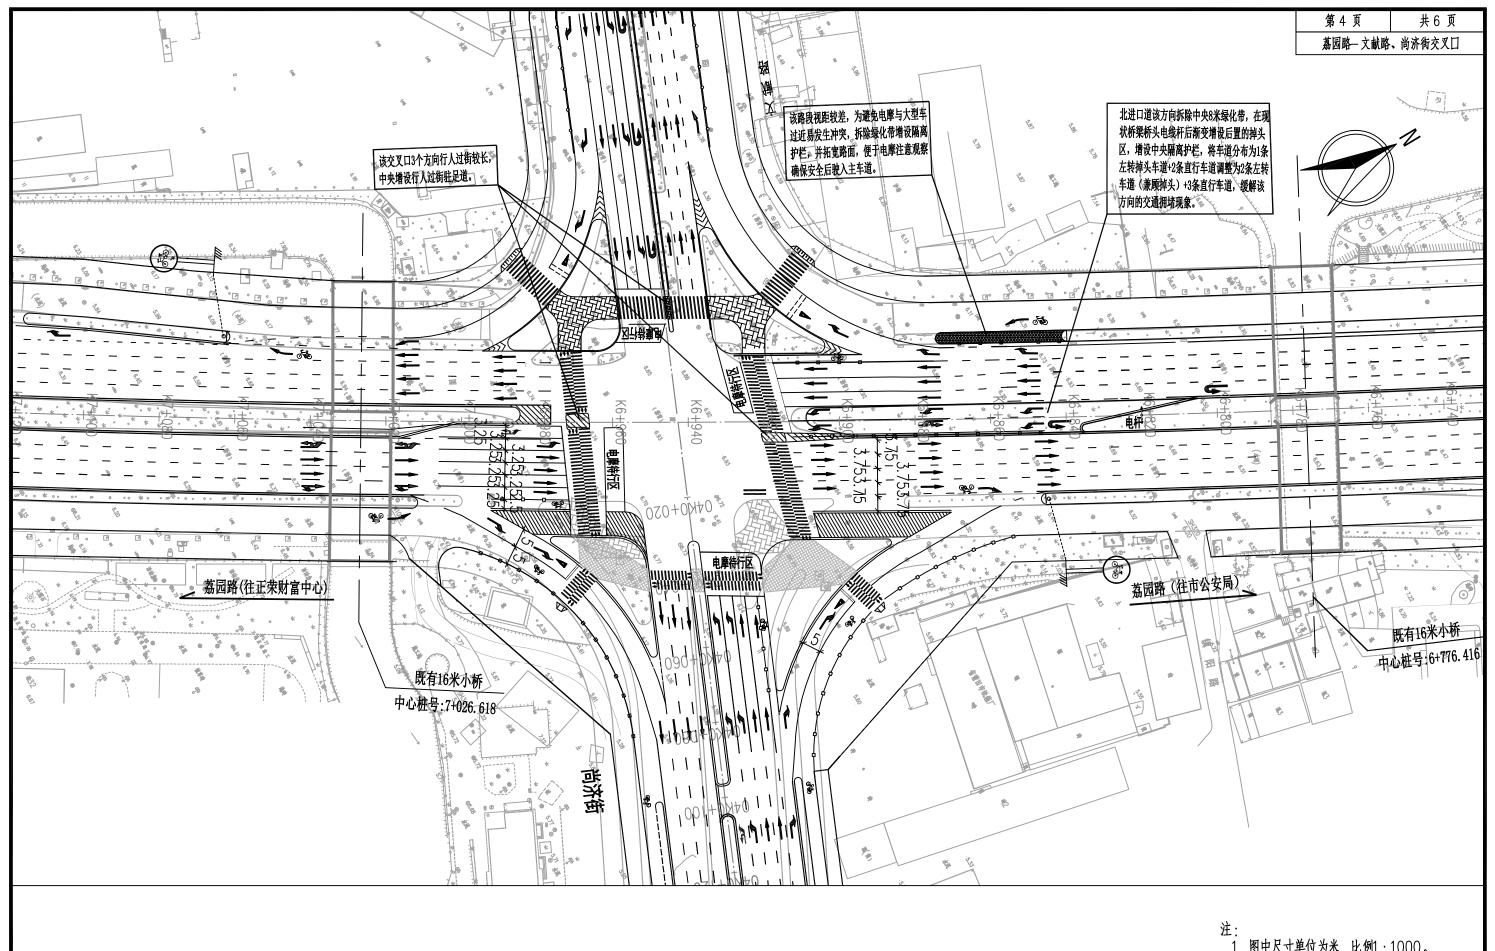



1. 图中尺寸单位为米,比例1:1000。


中城科泽工程设计有限责任公司
ZHONG CHENG KE ZE ENGINEERING DESIGN CO., LTD.
工程设计资质证书编号, AISO12406, ASSO12403
本图版规用效合何所有,除这工程外对本图的任何报准和复购,须获得效公司的书面许可
TO CHETTER CHETTER CHILD DESIGN CO. LTD 设计阶段 建设单位 项目负责 专业负责 莆田市市政工程维护管理处 图名 设计编号 图号 日期 专业 工程名称 优化提升荔园路通行安全项目 交通平面图 2021.03 DL-01

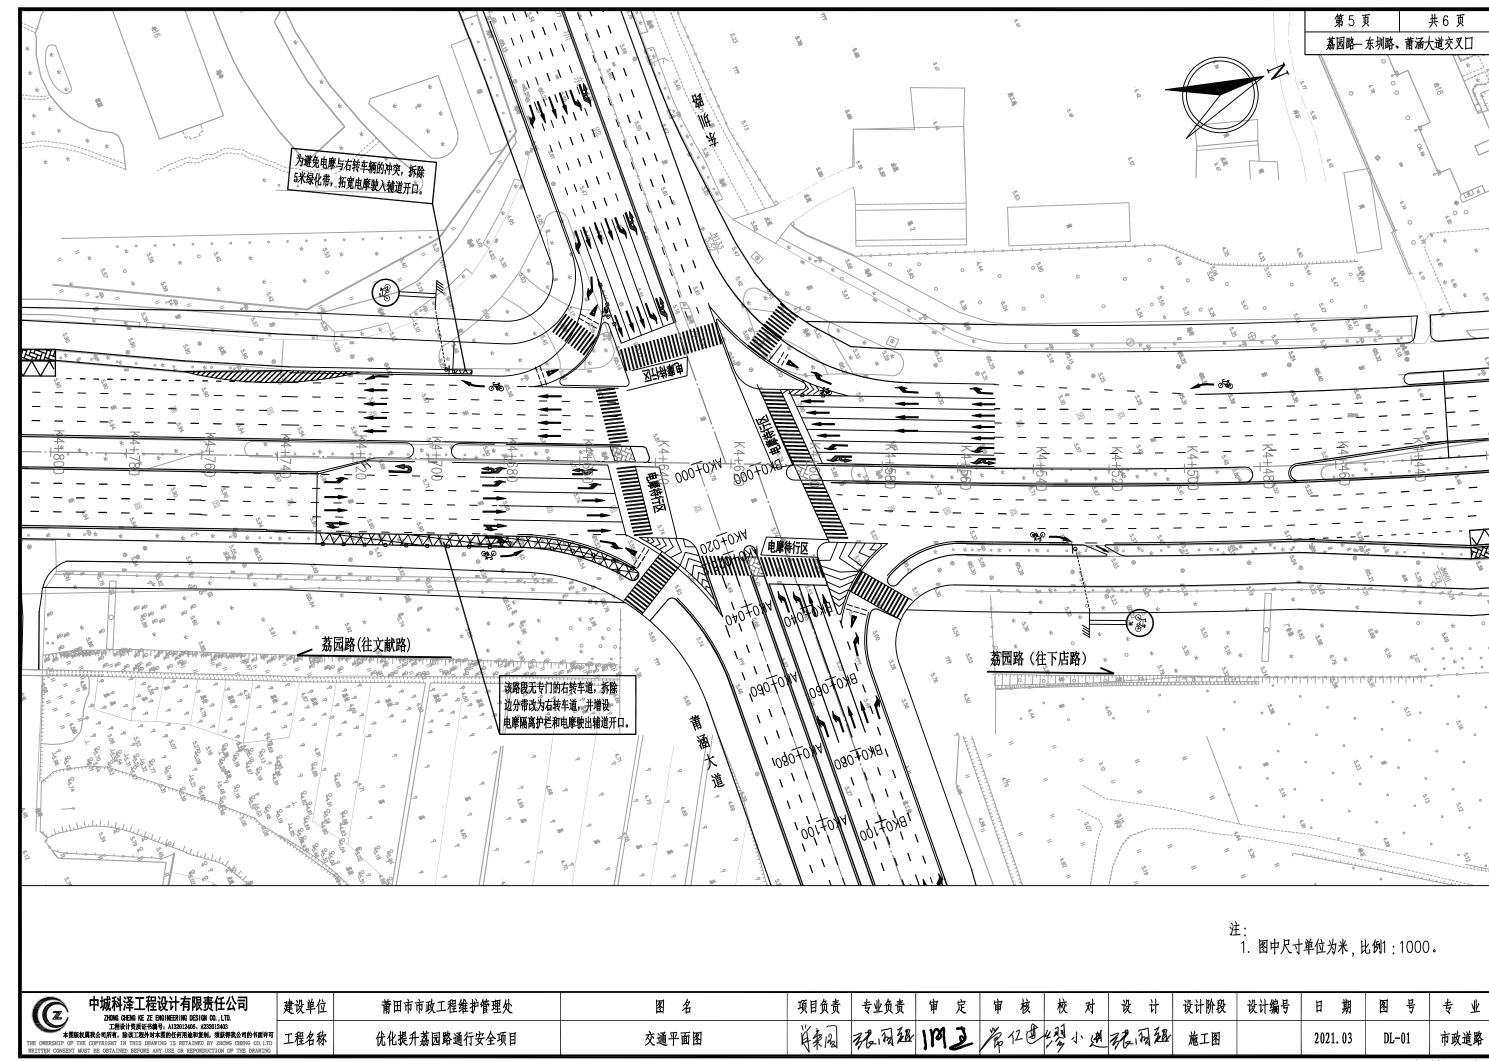


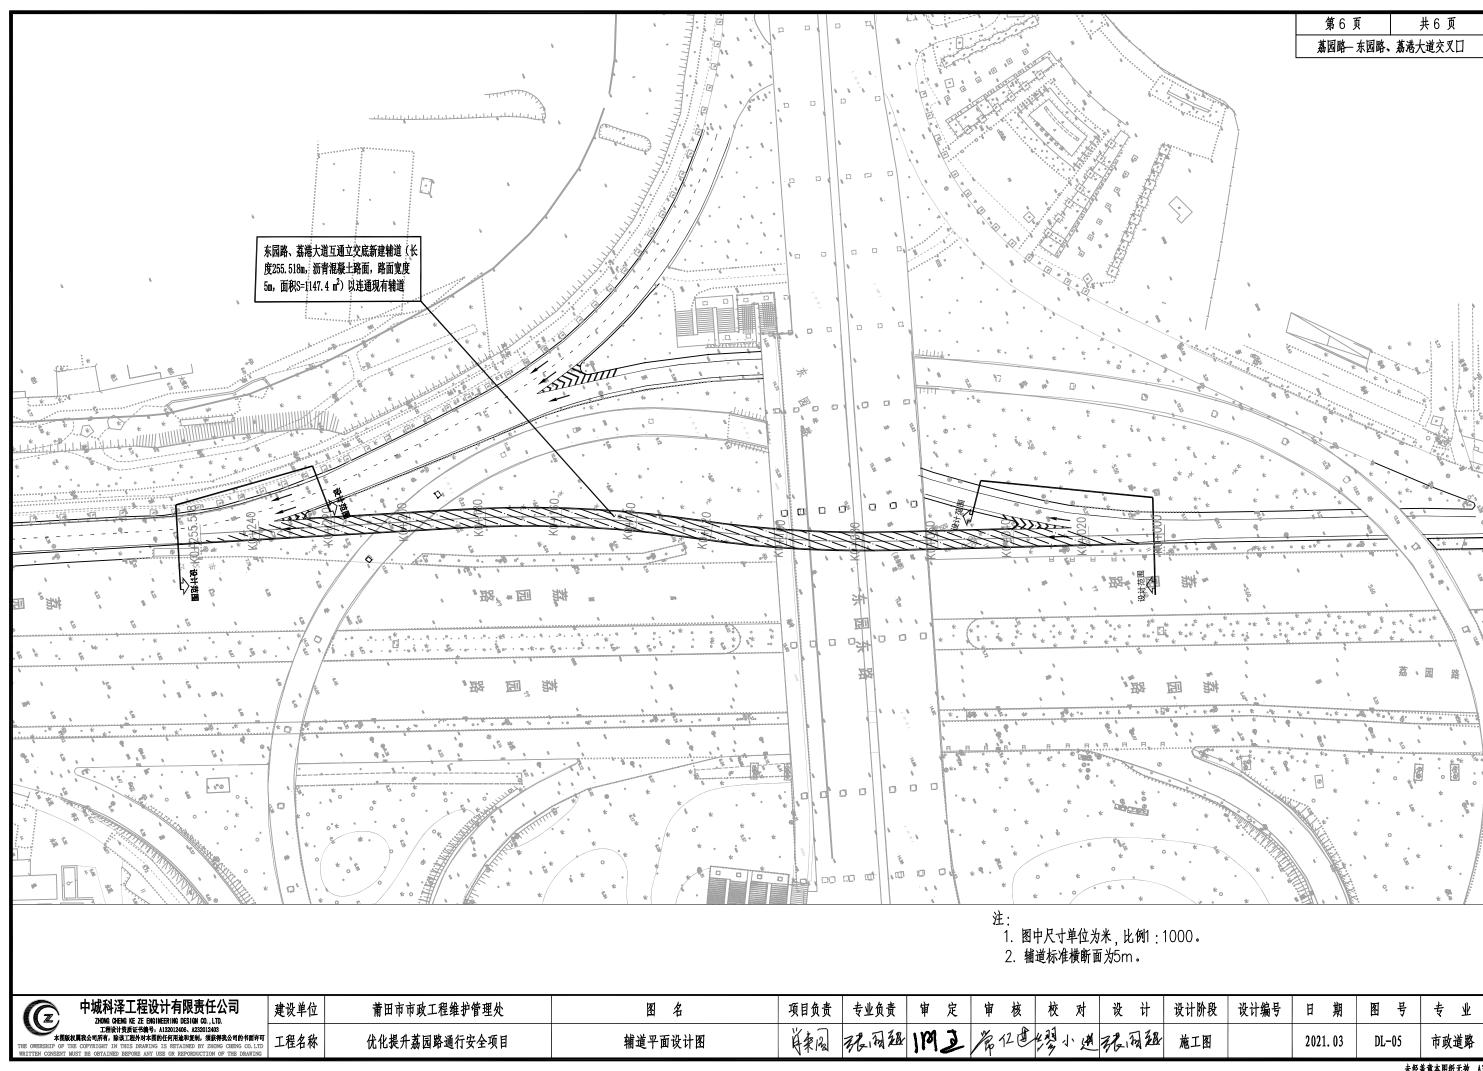

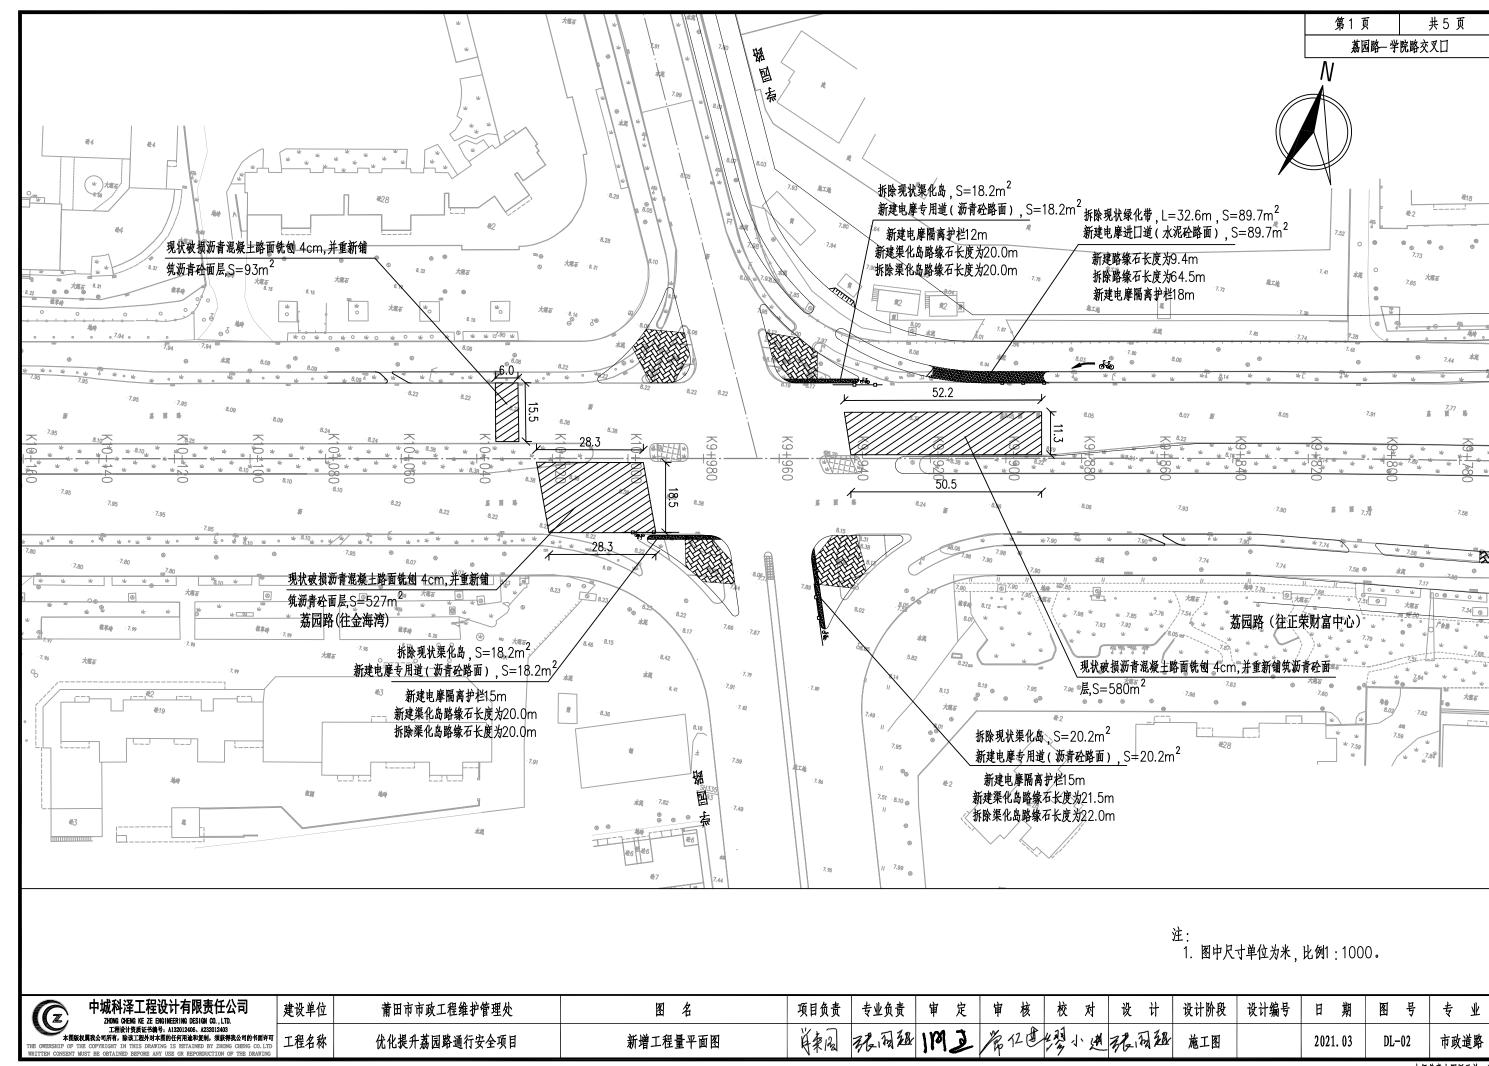

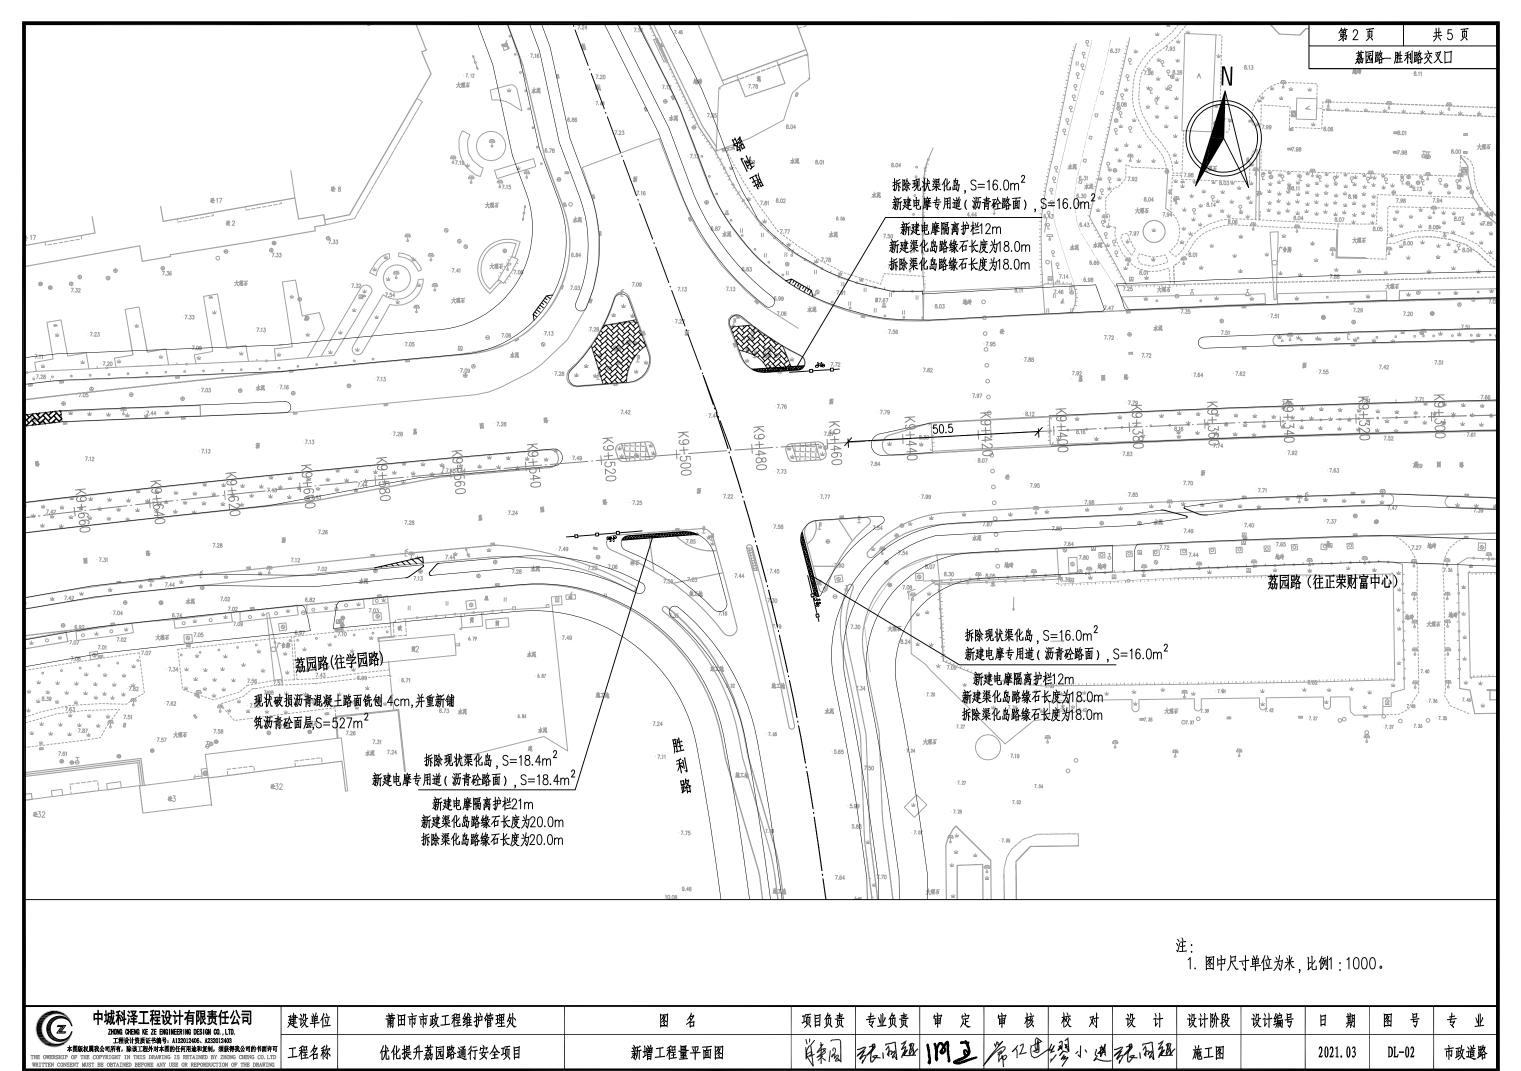

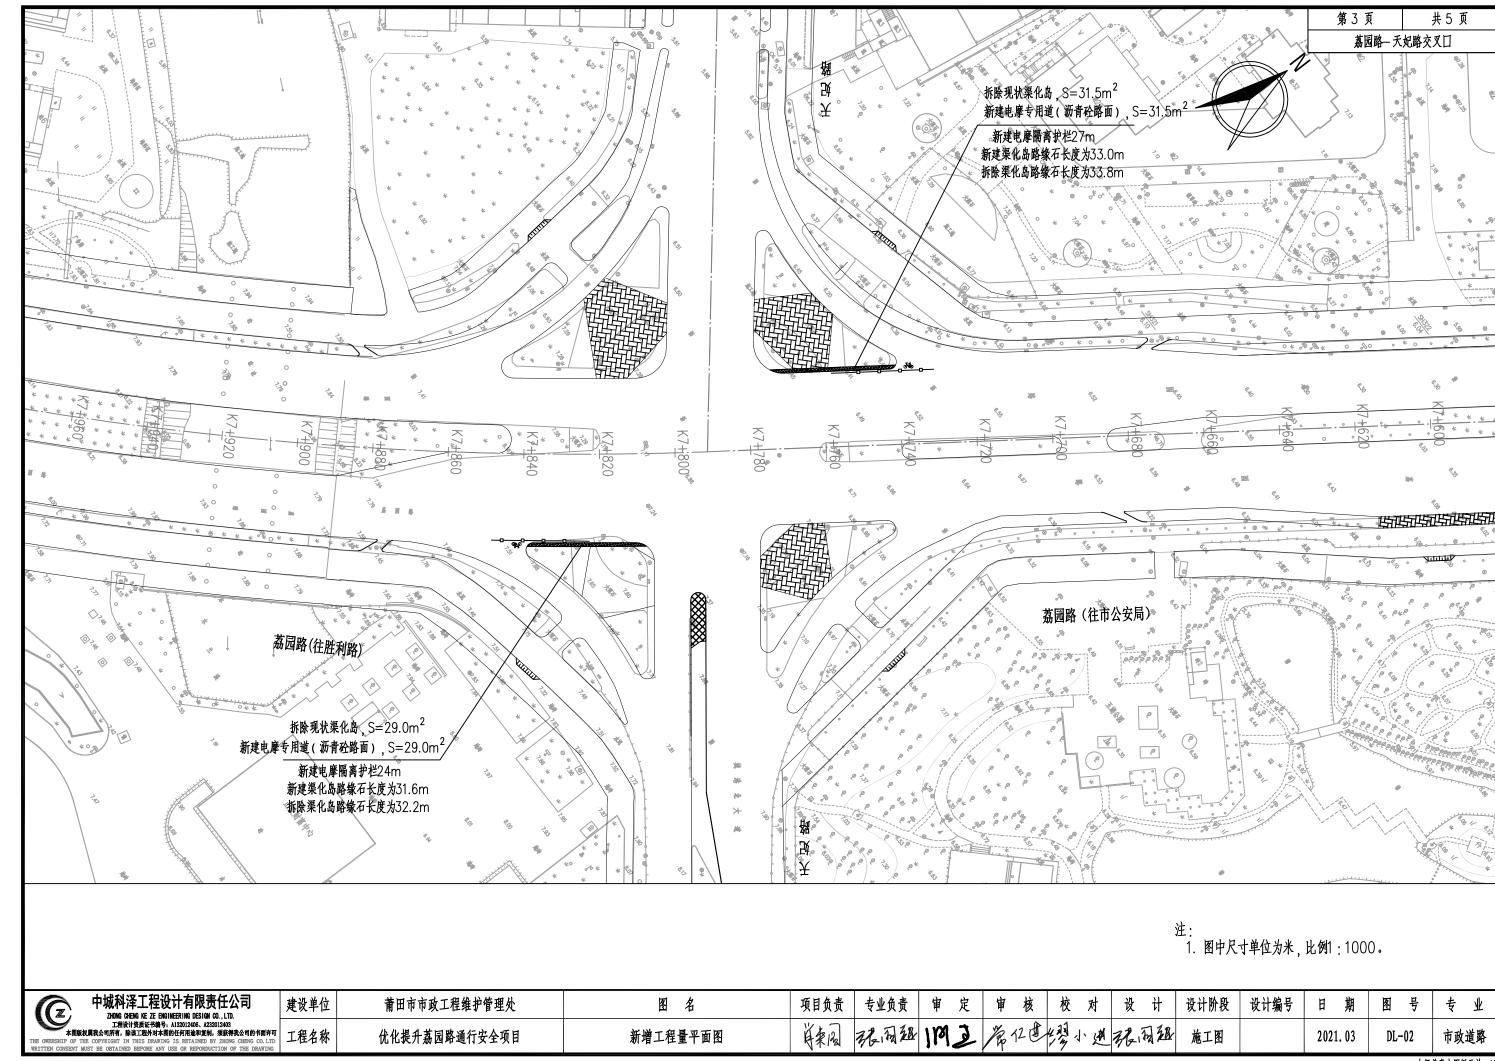

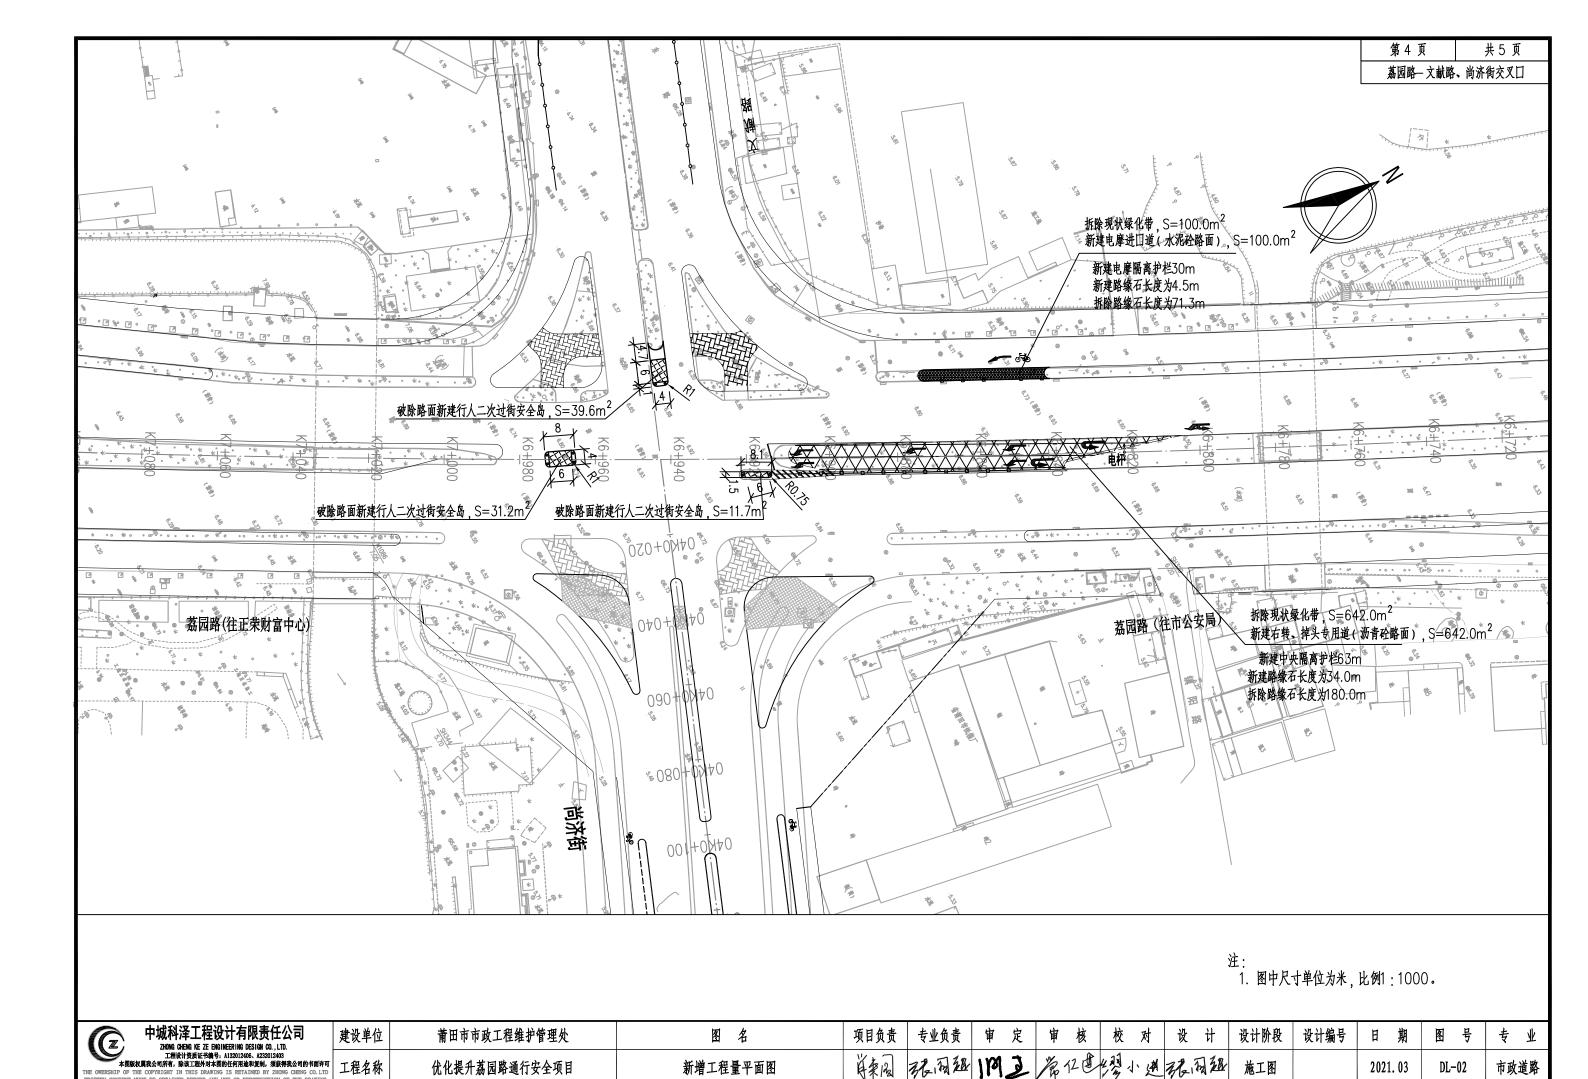

新增工程量平面图


优化提升荔园路通行安全项目


工程名称

未经盖章本图纸无效 A3

DL-02


2021.03

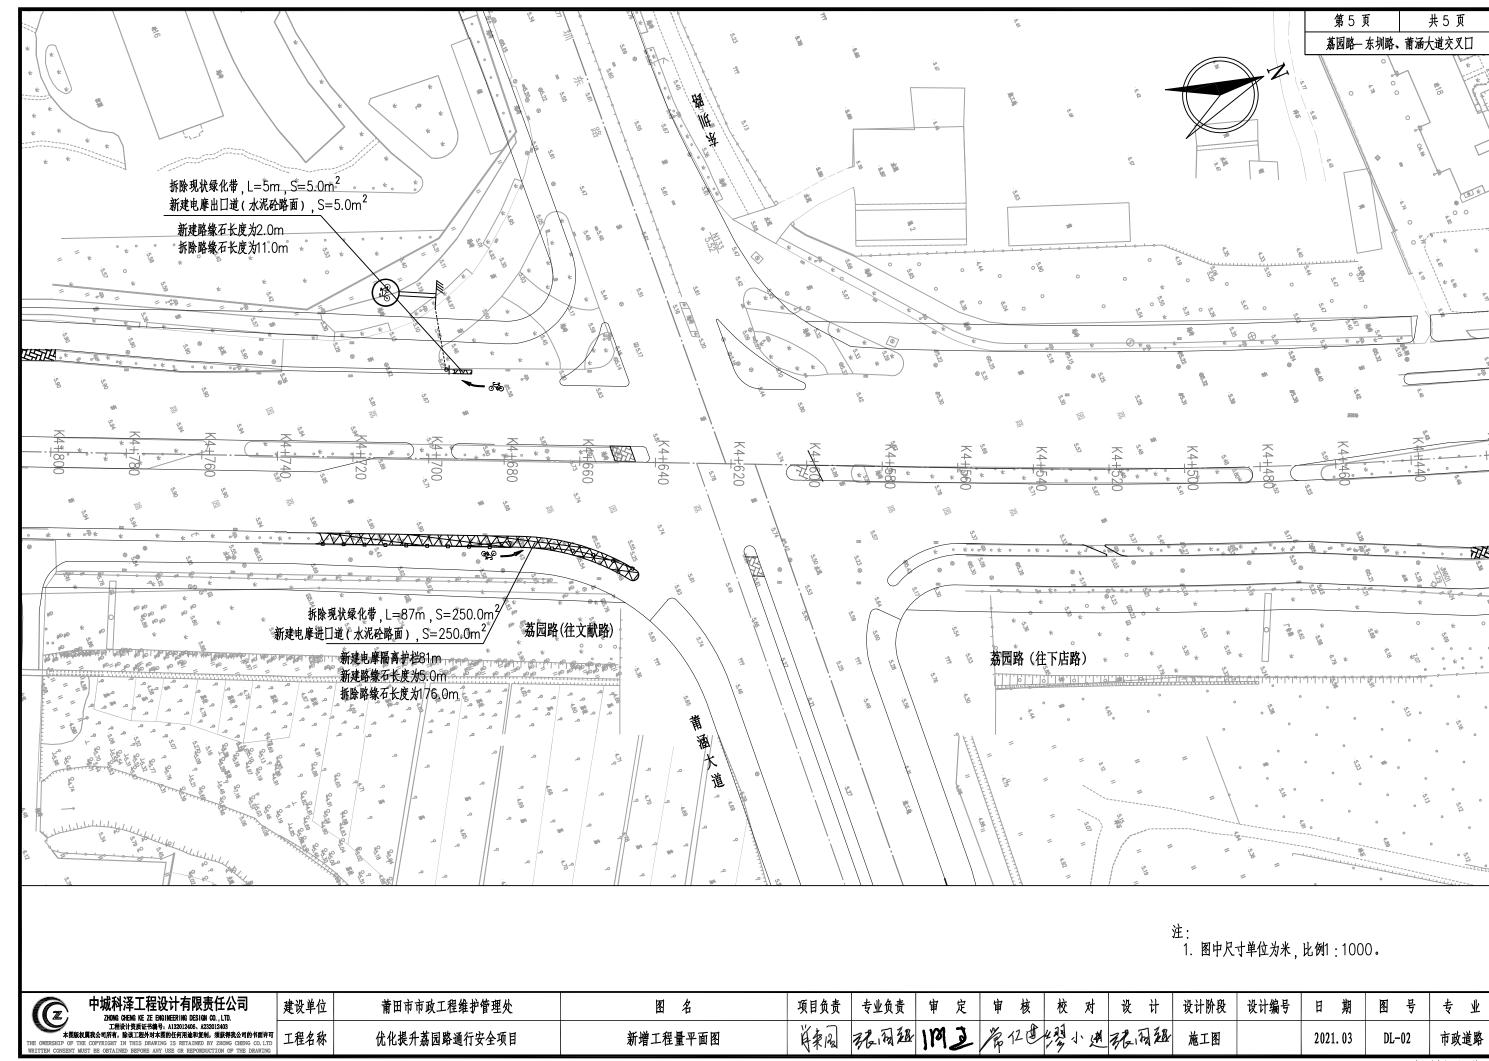

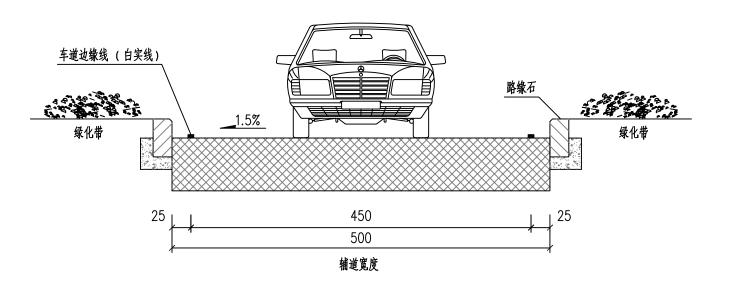

- 本图尺寸单位为厘米;
 道路等级为城市支路;设计行车速度:20公里/小时.

	P城科泽工程设计有限责任公司 ZHONG CHENG KE ZE ENGINEERING DESIGN CO. L.TD.	建设单位	莆田市市政工程维护管理处	图名	项目负责	专业负责	审 定	审	核	校太	·	t th	设计阶段	设计编号	日期	图号	专业
本图版权属我2 THE OWERSHIP OF THE COP WRITTEN CONSENT MUST BE	工程设计资质证书编号: A132012406、A232012403 公司所希, 除该工理外对本限的任何用途和复制。须称得或公司的书画许可 PPERIGHT IN THIS DRAWING IS EFEIAINED BY ZERONG CHENG CO. LTD SE ORTAINED BEFORE ANY USE OR REPORDUCTION OF THE DRAWING	工程名称	优化提升荔园路通行安全项目	辅道标准横断面图	英基图	强周超	1M3	第12		學小	科科	周超	施工图		2021. 03	DL-03	市政道路

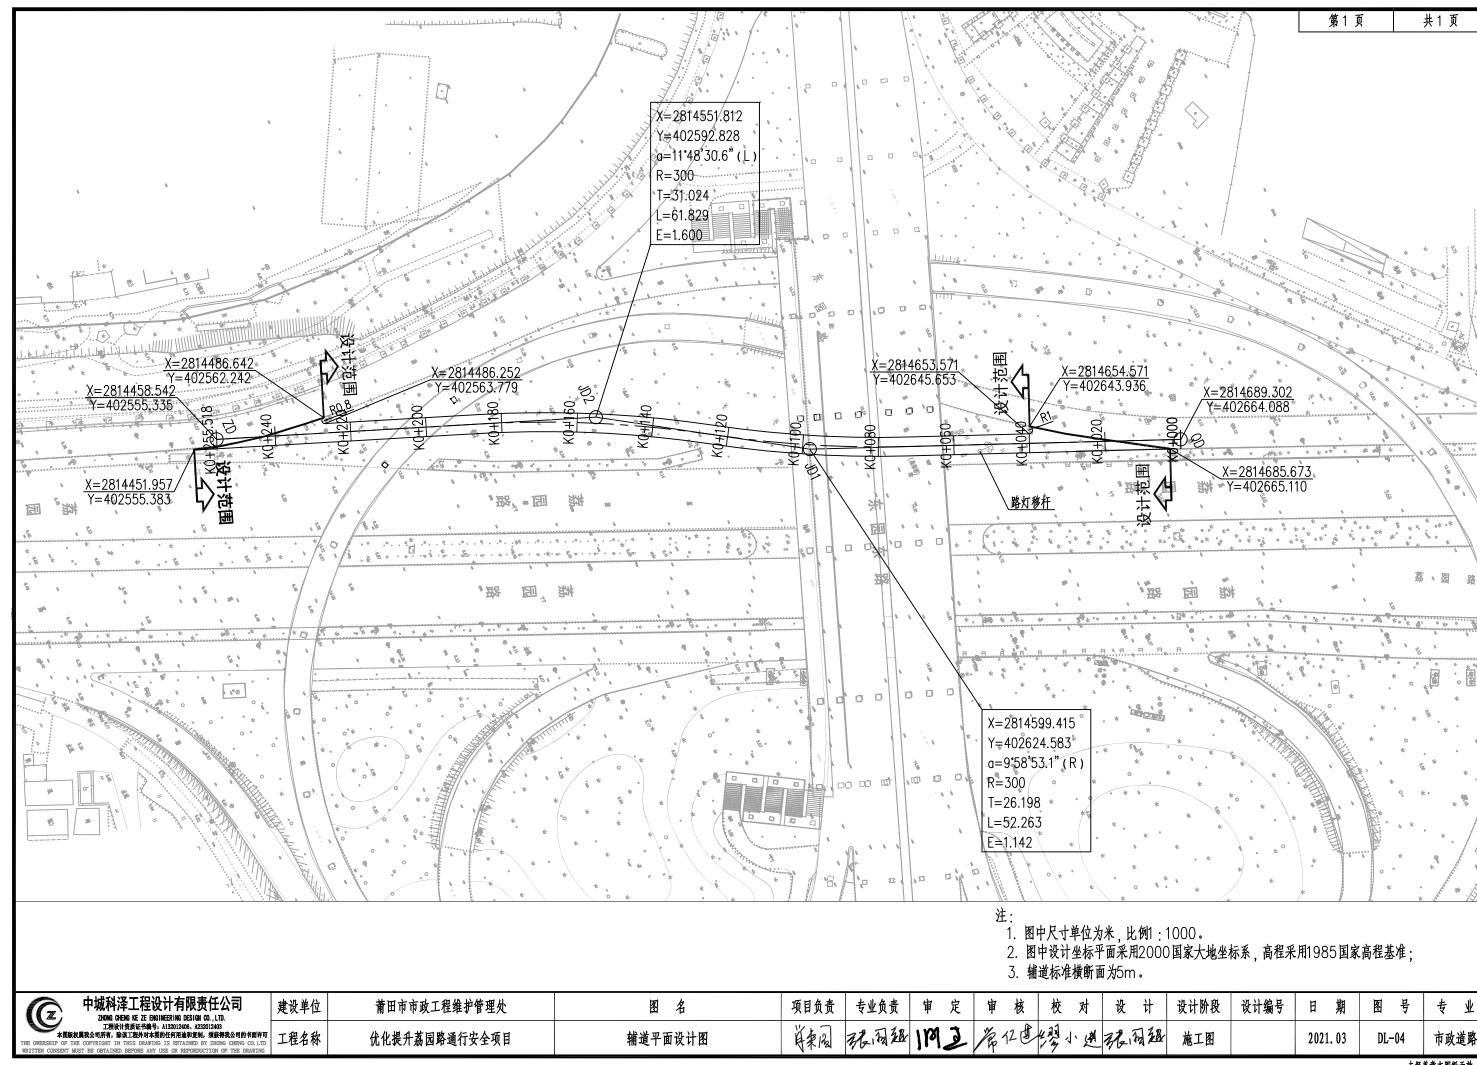

平曲线表


交		交点4	坐标	转次	角值		曲线要素值(米)						曲线位置								
点号	交点桩号	Х	Y	左转角	右转角	半径	缓和曲线参数	缓和曲线长度	切线长度	曲线长度	外距	校正值	第一缓和曲线 起点	第一缓和曲线终点 或圆曲线起点	曲线中点	第二缓和曲线起点 或圆曲线终点	第二缓和段 终点	直线长度 (米)	交点间距 (米)	计算方位角	备注
1	2	3	4	5	6	7	8	9	10	11	12	13	14	15	16	17	18	19	20	21	22
QD	K0+000	2814689.302	402664.088																	203'43'30"	
JD1	K0+098.185	2814599.415	402624.583		9 ° 58'53.1"	300			26.198	52.263	1.142	0.133		K0+071.988	K0+098.119	K0+124.250		71.988	98.185	213°42'24"	
JD2	K0+155.275	2814551.812	402592.828		11°48′30.6″	300			31.024	61.829	1.600	0.220		K0+124.250	K0+155.165	K0+186.080		0.000	57.222	201°53'53."	
ZD	K0+255.518	2814458.542	402555.335															69.439	100.463		

逐桩坐标表

桩号	坐标	(米)	士位名
位 (性)	X	Y	· 方位角
K0+000	2814689.247	402664.063	203°43'30.5"
K0+020	2814670.937	402656.016	203°43'30.5"
K0+040	2814652.627	402647.969	203°43'30.5"
K0+060	2814634.318	402639.922	203°43'30.5"
K0+080	2814616.052	402631.778	205°15'19.5"
K0+100	2814598.261	402622.648	209*4'30.5"
K0+120	2814581.119	402612.354	212°53'41.4"
K0+140	2814564.241	402601.628	210°41'54.9"
K0+160	2814546.716	402591.998	206*52'44.0"
K0+180	2814528.589	402583.557	203°3′33.0″
K0+200	2814510.055	402576.041	201°53'53.0"
K0+220	2814491.498	402568.582	201°53'53.0"
K0+240	2814472.941	402561.123	201°53'53.0"
K0+255.518	2814458.542	402555.335	201°53'53.0"

中城科泽工程设计有限责任公司	建设单位	莆田市市政工程维护管理处	图名	项目负责	专业负责	审 定	审核	校对	设计	设计阶段	设计编号	日期	图号	专业
工程设计资质证书编号: A132012406、A232012403 本图版如果农公司所有,除证工程分对本限的任何用途和复制,独表得农众司的书面许可 THE OWERSHIP OF THE COPYRIGHT IN THIS DRAWING IS RETAINED BY ZHONG CHEMG CO. LTD WRITTEN CONSENT MUST BE OBTAINED BEFORE ANY USE OR REPORDUCTION OF THE DRAWING	工程名称	优化提升荔园路通行安全项目	辅道逐桩坐标表	英春园	根周祖	IMZ	常位色	學小进	程周超	施工图		2021. 03	DL-06	市政道路



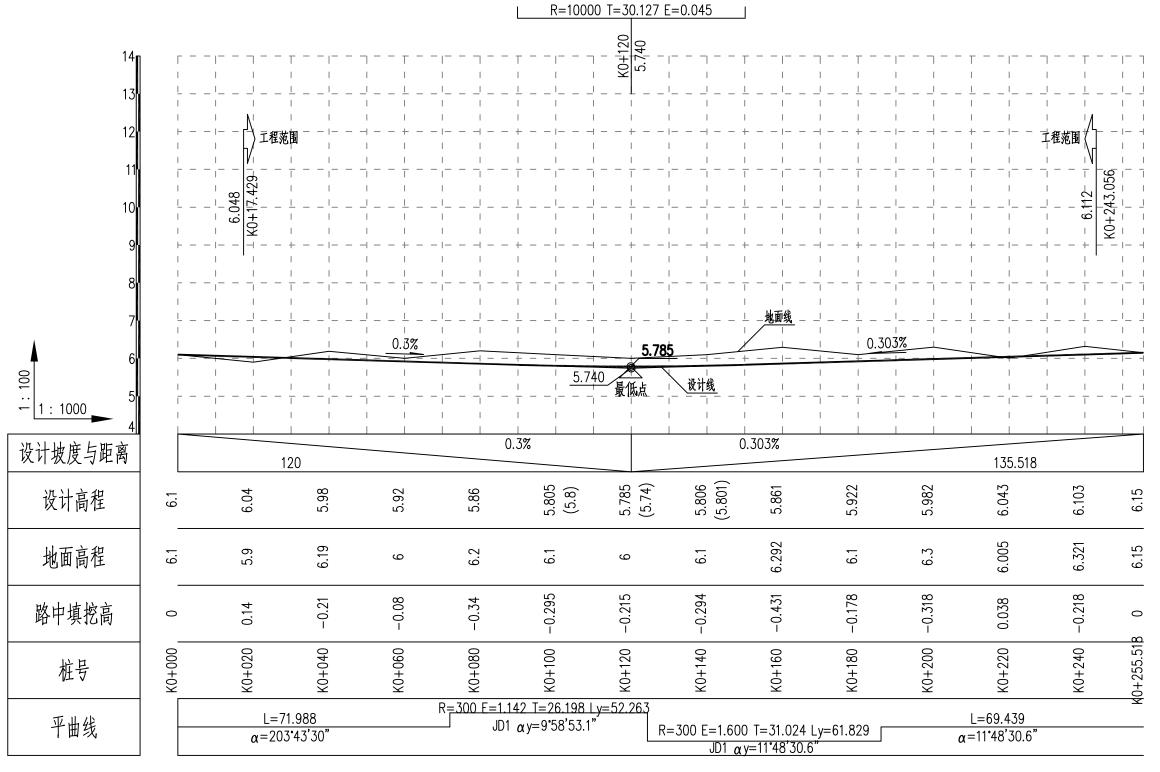

注


- 1. 本图尺寸单位以米计。
- 2. 本次高程体系采用1985国家高程基准。
- 3、设计标高均为设计道路中心线处路面标高。

中城科泽工程设计有限责任公司 ZHONG CHENG KE ZE ENGINEERING DESIGN CO., LTD.	建设单位	莆田市市政工程维护管理处	图名	项目负责	专业负责	审 定	审	核	校双	₹ †	设计	设计阶段	设计编号	日期	图号	专业
工程设计宽质证书编号。A132012405、A232012405 本国版权原杂包荷齐。 路边工程分为本国的任用途亦复制。 须欲转录公司的书面许可 THE GWEESHIP OF THE COPYRIGHT IN THIS DRAWING IS REFIAINED BY ZERONG CHENG CO. LTD WRITTEN CONSENT MUST BE OSTAINED BEFORD ANY USE OR REPORDUCTION OF THE DRAWING	工程名称	优化提升荔园路通行安全项目	辅道纵断面设计图	英国	据周祖	IME	- 海	12 🛎	學小	进引	层周超	施工图		2021. 03	DL-07	市政道路

第1页	共1页

竖曲线表


序号	变坡点桩号				竖 曲	线				纵坡	£(%)	变坡点间距(m)	直线段长	备注
177	文 次 从 位 节	高程(m)	凸曲线半径R(m)	凹曲线半径R(m)	竖曲线长L(m)	切线长T (m)	外距 (m)	起点桩号	终点桩号	+	_	文次点円疋(111)	(m)	金
1	2	3	4	5	6	7	8	9	10	11	12	13	14	15
1	起点K0+000	6.1									0.7	100	00.077	
2	K0+120	5.74		10000	60.254	30.127	0.045	K0+089.873	K0+150.127		0.3	120	89.873	
 7	# .EVO L OFF F10	C 1E								0.303		135.518	105.391	
L	终点K0+255.518	6.15												

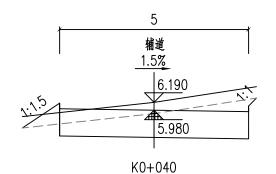

Hs = 5.980


At = 0.271

Hw = 0.930Aw = 3.302

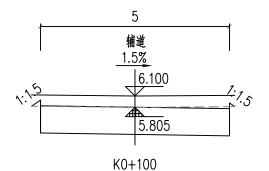


Hs = 5.805At = 0.027

Hw = 1.015Aw = 3.635

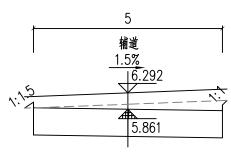


K0+160


Hs = 5.861At = 0.018 Hw = 1.151Aw = 4.267

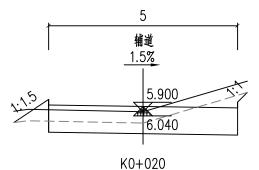


Hs = 6.040At = 0.250 Hw = 0.580Aw = 2.406

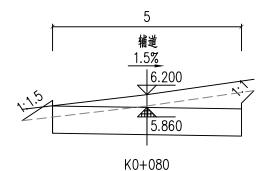

Hs = 5.860At = 0.178 Hw = 1.060Aw = 3.925

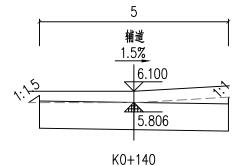


Hs = 5.806At = 0.028 Hw = 1.014Aw = 3.755

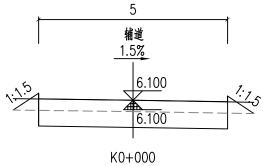


Hs = 6.100At = 0.311

Hw = 0.720Aw = 2.089

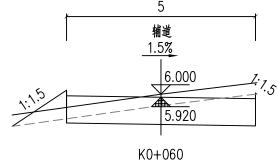

Hs = 5.920At = 0.544

Hw = 0.800Aw = 2.442

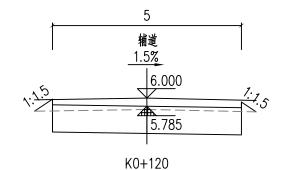

Hs = 5.785At = 0.124 Hw = 0.935Aw = 3.057

图例:

Hs 路面设计标高 Ht 填高 At 断面填方面积 Aw 断面挖方面积 注:

- 1、本图采用比例1:100。
- 2、本工程尺寸单位除面积以平方米计外,其余均以米计;
- 3、本工程挖方边坡1:1.0,填方边坡1:1.5。
- 4、图中虚线为清表线,厚度为30cm。

中城科泽工程设计有限责任 ZHONG CHENG KE ZE ENGINEERING DESIGN CO	
工程设计资质证书编号: A132012406、A232012 本图版权属我公司所有,除该工程外对本图的任何用途和复制,须	
中国版な開発なりが行。 体化上性ジベキ国的に行用地不及時、 来 THE OWERSHIP OF THE COPYRIGHT IN THIS DRAWING IS RETAINED BY Z	HONG CHENG CO. LTD

公司	建设单位
 特我公司的书面许可 NG CHENG CO. LTD OF THE DRAWING	工程名称

设单位	莆田市市政工程维护管理处
.程名称	优化提升荔园路通行安全项目

中以工住年扩官生义	
-荔园路通行安全项目	_

专业负责	审
强周超	119

甲	尺	
M	B	




施工图

设计阶段 设计编号 日 期

图号 2021.03 DL-09

专业


市政道路

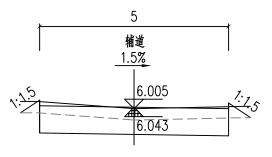

K0+220

Hs = 6.043At = 0.200

Hw = 0.682Aw = 2.208

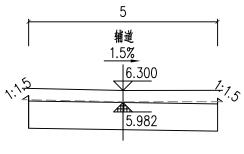


K0+200

Hs = 5.982At = 0.016


At = 0.058


Hw = 1.038Aw = 3.764

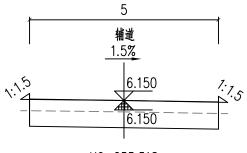

K0+255.518

Hs = 6.150At = 0.180 Hw = 0.720Aw = 2.080

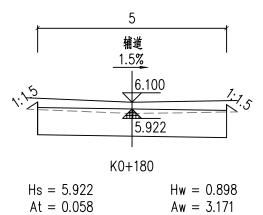

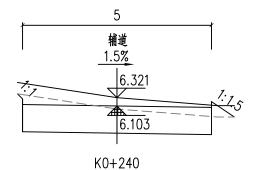

Hs = 6.103At = 0.121 Hw = 0.938Aw = 3.431

图例:

Hs 路面设计标高 Ht 填高 At 断面填方面积 Aw 断面挖方面积

- 1、本图采用比例1:100。
- 2、本工程尺寸单位除面积以平方米计外,其余均以米计;
- 3、本工程挖方边坡1:1.0,填方边坡1:1.5。
- 4、图中虚线为清表线,厚度为30cm。

	中城科泽工程设计有限责任公司	建设单位	莆田市市政工程维护管理处	图名	项目负责	专业负责	审 定	审核	校对	设计	设计阶段	设计编号	日期	图号	专业
本图 THE OWERSHIP OF WRITTEN CONSENT	工程设计资质证书编号: A132012406. A232012403 核权具我公司所名,除在工程外对本限的任何报准和复制,探察得我公司的书面许可 THE COPYRIGHT IN THIS DEAVING IS RETAINED BY ZHONG CHENG CO.LTD MUST BE OGTAINED BEFORE ANY USE OR REPORDUCTION OF THE DRAITING	工程名称	优化提升荔园路通行安全项目	辅道横断面设计图	英春园	强阻验	阿里	常位色	學小連	据周祖			2021. 03	DL-09	市政道路

清表土方计算表

桩号	填方面积 (平方米)	挖方面积 (平方米)	填方量 (立方米)	挖方量 (立方米)
K0+000	0	1.91		77.044
K0+020	0	1.854	0	37.644
K0+040	0	1.858	0	37.128
K0+060	0	1.942	0	38.007
K0+080	0	1.842	0	37.839
			0	34.577
K0+100	0	1.616	0	33.769
K0+120	0	1.761	0	33.557
K0+140	0	1.595	0	32.025
K0+160	0	1.608	_	32.803
K0+180	0	1.673	0	
K0+200	0	1.59	0	32.63
K0+220	0	1.825	0	34.156
K0+240	0	1.722	0	35.473
			0	28.19
K0+255.518	0	1.911		
	合 计		0	447.797

注:

1、清表平均厚度0.3m,清表挖土方按二类土计。

中城科泽工程设计有限责任公司 ZYNONG CHENG KE ZE ENGINEERING DESIGN CO., LTD.	建设单位	莆田市市政工程维护管理处	图名	项目负责	专业负责	审 定	审核	校对	设计	设计阶段	设计编号	日期	图号	专业
工程设计资质证书编号: A132012406、A232012403 本国版权原杂公司所有,除该工程外为本图的任何用途和复制,须获得杂公司的书面许可 THE OWERSHIP OF THE COPYRIGHT IN THIS DRAWING IS RETAINED BY ZHONG CHENG CO. LTD WRITTEN CONSENT MUST BE OSTAINED BEFORE ANY USE OR REPORDUCTION OF THE DRAWING	工程名称	优化提升荔园路通行安全项目	辅道清表土方数量表	英国	强周超	IMZ	常任色	移小进	根周祖	施工图		2021. 03	DL-10	市政道路

土方总量计算表


桩号	填方面积 (平方米)	挖方面积 (平方米)	填方量 (立方米)	挖方量 (立方米)
K0+000	0.311	2.089		
K0+020	0.25	2.406	5.608	44.956
K0+040	0.271	3.302	5.214	57.086
K0+060	0.544	2.442	8.152	57.439
			7.225	63.669
K0+080	0.178	3.925	2.053	75.6
K0+100	0.027	3.635	1.507	66.917
K0+120	0.124	3.057	1.515	68.116
K0+140	0.028	3.755		80.218
K0+160	0.018	4.267	0.458	
K0+180	0.058	3.171	0.757	74.382
K0+200	0.016	3.764	0.732	69.351
K0+220	0.2	2.208	2.16	59.719
			3.216	56.391
K0+240	0.121	3.431	2.339	42.765
K0+255.518	0.18	2.08		
	合 计		40.937	816.611

注: 1、挖土方按三类土计。


	→ 中城科泽工程设计有限责任公司 ZZ / ZHONG CHENG KE ZE ENGINEERING DESIGN CO. LTD.	建设单位	莆田市市政工程维护管理处	图名	项目负责	专业负责	审 定	审核	校对	设计	设计阶段	设计编号	日 期	图号	专业
THE OWE	工程设计资质证书编号: A132012406、A232012403 本国版权属我公司所有,除该工程外对本国的任何用途和复制,须获得我公司的书面许可 SHLP OF THE COPYRIGHT IN THIS DRAWING IS RETAINED BY ZHONG CHEMIC CONSENT MUST EBO GRATING SPOPER ANY USE OR REPOPORTION OF THE DRAWING	工程名称	优化提升荔园路通行安全项目	辅道土方总量计算表	英鬼	强强猛	192	常任色	學小連	强周狙	施工图		2021. 03	DL-11	市政道路

共3页

路面结构图示

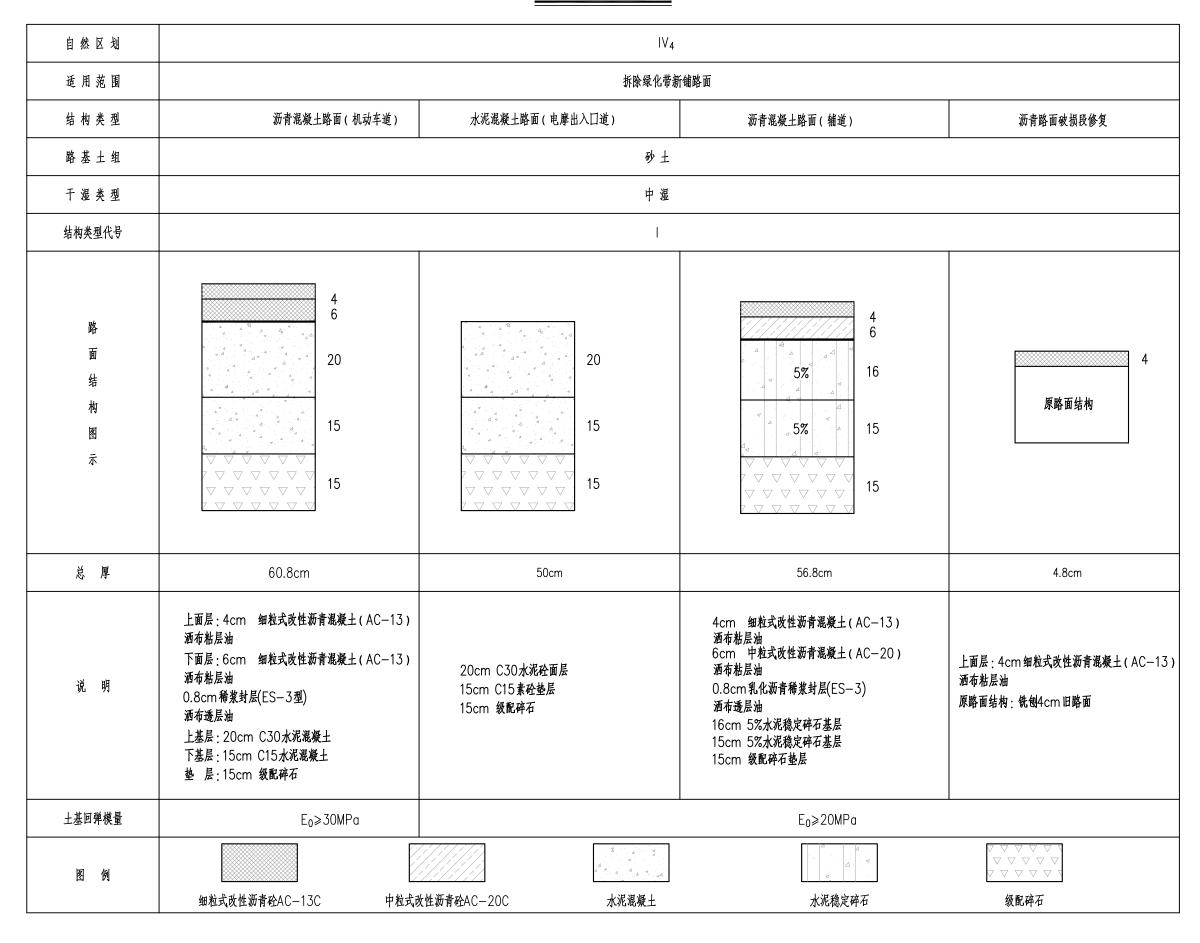


中城科泽工程设计有限责任公司 ZHONG CHENG KE ZE ENGINEERING DESIGN CO., LTD.	建设单位	莆田市市政工程维护管理处	图名	项目负责	专业负责	审	定「	审 核	校对	设计	设计阶段	设计编号	日期	图号	专业
工程设计资质证书编号: A132012406. A232012403 本图版双属我公司所名, 路该工程分对本图绘任何混涂形度的, 须获得我公司的书面许可 THE OWERSHIP OF THE COPYRIGHT IN THIS DRAWING IS RETAINED BY ZHONG CHENG CO. LTD WRITTEN CONSENT BUST BE OSTAINED BEFORE ANY USS OR REPORDUCTION OF THE DRAWING	工程名称	优化提升荔园路通行安全项目	路面结构设计图	英人	根周期	IMI	3 /	常任色		科根阳超	施工图		2021. 03	DL-12	市政道路

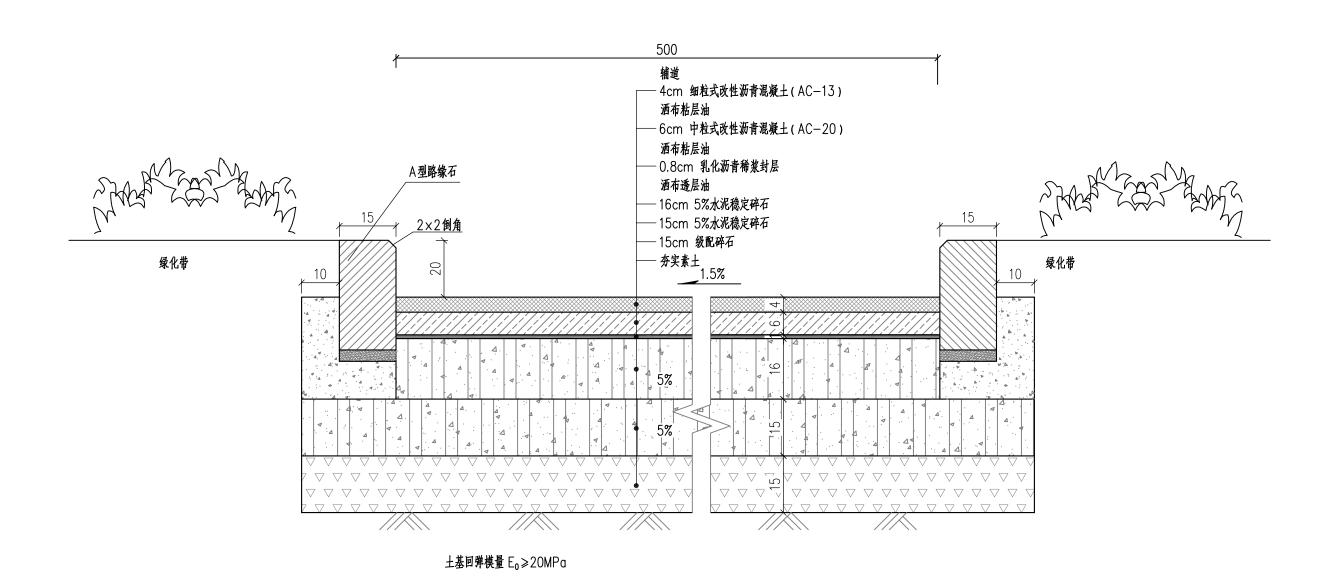


新建辅道路面结构图 1:10

- 1. 本图单位以厘米计。
- 2. 粘层油采用pc-3乳化沥青,用量为0.3-0.6L/m²,乳化沥青稀浆封层为ES-3型。
- 3. 5%水泥稳定砂砾配合比为水泥:砂砾=5:95(重量比),5%水泥稳定碎石要求7天无侧限抗压强度3.5Mpa。
- 4. 碎石的级配为: 粒径大于2毫米且小于20毫米的颗粒占80.5%。


中城科泽工程设计有限责任公司 ZHONG CHENG KE ZE EMINEERING DESIGN 00., LTD	建设单位	莆田市市政工程维护管理处	图名	项目负责	专业负责	审	定	审核	校对	设计	设计阶段	设计编号	日期	图号	专业
工程设计货质证产编号: A132012405. A232012405 本图版权具役公司符名,除证工程外对本图的任何股准和复制,缓胀得役公司的书面许可 THE OWERSHIP OF THE COPYRIGHT IN THIS DEAFING IS BETAINED BY ZHONG CHENG CO. LTD WRITTEN CONSENT MUST BE ORTAINED EBFORE ANY USE OR REPORDUCTION OF THE DRAWING	工程名称	优化提升荔园路通行安全项目	路面结构设计图	学展园	强周超	119	<u> </u>	常任色	學小連	程用超	施工图		2021. 03	DL-12	市政道路

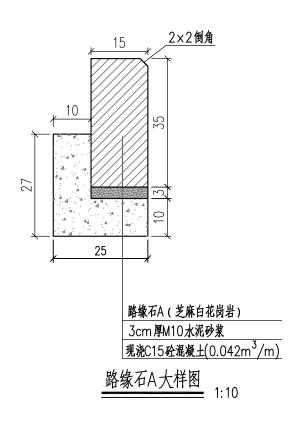


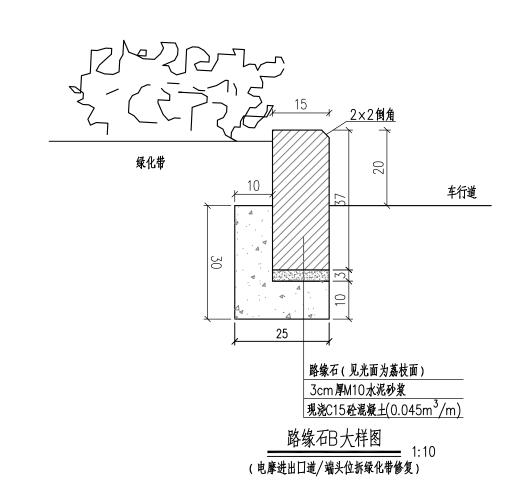


- 1. 本图单位以厘米计。
- 2. 可直接利用现场拆除的完整绿化带路缘石作为绿化带路缘石。
- 3. 路缘石底座为C15混凝土,路缘石和道牙为石料,标号应不低于MU40。路缘石、道牙与底座间为3cm厚M10水泥砂浆。位于小半径弯道上的缘石(平)石长度分为三种:当15>R≥8m,L=49.5cm;当8>R≥5m,L=29.5cm;当R<5m,缘石按相应半径加工成圆弧形。路缘石的外观颜色应统一,并注意与相邻道路路缘石规格之间的衔接过渡。


	中城科泽工程设计有限责任公司 ZHONG CHENG KE ZE ENGINEERING DESIGN CO. LTD.	建设单位	莆田市市政工程维护管理处	图名	项目负责	专业负责	审 定	审核	校对	设计	设计阶段	设计编号	日期	图号	专业
THE OWERSHIP O	工程设计资质证书编号: A132012406、A232012403 图板包具处公司所有,除该工程分对本图的任何用途和货场,须获得安公司的书面许可 OF THE COPYRIGHT INTIS DRAWING IS RETAINED BY ZHOMG CHENG CO.LTI DRT MUST BE OSTAINED BEFORE ANY USE OR REPORDUCTION OF THE DRAWING	工程名称	优化提升荔园路通行安全项目	路面结构设计图	英国	强周超	192	常任色	學小进	强周狙	施工图		2021. 03	DL-12	市政道路

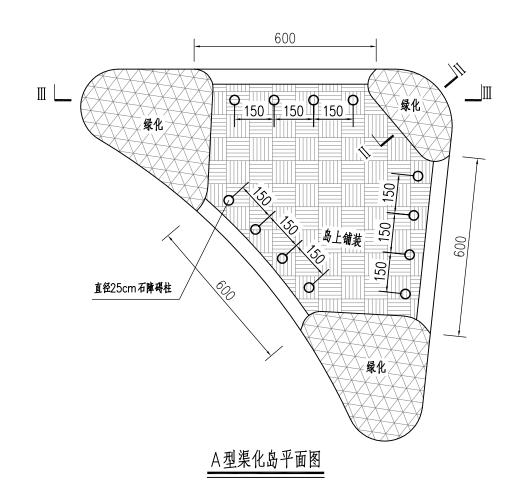

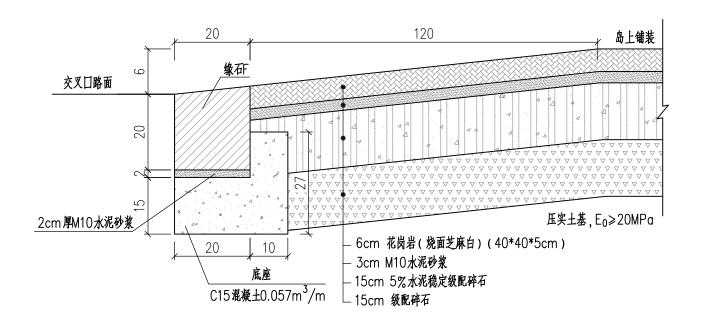

|-|剖面

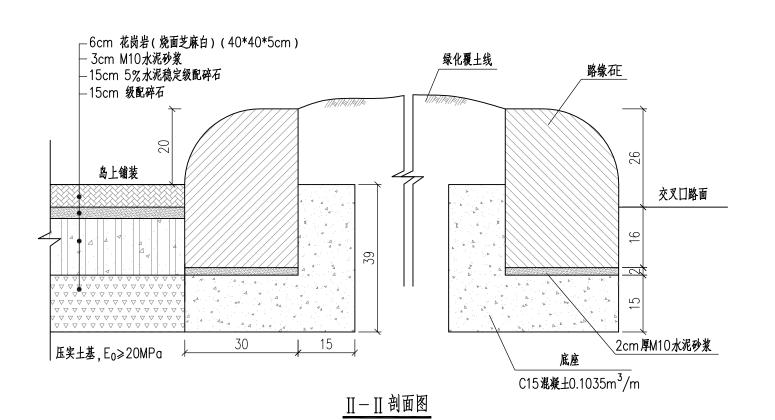

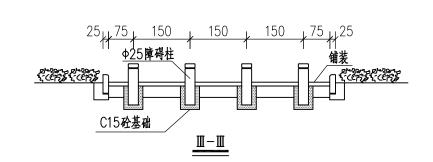



注:


- 1. 本图尺寸为厘米计。
- 2. 材料: 底座为C15砼, 路缘石均采用花岗岩石料, 标号不低于MU40, 见光面为荔枝面。

C	中城科泽工程设计有限责任公司 ZHONG CHENG KE ZE ENGINEERING DESIGN CO., LTD.	建设单位	莆田市市政工程维护管理处	图名	项目负责	专业负责	审 定	审核	校对	设计	设计阶段	设计编号	日期	图号
THE OWERSHI WRITTEN CO	工程设计资质证书编号: A152012406、A232012403 本图版权属我公司所有,除该工程外对本图的任何用途和复制,须获得我公司的书面许可 LP GF THE COPPERIGHT IN THIS DRAWING IS REFEARED BY ZHONG CRENG CO. LTD RESERT MUSTE BE OFFILINGE BEFORE ANY USE OR REPORDUCTION OF THE DRAWING	工程名称	优化提升荔园路通行安全项目	渠化岛设计图	英鬼	强强强	1192	常任色	多小进	据周祖	施工图		2021. 03	DL-13


专业

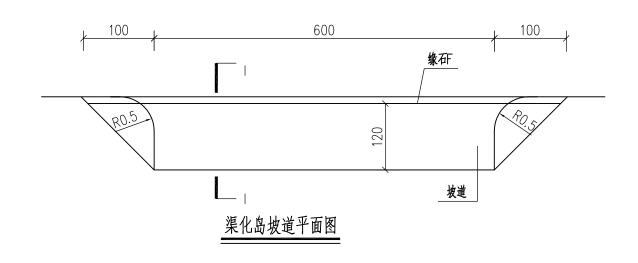


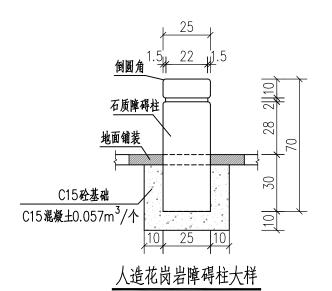

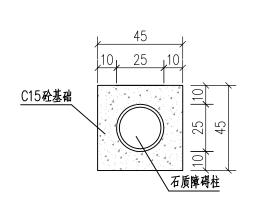

障碍柱基础平面图

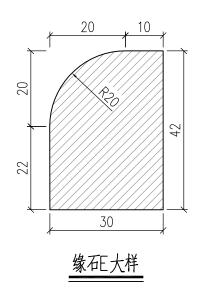


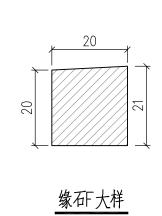


沚.

- 1. 本图尺寸为厘米计。
- 2. 材料: 底座为C15砼; 路缘石均采用花岗岩石料, 标号不低于MU40, 见光面为荔枝面。

中城科泽工程设计有限责任公司	建设单位	莆田市市政工程维护管理处	图名	项目负责	专业负责	审 定	审核	校对	设计	设计阶段	设计编号	日 期	图号	专业
工程设计资质证书编号: A132012406. A232012403 本国版权具效金可符制, 除证工场外对本租的任何用途和复制, 须获未我公司的书面许可 THE OWERSHIP OF THE COPYRIGHT IN THIS DRAWING IS RETAINED BY ZHONG CHENG CO. LTD WRITTEN CONSENT MUST BE OBTAINED BEFORE ANY USE OR REPORDUCTION OF THE DRAWING	工程名称	优化提升荔园路通行安全项目	渠化岛设计图	英国	强阻验	IMZ	常任色	學小进	程周월	施工图		2021. 03	DL-13	市政道路

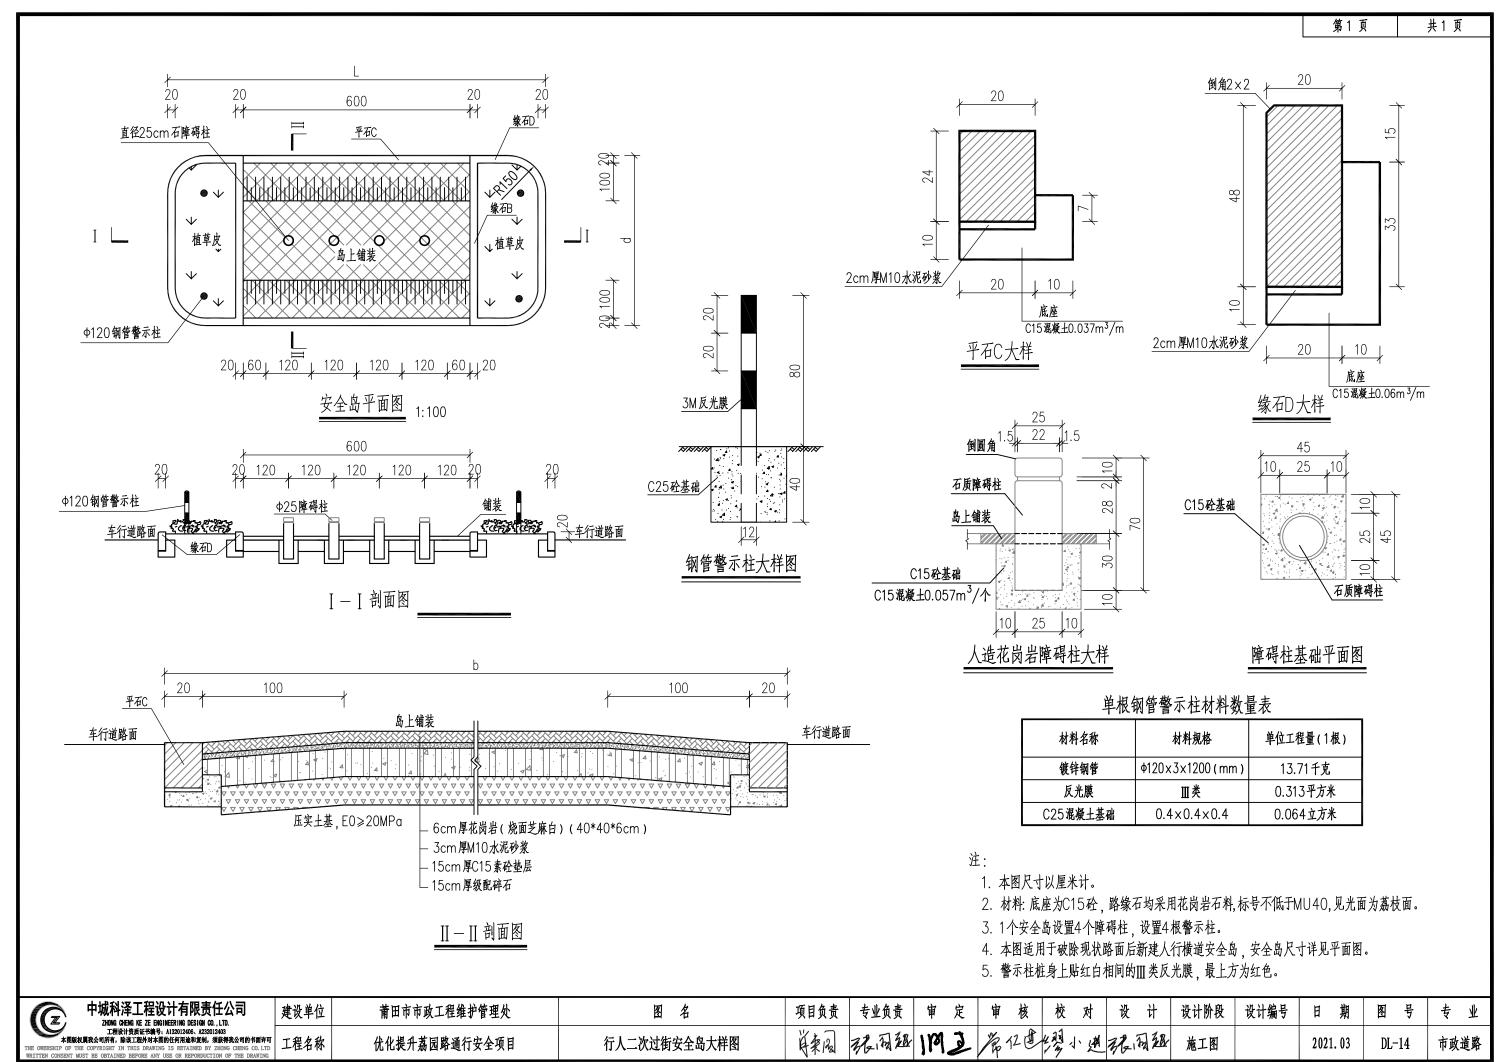


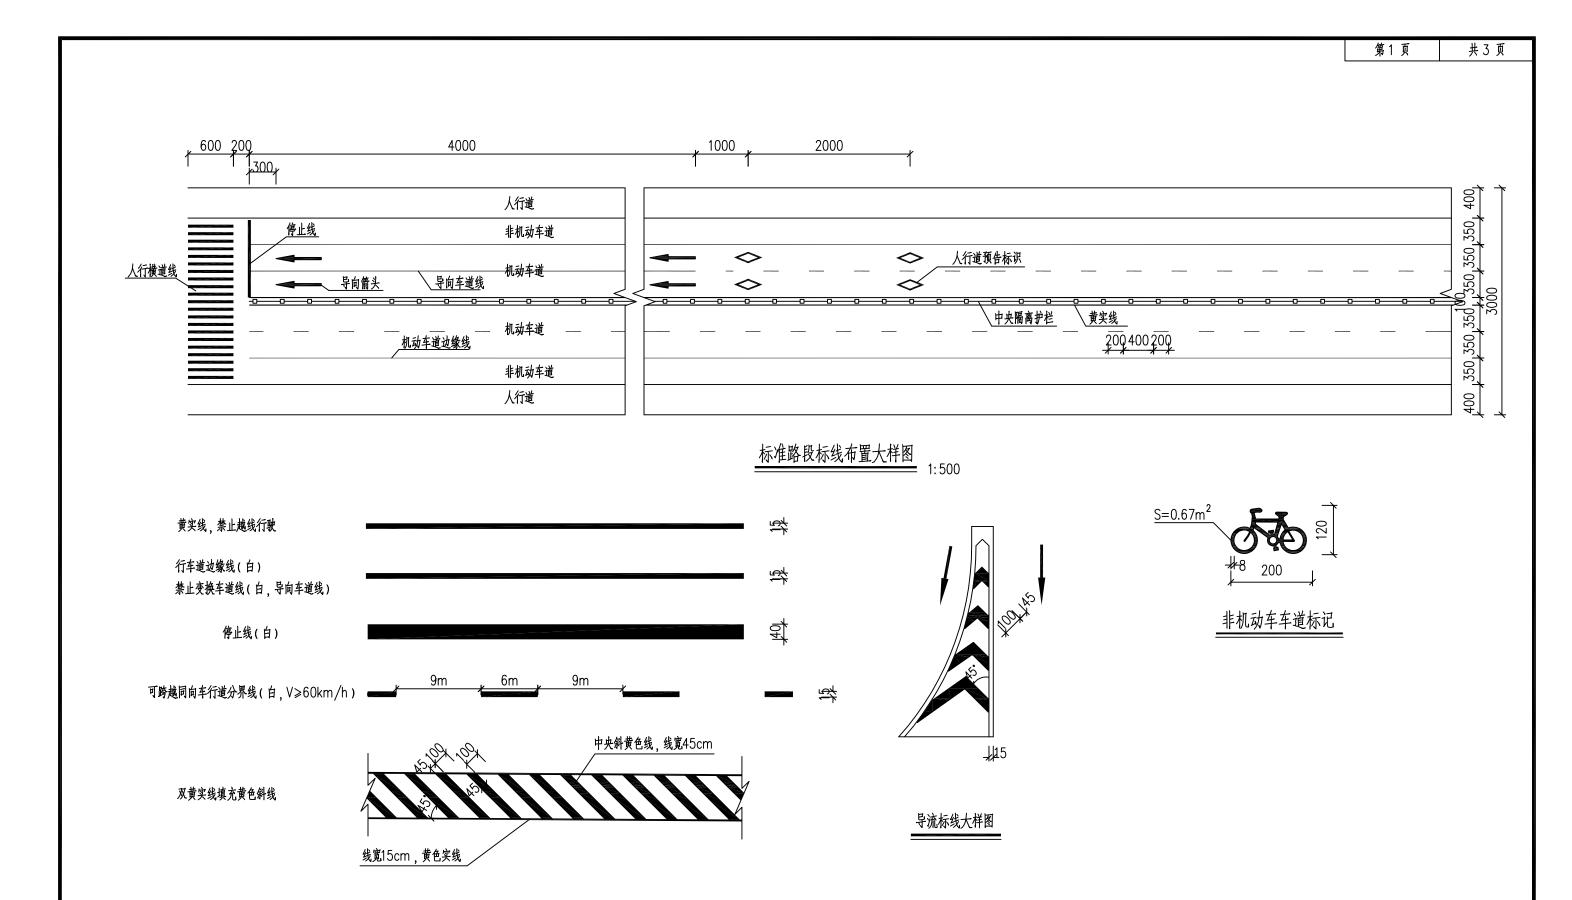



- 1. 本图尺寸均以厘米为单位。
- 2. 所有标线均为热熔反光标线。

中城科泽工程设计有限责任公司 ZHONG CHENG KE ZE ENGINEERING DESIGN CO., LTD	建设单位	莆田市市政工程维护管理处	图名	项目负责	专业负责	审	定 审 核	校对	设计	设计阶段	设计编号	日期	图号	专业
工程设计资质证书编号: A132012406. A232012403 本图版规则改立可用符。除证工程分址准的任何股油和复制。须获得效公司的书面许可 THE OWERSHIP OF THE COPYRIGHT IN THIS DRAWING IS RETAINED BY ZHONG CHENG CO.LTD WRITTEN CONSENT MUST BE OBTAINED BEFORE ANY USE OR REPORDUCTION OF THE DRAWING	工程名称	优化提升荔园路通行安全项目	交通标线大样图	英基图	强周温	119	2 常位色	學小姓	根周祖	施工图		2021. 03	DL-15	市政道路

第2页 共3页 电摩道

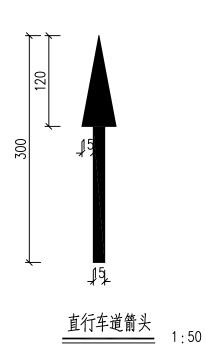


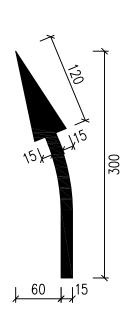

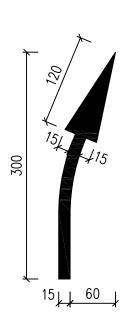

向左合流箭头

向右合流箭头

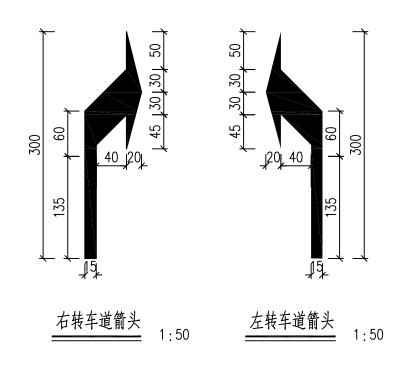

工程数量表


	面积	
t		,
0.56m ²	0.7m ²	0.56m ²


- 1. 本图尺寸均以厘米为单位。
- 2. 所有标线均为热熔反光白色标线。
- 3. 本图导向箭头适用于电摩进出囗道。


中城科泽工程设计有限责任公司 ZYONG CHENG NE ZE ENGINEERING DESIGN CO. LTD.	建设单位	莆田市市政工程维护管理处	图名	项目负责	专业负责	审为	軍 軍	该 校	对	设计	设计阶段	设计编号	日期	图号	专业
工程设计资质证书编号: A132012406. A232012403 本图版及属杂公司所名, 除这工是外对本图的任何形态形变别, 须表得杂公司的书面计可 THE OWERSHIP OF THE COPYRIGHT IN THIS DRAWING IS RETAINED BY ZEROM CHENG CO. HTD WRITTEN CONSENT MUST BE OSTAINED BEFORE ANY USE OR REPORDUCTION OF THE DRAWING	工程名称	优化提升荔园路通行安全项目	交通标线大样图	英春园	福州祖	IMI	上常位	进程.	小进多	是周祖	施工图		2021. 03	DL-15	市政道路

第3页 共3页

机动车道

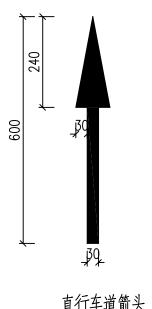

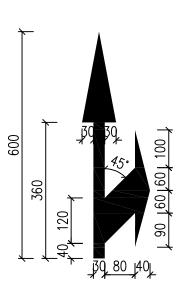

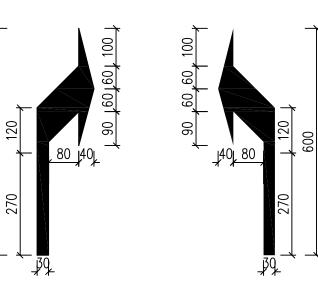



009

1:100

1:100


直左混行车道箭头 1:100

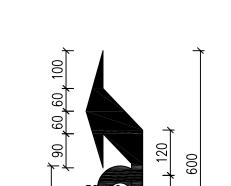

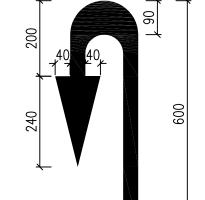


180

1:100

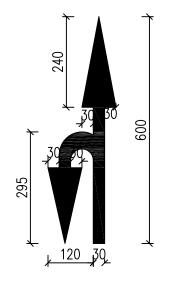

直行或掉头车道箭头

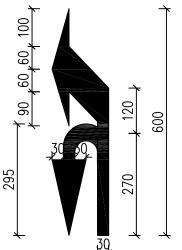


工程数量表


	面积	
Ì	1	4
2.16m ²	2.80m ²	3.74m ²
P	đ	
5.3m ²	3.57m ²	4.22m ²


- 1. 本图尺寸均以厘米为单位。
- 2. 所有标线均为热熔反光白色标线。

中城科泽工程设计有限责任公司 ZHONG CHENG NE ZE ENGINEERING DESIGN CO., LTD.	
工程设计资质证书编号: A132012405、A232012403 本图版权属我公司所有,除该工程外对本图的任何用途和复制,须获得我公司的书面许可	
THE OWERSHIP OF THE COPYRIGHT IN THIS DRAWING IS RETAINED BY ZHONG CHENG CO.LTD WRITTEN CONSENT MUST BE OBTAINED BEFORE ANY USE OR REPORDUCTION OF THE DRAWING	

	建设单位	莆田市市政工程维护管理处	图名	项目负责	专业负责	审 定	审核	校对	设计	设计阶段	设计编号	日期	图号	专业
件可 LTD NG	工程名称	优化提升荔园路通行安全项目	交通标线大样图	英国	强周超	IMZ	常任色	學小連	强周超	施工图		2021. 03	DL-15	市政道路

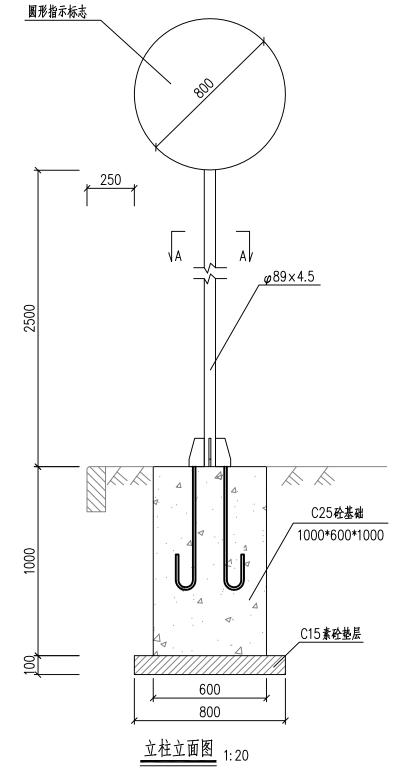

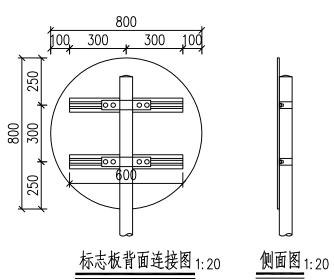

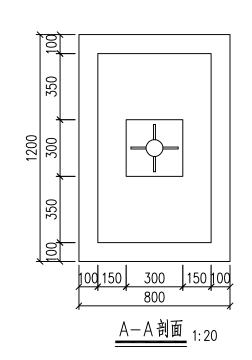




单柱单面标志材料数量表(不含基础)

	材料名称	规格(mm)	单件重(kg)	件数(件)	重量(kg)
圓形	标志板	0800×3	4.489	1	4.489
四7岁	滑动槽铝	100×25×4×600	1.106	2	2.213
钢	管立柱	ø89×4.5×3200	29.817	1	29.817
Ĭ	立柱帽	ø80×5×50	0.544	1	0.544
	抱箍	375×35×5	0.518	2	1.036
抱	箍衬底	292×35×5	0.403	2	0.806
滑	动螺栓	M12×50	0.061	8	0.488
	螺母	M12	0.016	16	0.256
Σ	P垫圈	M12×2.5	0.006	8	0.048
弹	簧垫圈	M12	0.003	8	0.024
	滑块	50×38×6	0.022	8	0.176
t	11分肋	50×80×150×10	0.807	4	3.228
加到	协法兰盘	300×300×10	6.416	1	6.416

- 1、本图尺寸以毫米计。
- 2、指示标志的颜色为蓝底, 白图案。
- 3、所用标志反光膜等级均为Ⅳ类,牌面采用3mm厚铝合板制作。
- 4、图中标志版面均应按国标有关标准制作,未尽事宜按《道路交通标志和标线》GB5768-2009严格执行。

中城科泽工程设计有限责任公司 ZHONG CHENG KE ZE ENGINEERING DESIGN CO., LTD.	建设单位	莆田市市政工程维护管理处	图名	项目负责	专业负责	审 定	审核	校对	设计	设计阶段	设计编号	日期	图号	专业
工程设计资质证书编号: A132012406、A232012405 本图版权属设公司所有,除证工程分为本图的任何用途和复纳,须获得收公司的书面许可 THE OWERSHIP OF THE OPYRIGHT IN THIS DRAWING IS RETAINED BY ZHONG CHENG CO.LITD WRITTEN CONSENT MUST BE OBTAINED BEFORE ANY USE OR REPORDUCTION OF THE DRAWING	工程名称	优化提升荔园路通行安全项目	单柱标志结构设计图	英国	强周超	IMI	常任色		据周超	施工图		2021. 03	DL-16	市政道路

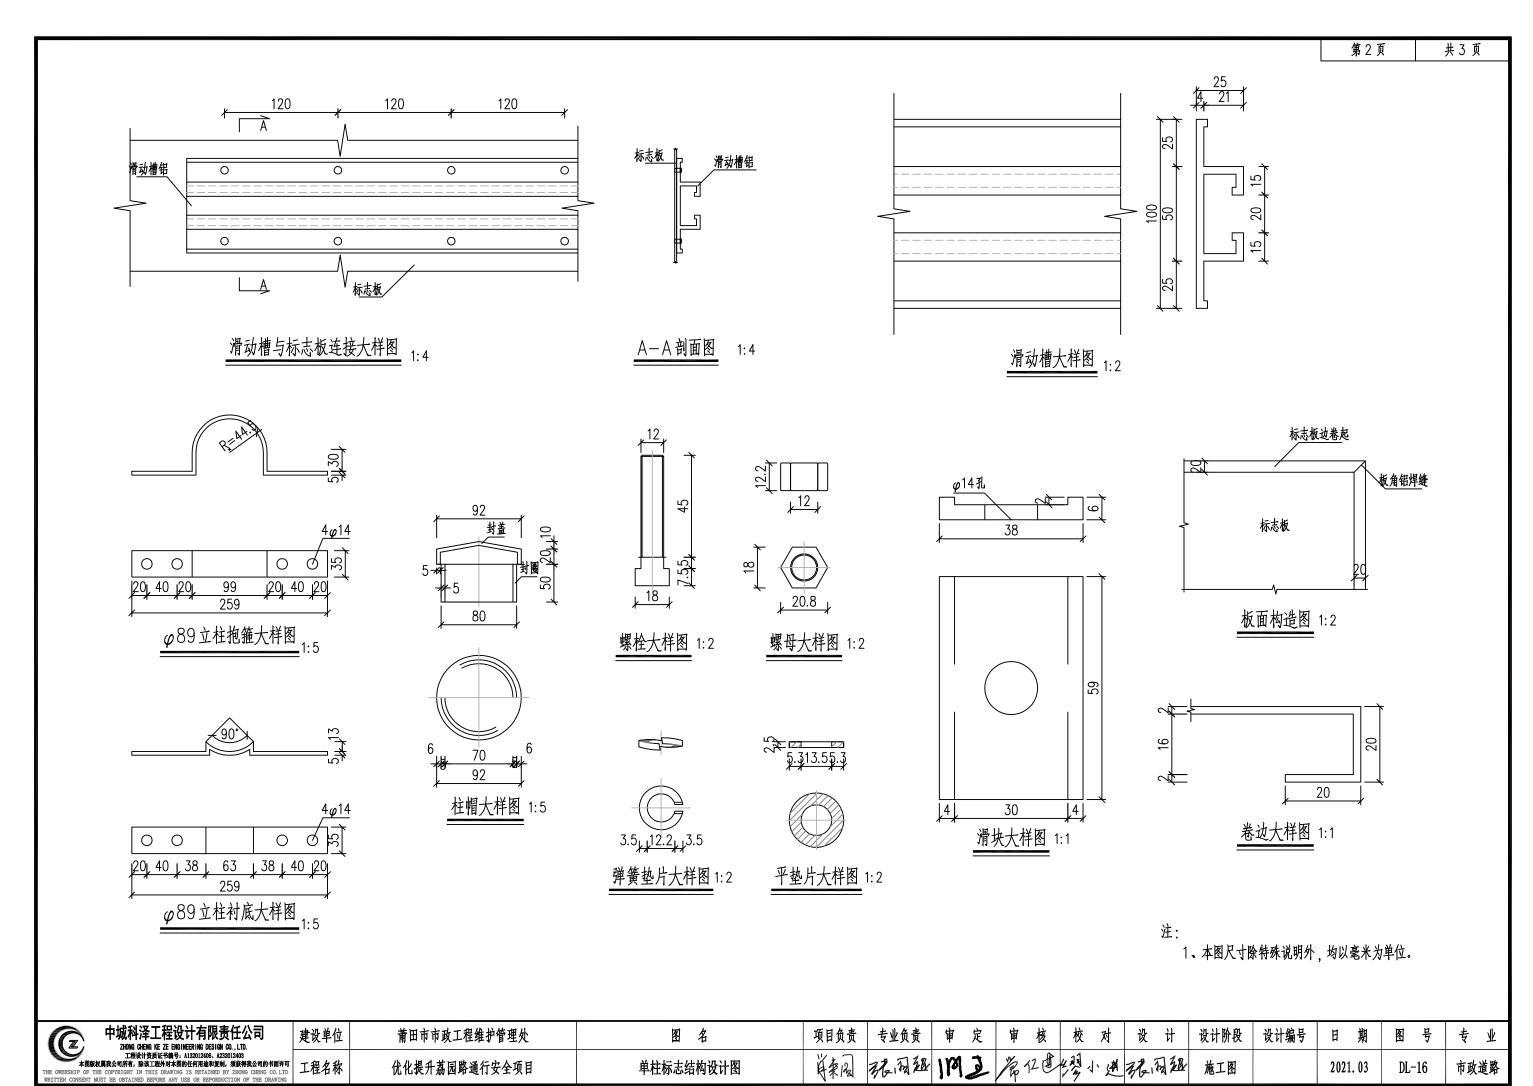

\$

100

960


1200

80


(L=3120)


520

基础箍筋大样图 1:20

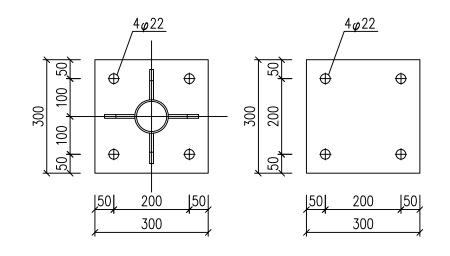



加劲法兰盘 1:10

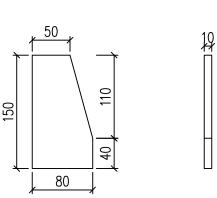

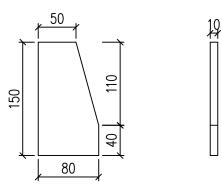



底座加劲肋 1:5

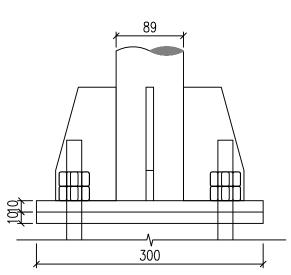

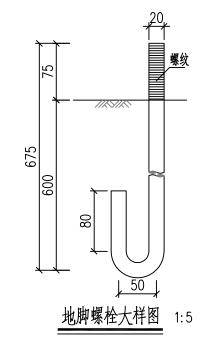

底座法兰盘 1:10

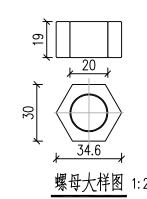

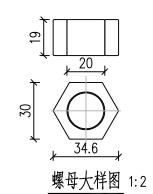


1、本图尺寸单位均为毫米,比例如图注;

4M20地脚螺栓

520

1000

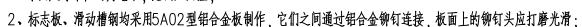

4M20地脚螺栓

(2)<u>4\$8</u>

10014

լ100

基础配筋图

L=1160


基础主筋大样图 1:10

1:20

- 3、抱箍、抱箍底衬和滑动螺栓及相应的螺母、垫圈均采用45号钢制作,通过抱箍及抱箍底衬将标志板与标志立柱连 接起来:
- 4、立柱钢材采用Q235钢, 应符合GB/T700及GB/T1591的要求;
- 5、立柱、法兰盘、抱箍、抱箍底衬、柱帽、加劲肋及连接螺栓、螺母、垫圈等钢铁件,采用热浸镀锌进行防锈处理;
- 6、所有的对接焊缝和贴角焊缝,其厚度和强度应与被焊构件相等,焊缝应打磨光滑;
- 7、基础采用明挖法施工,基底应先整平、夯实并垫以10cm的C15砼垫层;基础采用C25砼现场浇注,钢筋保护层厚 度不小于40mm;基础项面应预埋A3钢底座法兰盘及地脚螺栓,在浇注砼时,应注意使底座法兰盘与基础对中,并将其 嵌进基础(其上表面与基础顶面齐平),同时保持其顶面水平;地脚下部为标准弯钩,地脚螺栓宜事先进行热浸镀锌处理, 镀锌量350g/m²,预埋时其方向应与底座法兰盘保持垂直。施工时如遇有平曲线路段,应注意调整预埋法兰盘的方向, 使其纵向中心线与行车方向保持一致。基础施工完毕,地脚螺栓外露长度宜控制在80~100mm以内,并对外露螺纹部分 加以妥善保护、另外基坑应分层回填夯实。




重量(kg) 规格(mm) 单件重(kg) 件数(件) 材料名称 300×300×10 6.901 6.901 底座法兰盘 地脚螺栓 M20×808 1.076 4 4.304 8 0.496 螺母 M20 0.062 0.024 平垫圈 $M20 \times 3$ 0.006 4 弹簧垫圈 M20×5 0.015 0.060 10 ф14×1160 1.402 14.02 钢筋 Φ8×3120 4.924 1000×600×1000 C25砼 0.6m³ C15砼 1200×800×100 0.096m³

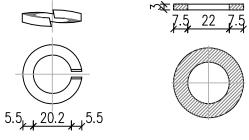

弹簧垫片大样图 1:2

平垫片大样图 1:2

中城科泽工程设计有限责任公司 ZYONG CHENG NE ZE ENGINEERING DESIGN CO. LTD.	建设单位	莆田市市政工程维护管理处	图名	项目负责	专业负责	审为	定审	核校	对	设计	设计阶段	设计编号	日期	图号	专业
工程设计资质证书编号: A132012406. A232012403 本图版及属杂公司所名, 除这工是外对本图的任何形态形变别, 须表得杂公司的书面计可 THE OWERSHIP OF THE COPYRIGHT IN THIS DRAWING IS RETAINED BY ZEROM CHENG CO. HTD WRITTEN CONSENT MUST BE OSTAINED BEFORE ANY USE OR REPORDUCTION OF THE DRAWING	工程名称	优化提升荔园路通行安全项目	单柱标志结构设计图	学表园	强强组	IMI	上海12	# 13 m	小渔	根周祖	施工图		2021. 03	DL-16	市政道路

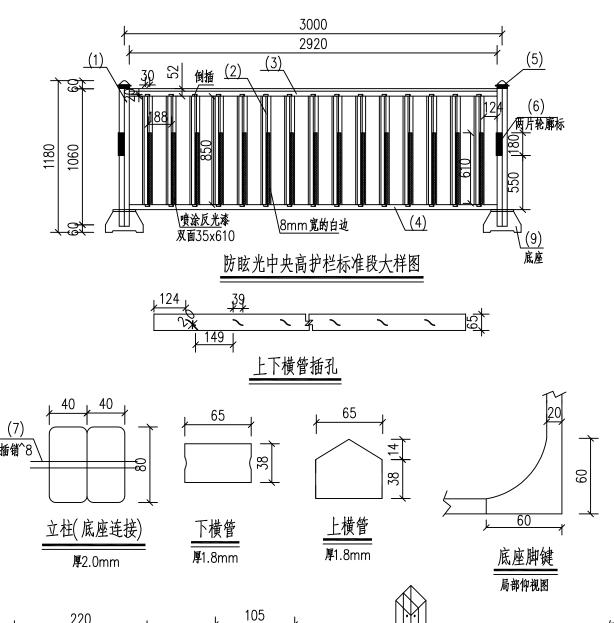

82

厚1.0mm

镶嵌在立柱上

轮廓标反光片

厚4.0mm

180

550


轮廓标安装

插销Φ8x220(头粗)

防眩光板

厚1.5mm

上下突起

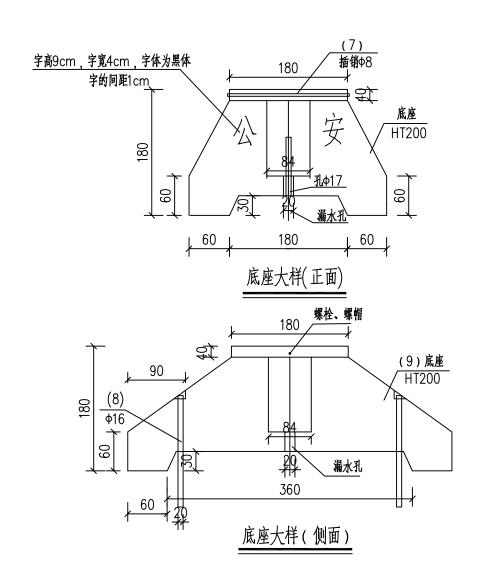


每3m中央隔离护栏工程数量汇总表(含底座)


序号	材料名称	规格(mm)	数量	总计重量	备注
(1)	立柱	40x80x1080	2根	11.0kg	方钢
(2)	防眩光板	78x1.5	15片	22.5kg	钢片
(3)	上横管	65x53x1.8	1根	9.3kg	含封口
(4)	下横管	65x38x1.8	1根	8.5kg	含封口
(5)	柱帽	82x60x105	1件	0.8kg	钢片
(6)	轮廓标	40x180	4件		黄色
(7)	插销	Ф8x220	1根	0.2kg	圓钢(头粗)
(8)	螺栓	Ф16x200	4根	1.76kg	圆钢
(9)	铸铁底座	480x300x180	1件	70kg	HT200

- 1、本图尺寸单位:毫米。
- 2、所有构件焊接完毕后不平处应打磨处理。
- 3、护栏除底座及喷涂反光漆部分(用胶带封住其表面),其他构件 全部进行钢质镀锌粉末喷涂,并进行烤漆。
- 4、防眩光板喷涂反光漆时,要求用胶带封住除喷涂反光漆表面的 所有构件,喷涂反光漆时要求底漆一道,面漆两道,并进行烤漆; 底座外表面涂一道红丹底漆,两道磁漆。
- 5、轮廓标底部应垫2mm厚的软橡胶。
- 6、护栏构件焊接要求行焊接,禁止点焊接。
- 7、建设单位可根据风格统一的原则采用其他造型护栏,但需注意满足《城市道路交通设施设计规范(2019年版)》GB50688-2011对分隔设施栏杆净高不宜低于1.10m等规定。

中城科泽工程设计有限责任公司 ZYNONG CHENG KE ZE ENGINEERING DESIGN CO., LTD.	建设单位	莆田市市政工程维护管理处	图名	项目负责	专业负责	审 定	审核	校对	设计	设计阶段	设计编号	日期	图号	专业
工程设计资质证书编号: A132012406、A232012403 本图板规模处合项所有,除证工程分为本图的任何股本规例。须获得处企项的书面许可 THE OWERSHIP OF THE COPYRIGHT IN THIS DRAWING IS RETAINED BY ZHONG CHENG CO.LID WRITTEN CONSENT WIGHT BE OBTAINED BEFORE ANY USE OR REPORDUCTION OF THE DRAWING	工程名称	优化提升荔园路通行安全项目	中央隔离护栏设计图	英国	福园温	IMZ	常红色	多小进	据周祖	施工图		2021. 03	DL-17	市政道路

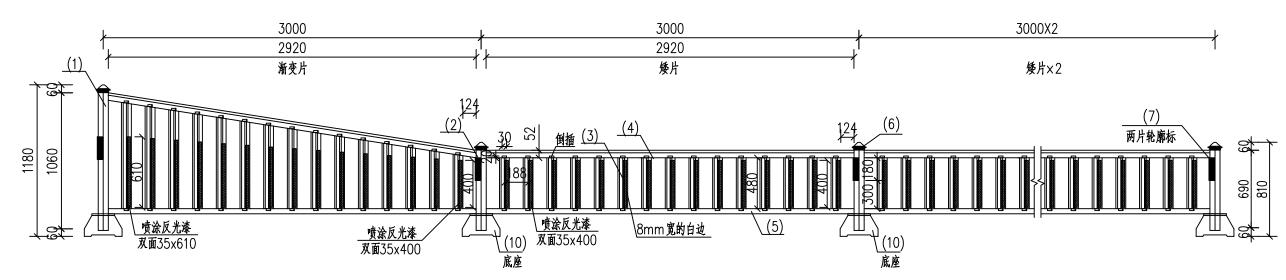

临近开口段中央护栏大样图

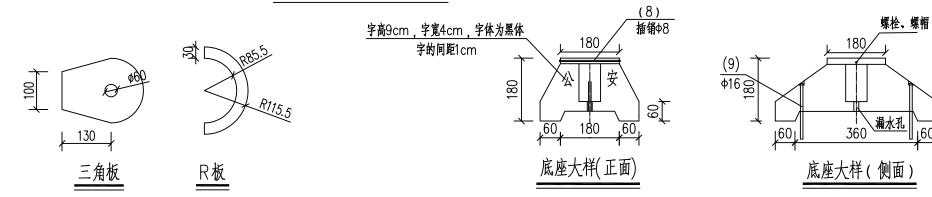

临近开囗段中央隔离护栏工程数量表(12m长,含底座)


序号	材料名称	规格(mm)	数量	总计重量	备注
(1)	立柱	40x80x1080	1根	5.5kg	方钢
(2)	立柱	40x80x710	8根	29.3kg	方钢
(3)	防眩光板	78x1.5	60片	55.7kg	钢片
(4)	上横管	65x53x1.8	4根	37.2kg	含封囗
(5)	下横管	65x38x1.8	4根	34.0kg	含封口
(6)	柱帽	82x65x105	4件	3.2kg	钢片
(7)	轮廓标	40x180	16件		黄色
(8)	插销	Ф8x220	4根	0.8kg	圓钢(头粗)
(9)	螺栓	Ф16x200	16根	7.1kg	圆钢
(10)	铸铁底座	480x300x180	4件	280kg	HT200
(11)	Φ60圓管	Ф60x570x3	1根	2.5kg	圆钢
(12)	三角板		2块	1.3kg	厚度3mm
(13)	R板	360x810	1块	14.7kg	厚度3mm
(14)	反光膜	360x810	1件	0.3m ²	V类


- 1、本图尺寸单位:毫米。
- 2、所有构件焊接完毕后不平处应打磨处理。
- 3、护栏除底座及喷涂反光漆部分(用胶带封住其表面),其他构件 全部进行钢质镀锌粉末喷涂,并进行烤漆。
- 4、防眩光板喷涂反光漆时,要求用胶带封住除喷涂反光漆表面的 所有构件,喷涂反光漆时要求底漆一道,面漆两道,并进行烤漆; 底座外表面涂一道红丹底漆,两道磁漆。
- 5、轮廓标底部应垫2mm厚的软橡胶。
- 6、护栏构件焊接要求行焊接,禁止点焊接。
- 7、临近开口段护栏1组4片,包含1片渐变片,3片矮片,总计12m。

(11) \$\phi 60 圆管
<u>护栏防撞端头大样图</u>

																4
中城科泽工程设计有限责任公司	建设单位	莆田市市政工程维护管理处	图名	项目负责	专业负责	审	定	审 核	校对	设计	设计阶段	设计编号	日期	图号	专业	l
ZUNNG CHENG KE ZE ENGINEERING DESIGN 00, LTD. 工程设计支援计争等。 ALSOULOGA. AZ3021240 A 本限版权周我公司所有,除该工程外对本限的任何用途和竞响,须获得我公司的书面许可 THE OWERSHIP OF THE COPYRIGHT IN THIS DRAWING IS RETAINED BY ZHONG CHENG CO. LTD THETTER COMPASSIT MINTS BE GREATANED REFORM ANY USE OR REPORTOULTION OF THE DRAWING	工程名称	优化提升荔园路通行安全项目	中央隔离护栏设计图	英国	强国超	119	<u>3</u> /	第红色	學小連	强强强	施工图		2021. 03	DL-17	市政道路	



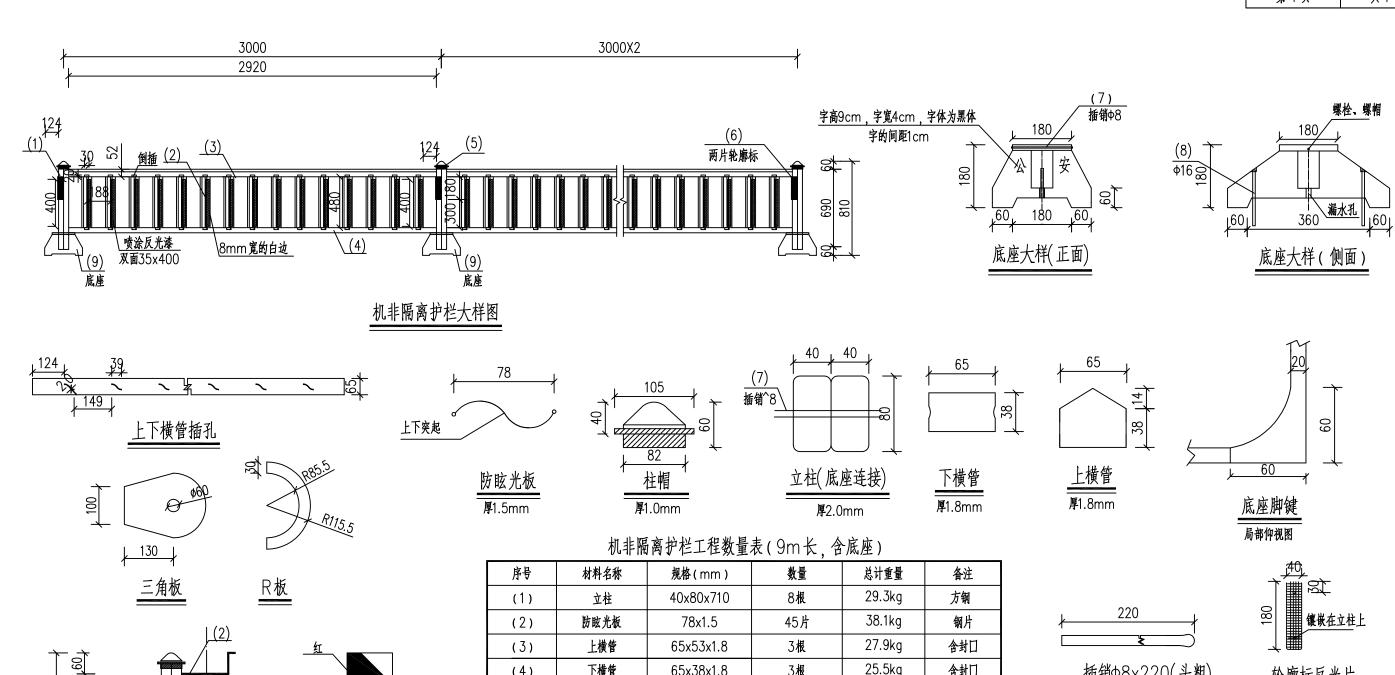

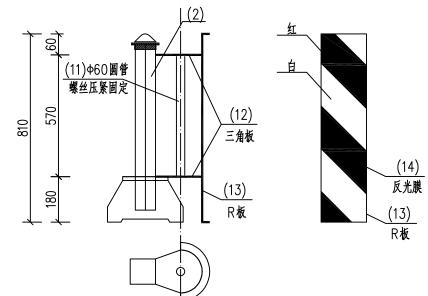


护栏防撞端头大样图

			· · · · · · · · · · · · · · · · · · ·		
序号	材料名称	规格(mm)	数量	总计重量	备注
(1)	立柱	40x80x710	8根	29.3kg	方钢
(2)	防眩光板	78x1.5	45片	38.1kg	钢片
(3)	上横管	65x53x1.8	3根	27.9kg	含封口
(4)	下横管	65x38x1.8	3根	25.5kg	含封口
(5)	柱帽	82x65x105	4件	3.2kg	钢片
(6)	轮廓标	40x180	16件		黄色
(7)	插销	Ф8x220	4根	0.8kg	圓钢(头粗)
(8)	螺栓	Ф16x200	16根	7.1kg	圆钢
(9)	铸铁底座	480x300x180	4件	280kg	HT200

护栏端头工程数量表


		4 1 1042	- //		
(1)	Φ60圓管	Ф60x570x3	2根	5.0kg	圆钢
(2)	三角板		4块	2.6kg	厚度3mm
(3)	R板	360x810	2块	29.4kg	厚度3mm
(4)	反光膜	360x810	2件	0.6m ²	Ⅴ类

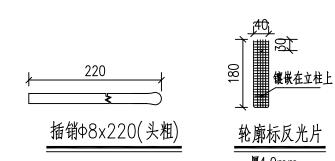


- 1、本图尺寸单位:毫米。
- 2、所有构件焊接完毕后不平处应打磨处理。
- 3、护栏除底座及喷涂反光漆部分(用胶带封住其表面),其他构件 全部进行钢质镀锌粉末喷涂、并进行烤漆。
- 4、防眩光板喷涂反光漆时,要求用胶带封住除喷涂反光漆表面的 所有构件, 喷涂反光漆时要求底漆一道, 面漆两道, 并进行烤漆; 底座外表面涂一道红丹底漆,两道磁漆。
- 5、轮廓标底部应垫2mm厚的软橡胶。
- 6、护栏构件焊接要求行焊接,禁止点焊接。

中城科泽工程设计有限责任公司	建设单位	莆田市市政工程维护管理处	图名	项目负责	专业负责	审	定审	核	校对	设计	设计阶段	设计编号	日期	图号	专业
工程设计货质证书编号: A132012405. A232012403 本图版权周我公司所有,除证工程分对末限的任何股油和复制,张获得我公司的书面许可 THE OWERSHLP OF THE COPYRIGHT IN THIS DRAWING IS RETAIRED BY ZHONG CHENG CO. LTD WRITTEN CONSENT MUST BE OBTAINED BEFORE ANY USE OR REPORDUCTION OF THE DRAWING	工程名称	优化提升荔园路通行安全项目	电摩隔离护栏设计图	英国	强围狙	119	卫 常位	2 E 4,	學小姓	程周월	施工图		2021. 03	DL-18	市政道路


第 1 页 共 3 页 路灯电缆埋地敷设图

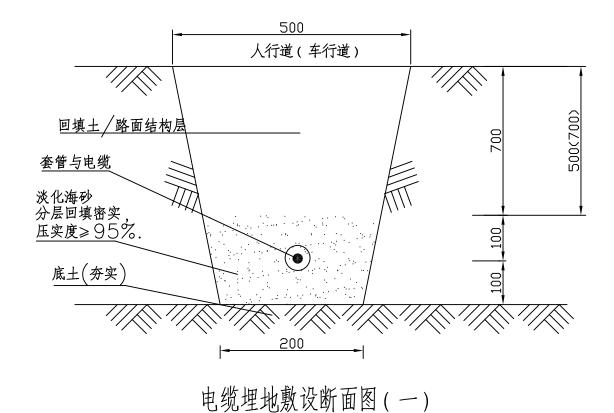

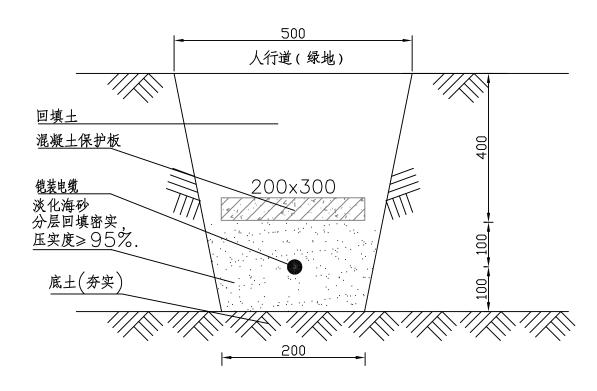


电缆埋地敷设断面图(二)

注:敷设前应检查电缆绝缘电阻>0.5兆欧

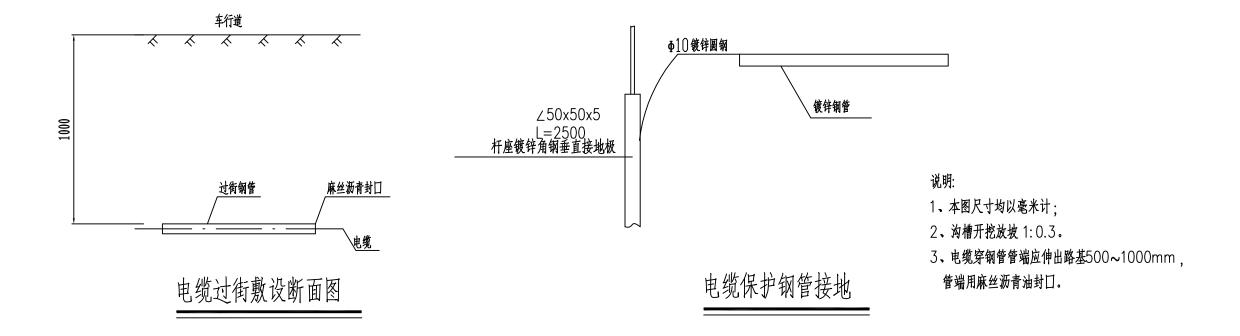


中城科泽工程设计有限责任公司 ZHONG CHENG KE ZE ENGINEERING DESIGN CO., LTD.	建设单位	莆田市市政工程维护管理处	图名	项目负责	专业负责	审 定	审核	校对	设计	设计阶段	设计编号	日期	图号	专业
本限版权票处合所有,除该工程分本图的任用地和包含。A23012403 本图版权票处合所有,除该工程分本图的任用地和包身,须称表表公司的书简许可 THE OWERSHIP OF THE COPYRIGHT IN THIS DRAWING IS RETAINED BY ZHONG CHEM CO. LTD WRITTEN CONSENT MUST BE OSTAINED BEFORE ANY USE OF REFORDUCTION OF THE DRAWING	工程名称	优化提升荔园路通行安全项目	路灯移杆设计图	详来园	据周祖	IMZ	常红色	1 1 1 1 1 1 1 1 1 1 1 1 1 1 1 1 1 1 1	其程程	施工图		2021. 03	DL-19	市政道路

灯杆及基础大样图

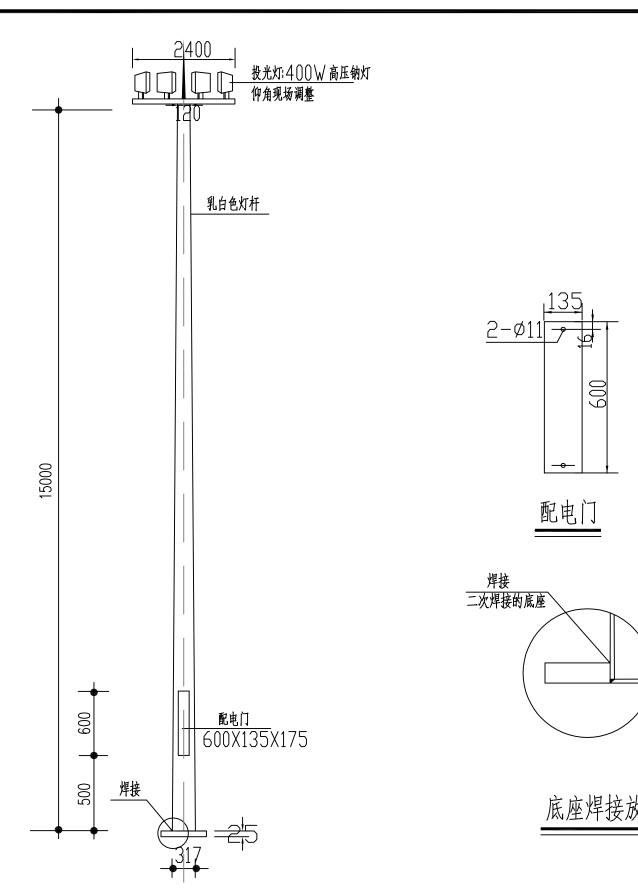

中杆灯灯型图

灯杆大样(仅供参考)

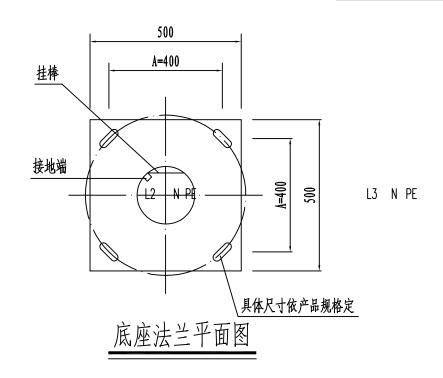

说明:

一、灯杆技术要求:

- 1. 灯杆线条流畅,造型美观大方,锥度比合理,圆柱形杆体任一截面不得失圆。采用连续自动弧形焊接,一次成形,按抗震7级\抗风力12级设防;防水内漏措施可靠。
- 2. 灯杆为优质钢件模压而成, 经热镀锌处理后, 表面聚脂粉体喷涂。
- 3.配件要求:采用凸式安全门,设定上锁装置(防撬、防盗),所有紧固件为不锈钢材质,可靠耐久易操作。


二、灯具技术要求:


- 1.造型美观,配光合理(半截光型);光效高,低眩光光学系统,低风阻,IP65防护等级,II级电气性能,COSφ=0.95。防腐蚀、防晒性能好,油漆均匀不起泡,灯具在开盖状况下处于断电状态,灯口位置可调。
 - 2. 灯体、灯盖为压铸铝; 反射罩为高纯铝。
- 三、本图尺寸单位为毫米。
- 四、地脚螺栓间距A值可根据产品规格进行更改。

中城科泽工程设计有限责任公司 2000g CHENG KE ZE ENGINEERING DESIGN CO., LTD.	建设单位	莆田市市政工程维护管理处	图名	项目负责	专业负责	申	定	审 核	校	对	设计	设计阶段	设计编号	日期	图号	专业
工程设计资质证书编号: A132012406、A232012403 本图版权原我公司的书画许 THE OWERSHIP OF THE COPPETIGHT IN THIS DEATING IS RETAINED BY ZEONG CHENG CO.LIT WRITTEN CONSENT MUST BE OSTAINED BEFORE ANY USE OR REPORDUCTION OF THE DRAWING IS.	工程名称	优化提升荔园路通行安全项目	路灯移杆设计图	英国	据周祖	119	<u></u>	常任連	多	、幽	根周祖	施工图		2021. 03	DL-19	市政道路

第3页 共3页

灯杆及基础大样图

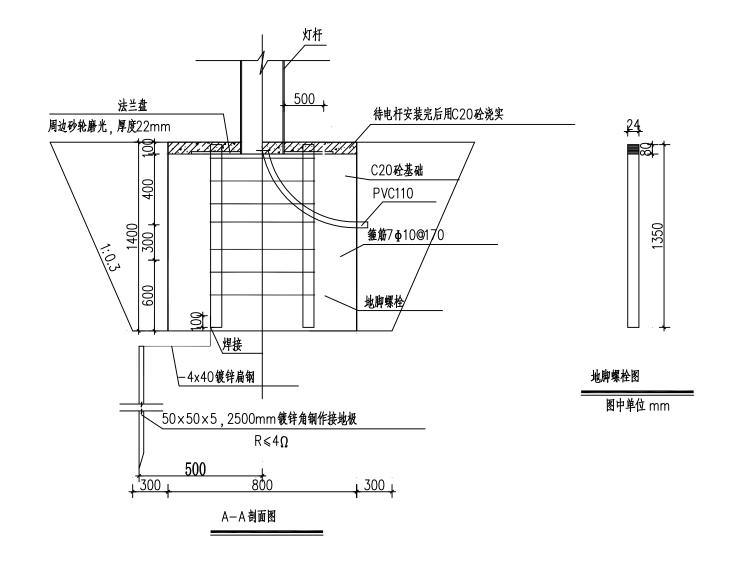

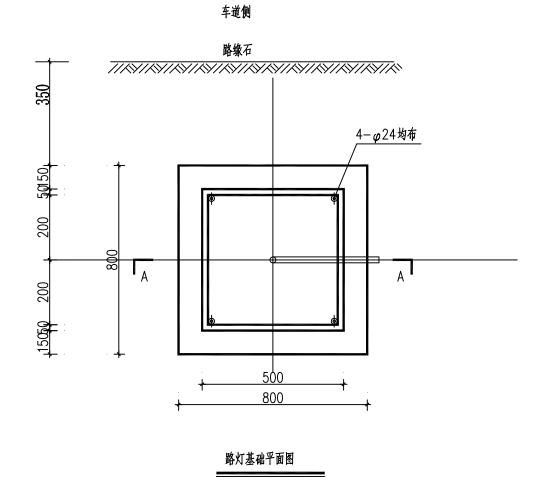

说明:

- 1. 本图尺寸均以毫米计.
- 2.基础采用C20砼灌注
- 3. 安装后露出螺柱用C20砼覆盖.
- 4. 电缆保护管应与接地焊接, 电缆穿管应有0.5%坡度。
- 5. 地脚螺栓直径及长度可根据产品规格进行更改。
- 6. 地脚螺栓间距A 值可根据产品规格进行更改。

中城科泽工程设计有限责任公司 ZHONG CHENG KE ZE ENGINEERING DESIGN CO., LTD. 工程设计模质证书编号、Al32012406、A223012403	建设单位	莆田市市政工程维护管理处	图名	项目负责	专业负责	审 定	审核	校对	设计	设计阶段	设计编号	日期	图号	专业
工程设计资质证书编号: A132012406、A232012405 本图板双真处公司所有,除证工程分为本图的任用途和复制,须称积效公司的书面许可 THE OWERSHIP OF THE COPYRIGHT IN THIS DRAWING IS RETAINED BY ZHONG CHENG CO. LTD WRITTEN CONSENT MUST BE OSTAINED BEFORE ANY USE OR REPORDUCTION OF THE DRAWING	工程名称	优化提升荔园路通行安全项目	路灯移杆设计图	英国	强周超	IMZ	常任色	學小連	据周期	施工图		2021. 03	DL-19	市政道路

电摩进出口道工程数量表

						· · - · ·	· — — /y								
	新建电摩		路面		标志牌	标线(白色、	设置电摩隔离					带拆除			
序号		20cm厚C30水泥混 凝土面层	15cm厚C15素 砼垫层	15cm厚级配 碎石	○80cm 标志牌 (Φ89单柱式)	热熔型)	护栏	绿体	七带	拆除绿化 带路缘石	清理绿化	带种植土	移植灌木	绿化带路	\$缘石B修复
T 5	数量	面积	面积	面积	数量	面积	长度	宽度	面积	长度	厚度	面积	面积	长度	C15砼底座
	(个)	(m^2)	(m^2)	(m^2)	(块)	(m^2)	(m)	(m)	(m^2)	(m)	(m)	(m^2)	(m^2)	(m)	(m³)
1	4	444. 7	444. 7	444. 7	1	20	129. 0	3	444. 7	322. 8	1	396. 3	396. 3	11.5	0. 5

压缩渠化岛设置电摩专用道主要工程数量表

					/	<u> </u>	以且									
	豆(壳)豆(1. 点							铺筑	[沥青混凝]	上路面						
序号	压缩渠化岛	细粒式改性 土(AC	生沥青混凝 C-13)	洒布粘层 油	细粒式改性 土(AC	生沥青混凝 C-13)	洒布粘层 油	乳化沥青 (ES	稀浆封层 -3)	洒布 透层油	C30水流	尼混凝土	C15水流	尼混凝土	级配碎	石垫层
11, 3	数量	厚度	面积	面积	厚度	面积	面积	厚度	面积	面积	厚度	面积	厚度	面积	厚度	面积
	(个)	(cm)	(m^2)	(m^2)	(cm)	(m^2)	(m²)	(cm)	(m^2)	(m^2)	(cm)	(m ²)	(cm)	(m²)	(cm)	(m²)
1	8	4	167. 5	167. 5	6	167. 5	167. 5	0.8	167. 5	167. 5	20	167. 5	15	167. 5	15	167. 5
2	拆除渠	美化岛		渠化岛	品修复		设置电摩									
3	拆除路缘石	拆除铺装	路缘石E	路缘石F	障碍柱	C15砼底座	隔离护栏									
4	长度	面积	长度	长度	数量	体积	长度									
5	(m)	(m²)	(m)	(m)	个	(m³)	(m)									
6	184	48. 0	134. 1	48	32	18. 4	138. 0									

中城科泽工程设计有限责任公司 ZHONG CHENG KE ZE ENGINEERING DESIGN CO., LTD. 工程设计复质证书编号、A132012406、A230112403	建设单位	莆田市市政工程维护管理处	图名	项目负责	专业负责	审定	軍 核	校对	设计	设计阶段	设计编号	日 期	图号	专业
工程设计资质证书编号、A132012406、A232012403 本国板权周炎之间所有,除该工程分对本国的任用地和复制,须获积效之间的书面许可 THE OWERSHIP OF THE COPYRIGHT IN THIS DRAWING IS REPORDUCTION OF THE DRAWING IN REPORDUCTION OF THE DRAWING	工程名称	优化提升荔园路通行安全项目	主要工程数量表	英鬼	根周祖	قها		多多小进	据周祖	施工图		2021. 03	DL-20	市政道路

拆除中央绿化带增设掉头车道主要工程数量表

	增设掉头		铺筑沥青混凝土路面													
序号	车道	细粒式改性沥青混 凝土 (AC-13)		洒布粘层 细粒式改性沥油 凝土 (AC-1;			1 1 1 1 1 1 1 1 1 1 1 1 1 1 1 1 1 1 1 1		稀浆封层 -3)	I		C30水泥混凝土		C15水泥混凝土		石垫层
11, 9	数量	厚度	面积	面积	厚度	面积	面积	厚度	面积	面积	厚度	面积	厚度	面积	厚度	面积
	(处)	(cm)	(m^2)	(m²)	(cm)	(m²)	(m²)	(cm)	(m²)	(m ²)	(cm)	(m²)	(cm)	(m²)	(cm)	(m ²)
1	8	4	642.0	642.0	6	642.0	642.0	0.8	642. 0	642. 0	20	642.0	15	642.0	15	642.0
2				绿化桔					设置中央		线					
3	绿色	七带	拆除绿化 带路缘石	清理绿化	带种植土	移植灌木	绿化带路线	缘石B修复	隔离护栏		黄色、热 熔型					
4	宽度	面积	长度	厚度	面积	面积	长度	C15砼底座	长度	面积	面积					
5	(m)	(m^2)	(m)	(m)	(m^2)	(m²)	(m)	(m³)	(m)	(m^2)	(m²)					
6	8	642. 0	180	1	615.0	615. 0	34	1.5	63. 0	50	34. 4					

行人二次过街安全岛主要工程数量表

序号		安全岛											7世7公元丰公	建				
3	花岗岩(烧面芝麻)	M10水i	泥砂浆	C15素和	企 垫层	级配	碎石	路缘石C	路缘石D	障碍柱	C15砼底 座	植草皮	绿化种植土 (0.5m深)	警示柱	── 破除沥青混凝土路面		色、热熔型)
4	厚度	面积	厚度	面积	厚度	面积	面积	面积	长度	长度	数量	体积	面积	体积	数量	厚度	面积	面积
5	(m)	(m²)	(cm)	(m²)	(cm)	(m²)	(m²)	(m²)	(m)	(m)	(个)	(m³)	(m^2)	(m³)	(根)	(cm)	(m²)	(m²)
6	6	50. 1	3	50. 1	15	50. 1	15	50.1	36	50	12	5. 0	15. 2	7. 6	12.0	39	82.5	12

中城科泽工程设计有限责任公司 ZHONG CHENG KE ZE ENGINEERING DESIGN CO., LTD.	建设单位
工程设计资质证书编号: A132012406、A232012403 本图版权属我公司所有,除该工程外对本图的任何用途和复制,须获得我公司的书面许可	T程名称
THE OWERSHIP OF THE COPYRIGHT IN THIS DRAWING IS RETAINED BY ZHONG CHENG CO.LTD WRITTEN CONSENT MUST BE OBTAINED BEFORE ANY USE OR REPORDUCTION OF THE DRAWING	144

HJ	廷以牛世	
公司的书面许可 HENG CO. LTD	工程名称	

建设单位	莆田市市政工程维护管理处
工程名称	优化提升荔园路通行安全项目

设计阶段 设计编号

日 期 2021.03 DL-20

新建辅道主要工程数量表

		铺筑沥青混凝土路面													
序号	细粒式改性沥青混 凝土(AC-13)		洒布粘层 油		式改性沥青混 洒布 ⁵ (AC-20) 油		层 乳化沥青稀浆封层 (ES-3)		洒布 透层油	5%水泥糕	5%水泥稳定碎石		急定碎石	级配碎石垫层	
万 与	厚度	面积	面积	厚度	面积	面积	厚度	面积	面积	厚度	面积	厚度	面积	厚度	面积
	(cm)	(m²)	(m²)	(cm)	(m²)	(m^2)	(cm)	(m²)	(m²)	(cm)	(m^2)	(cm)	(m²)	(cm)	(m²)
1	4	1147.4	1147.4	6	1147.4	1147.4	0.8	1147. 4	1147.4	16	1147. 4	15	1260. 2	15	1260. 2
2	填挖	土方	新建路	各缘石	标线(白		移归	丁杆		拆除路缘					
3	清表土方	挖方土方	路缘石A	C15砼底 座	色、热熔 型)	路	灯	电力电缆	套SC80镀 锌钢管	石					
4	体积	体积	长度	体积	面积	高度	数量	长度	长度	长度					
5	(m³)	(m³)	(m)	(m³)	(m^2)	(m)	(根)	(m)	(m)	(m)					
6	448.0	817.0	451.0	18.9	85.0	15	1.0	10.0	10.0	62. 0					

沥青路面修复工程数量表

铣刨沥青	青砼路面	细粒式改性 (AC-	洒布粘层油		
厚度	面积	厚度	面积	面积	
(m)	(m²)	(cm)	(m²)	(m²)	
4	1200.0	4	1200.0	1200.0	

中城科泽工程设计有限责任公司 ZHONG CHENG KE ZE ENGINEERING DESIGN CO., LTD.							
工程设计资质证书编号: A132012405、A232012403 本图版权属我公司所有,除该工程外对本图的任何用途和复制,须获得我公司的书面许可	_						
THE OWERSHIP OF THE COPYRIGHT IN THIS DRAWING IS RETAINED BY ZHONG CHENG CO.LTD WRITTEN CONSENT MUST BE OBTAINED BEFORE ANY USE OR REPORDUCTION OF THE DRAWING	-						

建设单位	莆田市市政工程维护管理处
工程名称	优化提升荔园路通行安全项目

图名	项目负责	专业负责
主要工程数量表	英表面	强阳超