

迎宾大道(建发央著-文龙路)段整治项目

施工图设计文件

第一册 全一册 排水工程

中国华西工程设计建设有限公司

二〇二一年八月

政道統治排水、空 13011 四川省建設工程设计路图专用章 中国华西工程设计建设有限公司 资料证明:市政行业甲級 景质证据号:A151007237有效别至:2025年04月22日(12)



迎宾大道(建发央著-文龙路)段整治项目

施工图设计文件 第一册 全一册

项目负责人	中东文城东	给排水专业负责人	林城立
总工程师	张考思	道路专业负责人	李园林:
总经理		IR3	

中国华西工程设计建设有限公司

二〇二一年八月

四川省建设工程设计独图专用章四川省建设工程设计独图专用章中国华西工程设计建设有限公司 贵州和龙湖: 市政行业甲级 景征指导:A151007237 有效明至:2025年04月22日(12)



庶 北 信用 411 杜 袋

91510000201803520Y





有限责任公司(自然人投资或控股) 中国华西工程设计建设有限公司 称 至

各

米

对外承包工程,工程勘察、设计、咨询、监理,规划管理;工程项目管理,地基与基础工程,质检技术服务,工程选价咨询,调绘服务。(依法须经批准的项目,经相关部门批准后方可开展经营活动)。 \blacksquare 完 m# 怒

周华

~

代表

采記

成仟万元整 * 恕 串 1987年09月30日 類 Ш 村 定

1988年04月04日 至 长期 照 單 늵 #OII 一号世纪加州 成都市金牛区沙湾东二路 幢一单元四至六楼 出

生



* 村 岇 湖

2021

国家市场监督管理总局监制

国家企业信用信息公示系统网址:http://w

市场主体应当于每年1月1日至6月30日通过国家企业信用信息公示系统模送公示年度报告。

炽 架 닄

国华西工程设计建设有限公

-

袋

φD

 \exists

出

EFF.

铁道行业乙级;市政行业甲级; 公路行业(公路、特大桥梁、特长隧道、交通工程)专业甲级; 建筑行业(建筑工程)甲级。可承担建筑装饰工程设计、建筑幕墙工程设计、轻型纲结构工程设计、建筑智能化系统设计、照明工程设计和消防设施工程设计相应范围的甲级专项工程设计业务。*******

然人投资或拉股

自)

有限责任公司

辰

世

先

DH

91510000201803520Y

统一社会信用代码(政教业政制注册号)

1987年09月30日

回

B

日

艥

2000万元人民

佣

躯

Œ 世

成都市全牛区沙湾东二路

共

丑

思

拙



教授级高

別格

质证书编号: A151007237 有效期至: 2025年04月22日(12

葮

图

栅

董事长

年04月22日

KH

価

挺

11007237-10/1

川

总经理



	图纸目录					共 1 页	第1页
	ما المعالم الم		工程编号			档号	
	迎宾大道(建发央著-文龙路) 段整治項目		设计阶段	施	设	完成时间	2021.08
序	test law de all.	页	I IN	重复	使用	图纸号	备注
号	图 纸 名 称	数	图号	院内	院外	张数	省 江
1	施工图设计说明	9					
2	管线综合标准横断面	1	GP-01				
3	雨水管道系统图	1	GP-02				修改
4	雨水管道平面图	3	GP-03				
5	雨水管道纵断面图	3	GP-04				
6	管槽开挖及支护图	1	GP-05				
7	可调式球墨铸铁双层井盖大样图	2	GP-06				
8	围堰平面图	1	GP-07				
9	围堰大样图	1	GP-08				
10	雨水管与涵洞接头构造图	1	GP-09				修改
11	检查井与涵洞接头构造图	1	GP-10				
12	雨水工程材料表	1	GP-11				
13	管道上下交叉加固图	2	GP-12				补充
14	穿越现状管线加固措施大样图	2	GP-13				补充
15							
16							
17							
18							
19							
20							
21							
22							
23							
24							

	沙 宝十	前 (建发	·	文龙路)段整治9	Ŧ Ħ	工程编号			档号	
	₹ ⊼/€	e (.//#	八八叶 / 八正中 /	лн 	设计阶段	施	设	完成时间	2021.08
序	ᅜ	Lrc.	Ħ	1h1	页	图号	重复	使用图	纸号	备注
号	图	纸	名	শ	数	M 7	院内	院外	张数	油 江
1										
2										
3										
21						L T TO				
22					S and	後加上尽	THE STATE OF THE S			
23						市政(道桥、台	部林、兰			
24					理	轨道交通) 1301	一类AS	宗		



第一篇排水工程

□川省建设工程设计建设有限公司 青春年期间,中国华西工程设计建设有限公司 青春年期,中国华西工程设计建设有限公司 青春年期,中国华西工程设计建设有限公司 青春年期,中国 年 日 里 短



施工图设计说明

一、设计依据

- (1) 本专业有关的技术规程、设计规范;
- (2) 地形图资料。

二、采用的主要规范和标准

- (1) 《室外排水设计规范(2016年版)》(GB50014-2006);
- (2)《市政排水管道工程及附属设施》(国家建筑标准设计图集 06MS201);
- (3)《球墨铸铁单层井盖及踏步施工》(国家建筑标准设计图集 14S501-1):
- (4) 《城市工程管线综合规划规范》(GB 50289-2016);
- 《给水排水工程管道结构设计规范》(GB 50332-2002);
- 《混凝土模块式排水检查井》(国家建筑标准设计图集 12S522);
- 《给水排水工程构筑物结构设计规范》(GB50069-2002);
- (8) 《城镇给水排水技术规范》(GB50788-2012);
- (9) 《室外给水排水和燃气热力工程抗震设计规范》(GB 50032-2003):
- (10) 《给水排水管道工程施工及验收规范》(GB50268-2008);
- (11) 《给水排水构筑物工程施工及验收规范》(GB50141-2008);
- 《混凝土和钢筋混凝土排水管》(GB/T11836-2009);
- (13) 《混凝土结构设计规范》GB50010-2010(2015版);
- 《混凝土结构耐久性设计规范》(GB/T 50476-2008);
- 《混凝土结构工程施工规范》(GB 50666-2011):
- (16) 《福建省城市道路雨水排水设计标准》(DBJ/T 13-167-2013);
- (17) 《危险性较大的分部分项工程安全管理规定》(2018 37 号);
- (18) 国家颁布的现行相关技术规范、标准。

三、管线综合

1. 平面布置原则

- 1) 各管线间平面间距应满足规范要求, 具体详见: 《城市工程管线综合规划 规范》(GB 50289-2016)表 4.1.9 工程管线之间及其建(构)筑物之间的最小水平 净距 (m)。
 - 2) 对现有已经正在运行的管线采取利用及保护的措施。
 - 3)管线应与道路或建筑红线平行,同一管线不官自道路一侧转至道路另一侧。
 - 4) 地下管线尽量避免布置于树木和地上杆线之上。
 - 5)设计管道尽量放置在非机动车道或者人行道下。
- 6) 管线布置位置尽量结合当地的管理部门意见。管线布置时压力流管道及电 力、电信管道优先布置在非机动车道和人行道下。

2. 管线综合竖向布置原则

- 1) 各管线间垂直间距应满足规范要求;
- 2) 压力流管道避让重力流管道;
- 3) 可弯曲管道避让不易弯曲管道;
- 4) 支管避让干管;
- 5) 小管径管道避让大管径管道:
- 6)新建管道避让重力流管道:
- 7) 临时管道避让永久管道:
- 8) 工程量小的管道避让工程量大的管道
- 9)各种管线布置的管顶覆土应满足《城界土程置线绿子规划规范》(GB 50289-2016)

汇入进来。

第4.1.1条要求的最小覆土深度。每小金色等点点点,是是一个大部分水能

骨质证书编号: A151007237 有效期至:2025年04月22日(12



3. 抗震设计

莆田县设计抗震设防烈度为7度,设计基本地震加速度值为0.01g,场地地震反应谱特征周期为0.45s。

4. 管线综合平面设计

通过对现场实地踏勘,以及前期协调会议,本次设计迎宾大道品质提升工程沿线现状有裸露的给水管、污水管、雨水管、架空电力线、架空通信电缆线、燃气管及路灯。本次设计仅对迎宾大道(建发央著-文龙路)积水点进行改造,新建雨水管道,其余管线均维持现状。结合《城市工程管线综合规范》(GB50289-2016)及相关规划进行管综布设。具体详见《管综标准横断图》。

四、雨水工程

1. 现状情况

根据管线的探测资料,现状道路下雨水管道破部分损较为严重,在探测资料中发现雨水管道存在破裂、变形、错口、脱节、支管暗接、管线侵入、检查井及雨水口堵塞等现象;管道缺陷等级均≥3级。

根据现场踏勘及管线探测资料,本项目范围内积水严重,该处雨水管道排出 标高位于河床下,淤积严重,雨季积涝严重;

2. 雨水工程设计

(1) 雨水管道设计参数

本次设计暴雨强度计算公式根据福建省建设厅关于批准发布省工程建设地方标准《福建省城市及部分县城暴雨公式》的通知(文号:闽建科[2003]27号),采用莆田市暴雨强度公式为:

$$q = \frac{1735.543(1+0.633\lg(Te))}{(t+6.117)^{0.667}}$$

降雨历时 t=t₁+mt₂ (min)

设计流量 Q= \(\psi\) qF (L/s)

其中:设计暴雨重现期采用 P=3年

地面集水时间采用 $t_1=5^{\sim}15$ (min)

综合径流系数采用 ψ=0.65

路面径流系数采用 ψ=0.80

管道设计流速计算公式

$$V = \frac{1}{n} R^{\frac{2}{3}} I^{\frac{1}{2}}$$

排水管计算公式:

其中: v——流速(m/s)

R——水力半径(m)

i——坡降

n——粗糙系数

表 7 常用管径的最小设计坡度(钢筋混凝土管非满流)

管 径(mm)	最小设计坡度
400	0.0015
500	0.0012
600	0.0010
800	0.0008
1000	0.0006
1200	1 006
1400	市政(道桥、给排水、0~20005
1500	字里 轨道交通) — 类/ □□ → 13011 — 0,0005

混凝土成品管, n=0.014;

管道最大设计流速采用 5m/

料管材,不够但仍

· 新维朗·市政行业甲级

责质证书编号:A151007237 有效期至:2025年04月22日(12)



在设计充满度条件下的最小设计流速为 0.75m/s。

雨水管道采用充满度为进行最大流量的复核。

- (2) 雨水管道设计概述
- ①本工程范围内南侧辅道重建雨水主干管管径为d600~1000。雨水由中间向东西两侧排放,西侧排入现状河道,东侧排入建发门前现状涵洞。具体管径及流向详《排水管道平面布置图》。

②雨水口

本次设计范围内东侧辅道雨水口开挖更换,积水较为严重,设置双箅偏沟式雨水口,具体做法详见图集 16S518,12 页; 箅子及支座选用球墨铸铁材质,做法详见图集 16S518,61 页; 水箅选用等级不得低于 D400 级。雨水口连接管采用d300HDPE 缠绕增强管(B型),强度等级为环刚度≥12.5KN/m²; 雨水口连接管采用电热熔连接,坡度为 1.0%,连接管坡向检查井。雨水口起始埋深 1.0 米,雨水口落底 30cm 作为沉砂,并对雨水口连接管进行混凝土满包处理。路段上一般位于相应接入井前(后)2 米处。

主路上单箅雨水口保留现状,雨水口连接管重建。

③雨水管道坡度设置

雨水管坡度根据专业管道探测资料标高并结合路坡及水力计算确定。

雨水管道坡度尽量随道路坡,以减少管道埋深。当道路坡度较大时,雨水管 采用道路坡度会使管内流速超过管道安全流速时,采用减少管道坡度增加跌水的 方式来满足管道埋深。当平缓路段道路采用起伏坡度时,为减少管道逆坡而带来 的埋深,雨水管道采用能满足最低流速的最小坡度来减低管道埋深。

当纵向与非重力管道有冲突时采取调整非重力管道的方式来避让,如与重力流污水管道交叉时,结合重力流管道上下游的情况来调整,尽量调整由于标高调整影响管段较少的管道。

(3) 配件及附属构筑物

①管材、接口与管基

雨水管道管材根据现状管道材料进行选择,现状管径<500 的为塑料管的采用 HDPE 缠绕增强管(B型)管,现状管径≥500 为混凝土管道的采用 II 级承插钢筋混凝土排水管。

HDPE 缠绕增强管(B型): 管道管顶覆土厚 h≤4m 时,要求环刚度不小于 8KN/m²; 覆土厚 4<h≤6m 时,要求环刚度不小于 12.5KN/m²,管道内承压不小于 0.2MPa。接口采用电热熔连接,200mm 中粗砂砂基础。管材应符合《埋地用聚乙烯(PE)结构壁管道系统 第 2 部分:聚乙烯缠绕结构壁管材》(GB/T 19472.2-2017)B型管相关标准要求。

(a) 钢筋混凝土 II 级管:接口采用橡胶圈连接。管道基础采用 180 度混凝土基础,做法详见(06MS201-1, P19),基础下再敷设 200mm 的中粗砂找平。采用混凝土管道基础在管纵向每相隔 30m 左右设一伸缩缝,缝宽 3cm,伸缩缝宜在管道接口处。选用管道应符合国家标准《混凝土和钢筋混凝土排水管》(GB/T 11836-2009)相关要求。各管道地基承载能力不得小于 100KPa。

②附属构筑物

- (a) 检查井:根据具体管径选择模块式检查井,做法详图集 12S522, 21/33/49/61。检查井基座基础应坐落在土质良好的原状土层中,且地基承载能力 不得小于 100KPa。
 - (b) 雨水管道预留井根据探测资料进行布置详见严面图,坡向检查井。

费质证书编号: A151007237 有效期至:2025年04月22日(12)▮



小于 0.95。井周回填压实应采用小型压实机具, 宜采用立式冲击夯。

- (d) 雨水检查井采用球墨铸铁Φ700 井盖、井座。井盖与井座均需加点式防震消声工艺处理,防止发生行车弹跳、位移和翻转现象。车行道上的井座及井盖采用重型防盗铸铁材料。选用井盖应符合《铸铁检查井盖》(CJ/T 511-2017)的相关要求,机动车道下井盖质量等级应符合《检查井盖》(GB / T23858-2009) D级标准。具体做法详见《防沉降球墨铸铁井盖大样图》。
- (e) 管道管与检查井接口采用橡胶密封圈柔性连接,混凝土圈梁应在管道安装前预制好,圈梁的内径按相应管径的承插口管材的承口内径尺寸确定,混凝土圈梁的强度等级应不低于 C20,最小壁厚应不小于 100,长度不小于 240。混凝土圈梁应密实,内壁要平滑、无鼓包。混凝土圈梁安装时应按管道轴线和标高水泥砂浆砌入井壁内,此时,可将橡胶圈预先套在管插口指定部位与管端一起插入混凝土圈梁内。

3. 管道施工方法及注意事项


雨水管道施工中要注意以下事项:

- ①雨水管道施工应遵守《给水排水管道工程施工及验收规范》(GB50268-2008)的相关要求。
- ②高填方路段埋管施工时应按照管道纵断设计要求的埋置深度进行路基反开挖。
- ③沟槽采用机械开挖时,沟底应预留 0.2 米的土层暂不挖去,铺管道前必须用人工清理至设计标高;如局部超挖,则应用中粗砂回填至设计标高。
- ④沟槽上堆土坡脚应距槽边2米以上。对于施工期间管顶临时堆土,不得超过设计高程,通过大型机械应待路槽碾压成型后。
 - ⑤沟槽开挖遇有地下水应进行施工降水,以保证干槽施工。
 - ⑥沟槽在管道安装与铺设及有关试验完成后应及时回填,如沟内有积水,必


须全部排尽后再行回填,回填土中不允许含有直径大于 100 毫米的块石,应分层对称回填、夯实,每层回填高度应不大于 0.3m。


- ⑦沟槽开挖采用单侧支护,具体详见《管槽开挖及支护图》。
- ⑧用机械回填管沟时,机械不得在管道上行走,距管顶 0.5 米范围内,回填 土不允许含有直径大于 100 毫米的块石。
- ⑨管道应在沟底标高、基础垫层厚度、表面有无扰动等作业项目检查合格后 方准铺设安装。
 - ⑩安装铺设管道时,应按照从下坡往上坡和承口向前的原则进行。
 - ⑪井室周边及上覆土回填要求现普通检查井一致。
- ②检查井原材料宜采用矿渣硅酸盐水泥,不得采用火山灰质硅酸盐水泥,水泥标号不得低于 42.5号。
- ③施工中混凝土的灌筑应特别注意对砼保护层的施工质量控制,严防出现漏浆、漏振等现象。应以足够数量的垫块保证构件保护层厚度,垫块应牢固固定于钢筋上。采用砼垫块时,其强度与密实度不应低于构件本体混凝土。
- ⑩混凝土拌合可掺加早强剂,其品种和质量须符合现行国家标准及行业标准《混凝土外加剂》(GB8076, JC473~476)。
- ①模板应具有足够的强度、刚度和稳定性,装拆方便,便于钢筋绑扎、安装和混凝土浇筑,模板接缝处不得漏浆。
- 16施工单位应当在危大工程施工前组织工程技术人员编制专项施工方案,要求应符合《危险性较大的分部分项工程安全定理规定》(2018 37号)。
- ⑪其余未尽事宜详见有关规范、规定要减短标志,程立污水管道采用开槽埋管施工,污水管道施工中注意事项同雨水管置施工2011
- 18本次设计为防止设计资料 知如於南京工房设施的 中華 ,在施工前一定要对旧管线进行复测,对现状排**水管位本并往又标高进有核实**列 经确认无误后方可施工。


骨质证书编号: A151007237 有效期至:2025年04月22日(12)

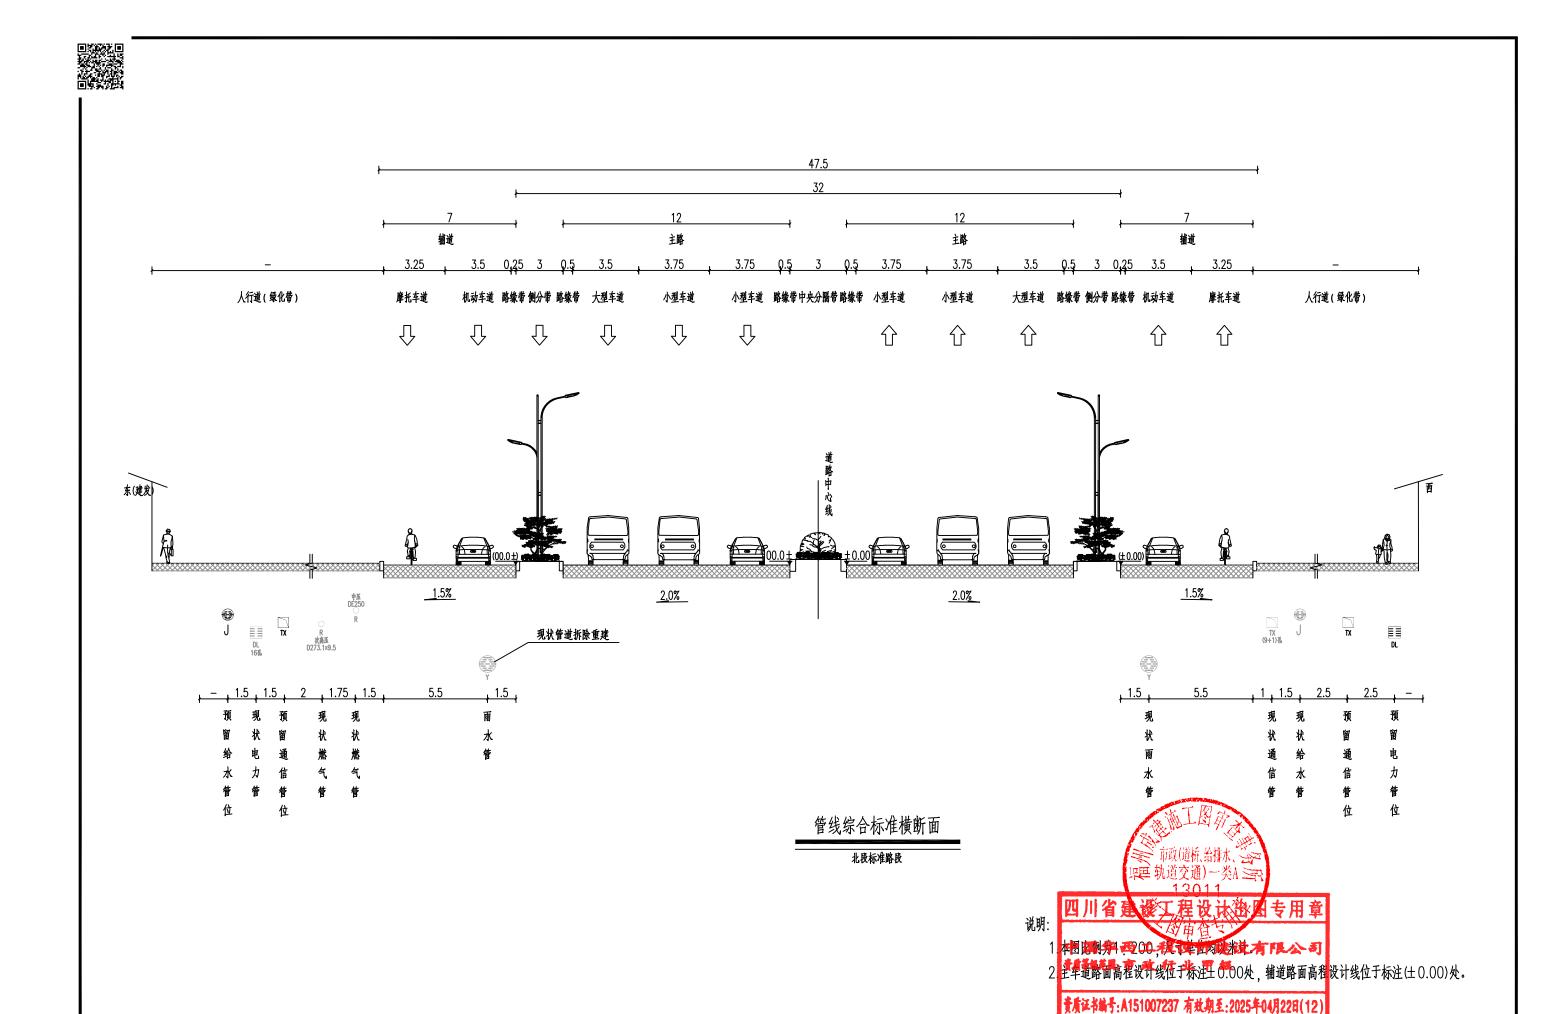


								N'A'	12.7	order Hamphani	ARA LA MIRRA	1147		
中国华西工程设计建设有限公司	工程名称	迎宾大道 (建发央著-文龙路) 段整治项目	厨 夕	管线综合标准横断面 (一)	审 定	DE 5 15 1	项目负责	原东文城东	校 对	林城立	工程编号		日期	2021. 08
十四十四二柱以月廷以有限公司	建设单位	莆田市市政工程维护管理处	图和	医双环口仰性颅侧凹()	审核	1 1/2 200		林城弘	设计	李伟鹏	设计阶段	施工图设计	图号	GP-01

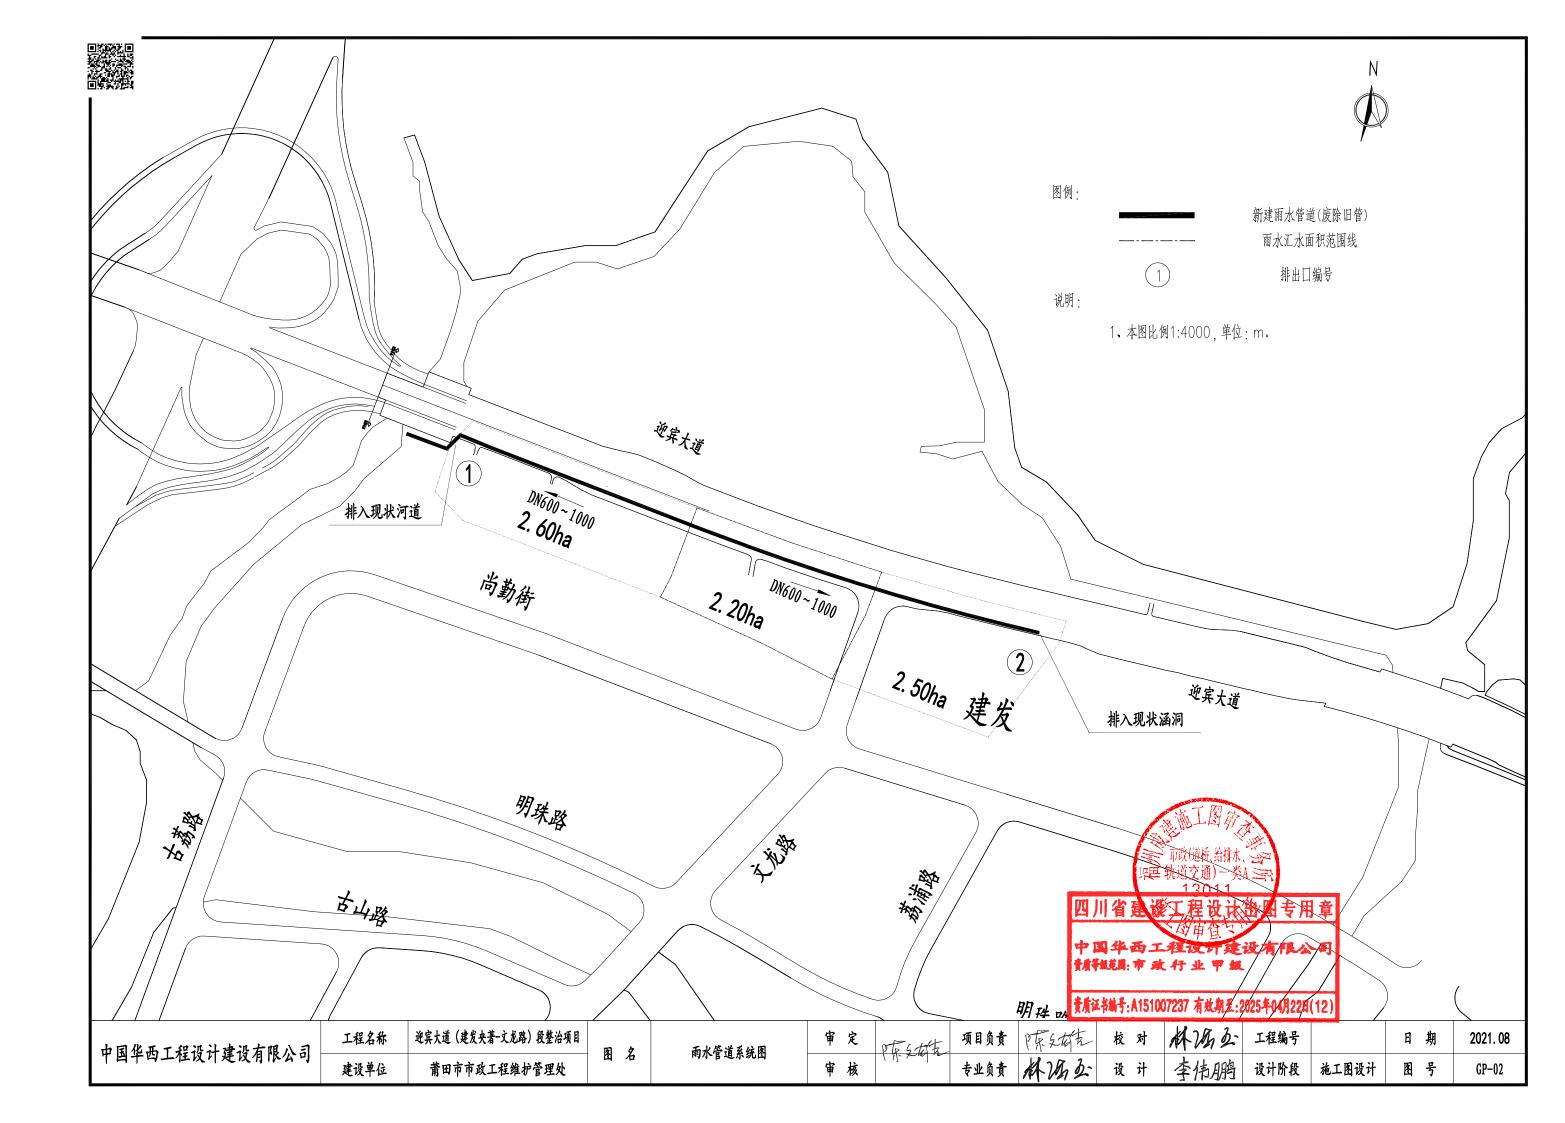


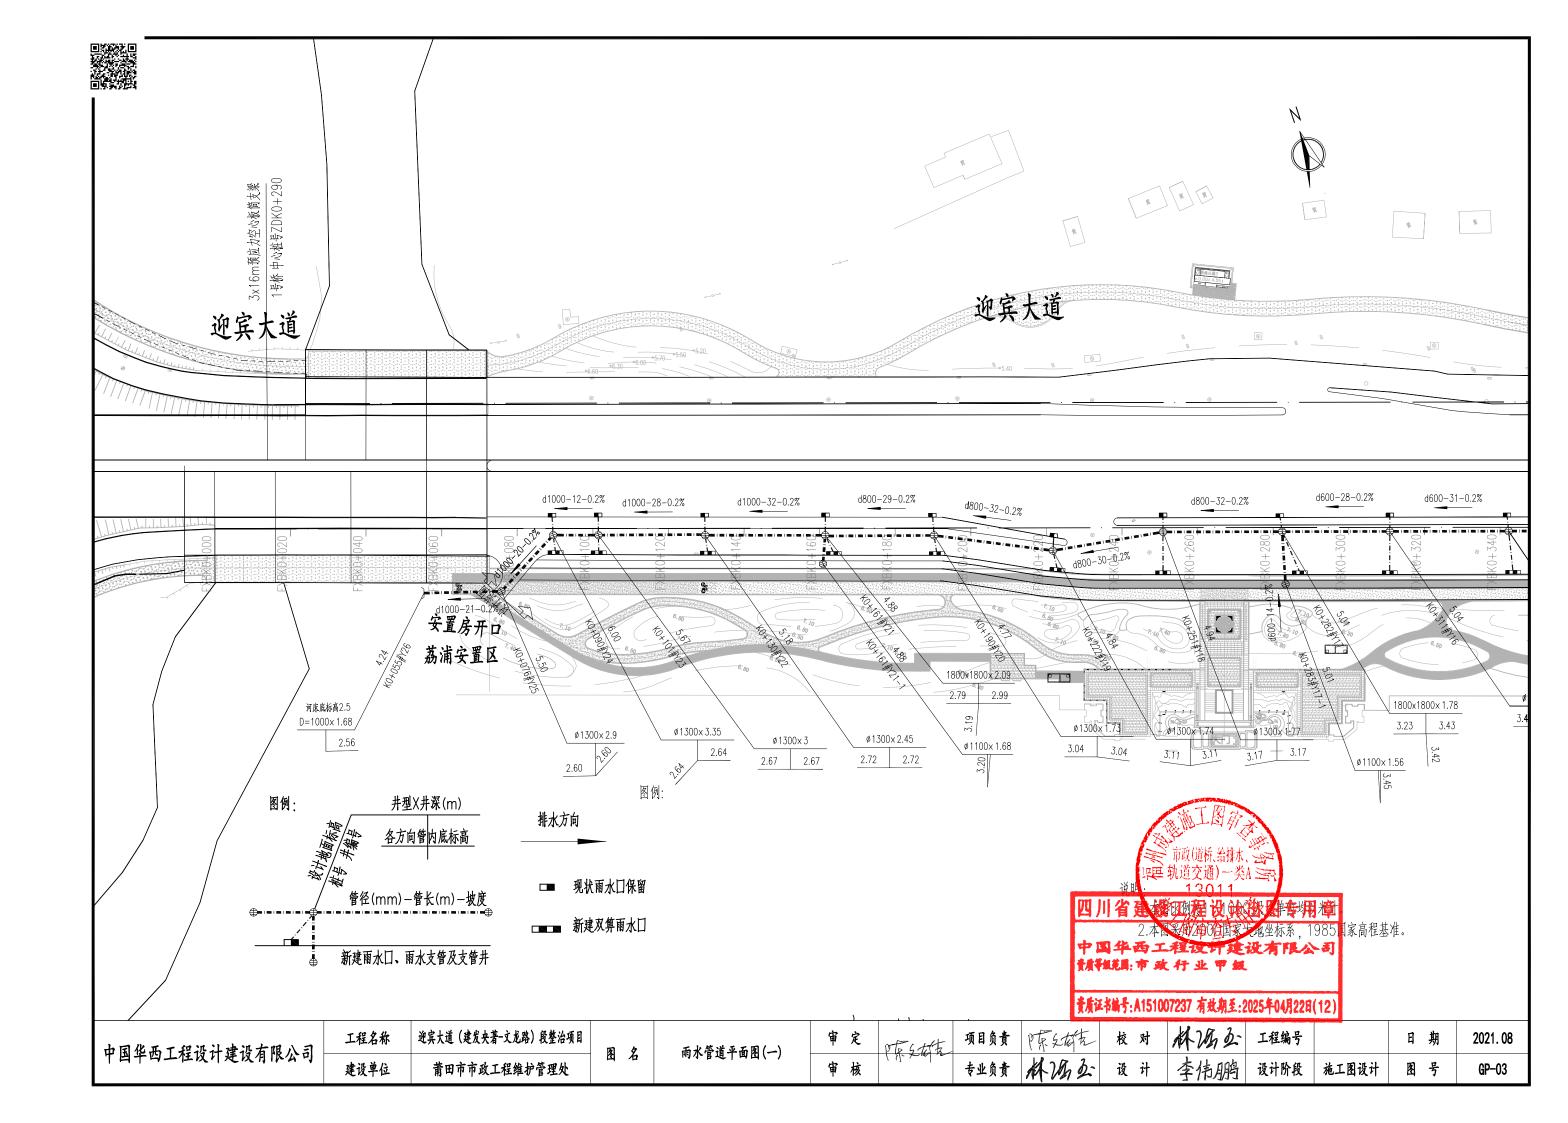

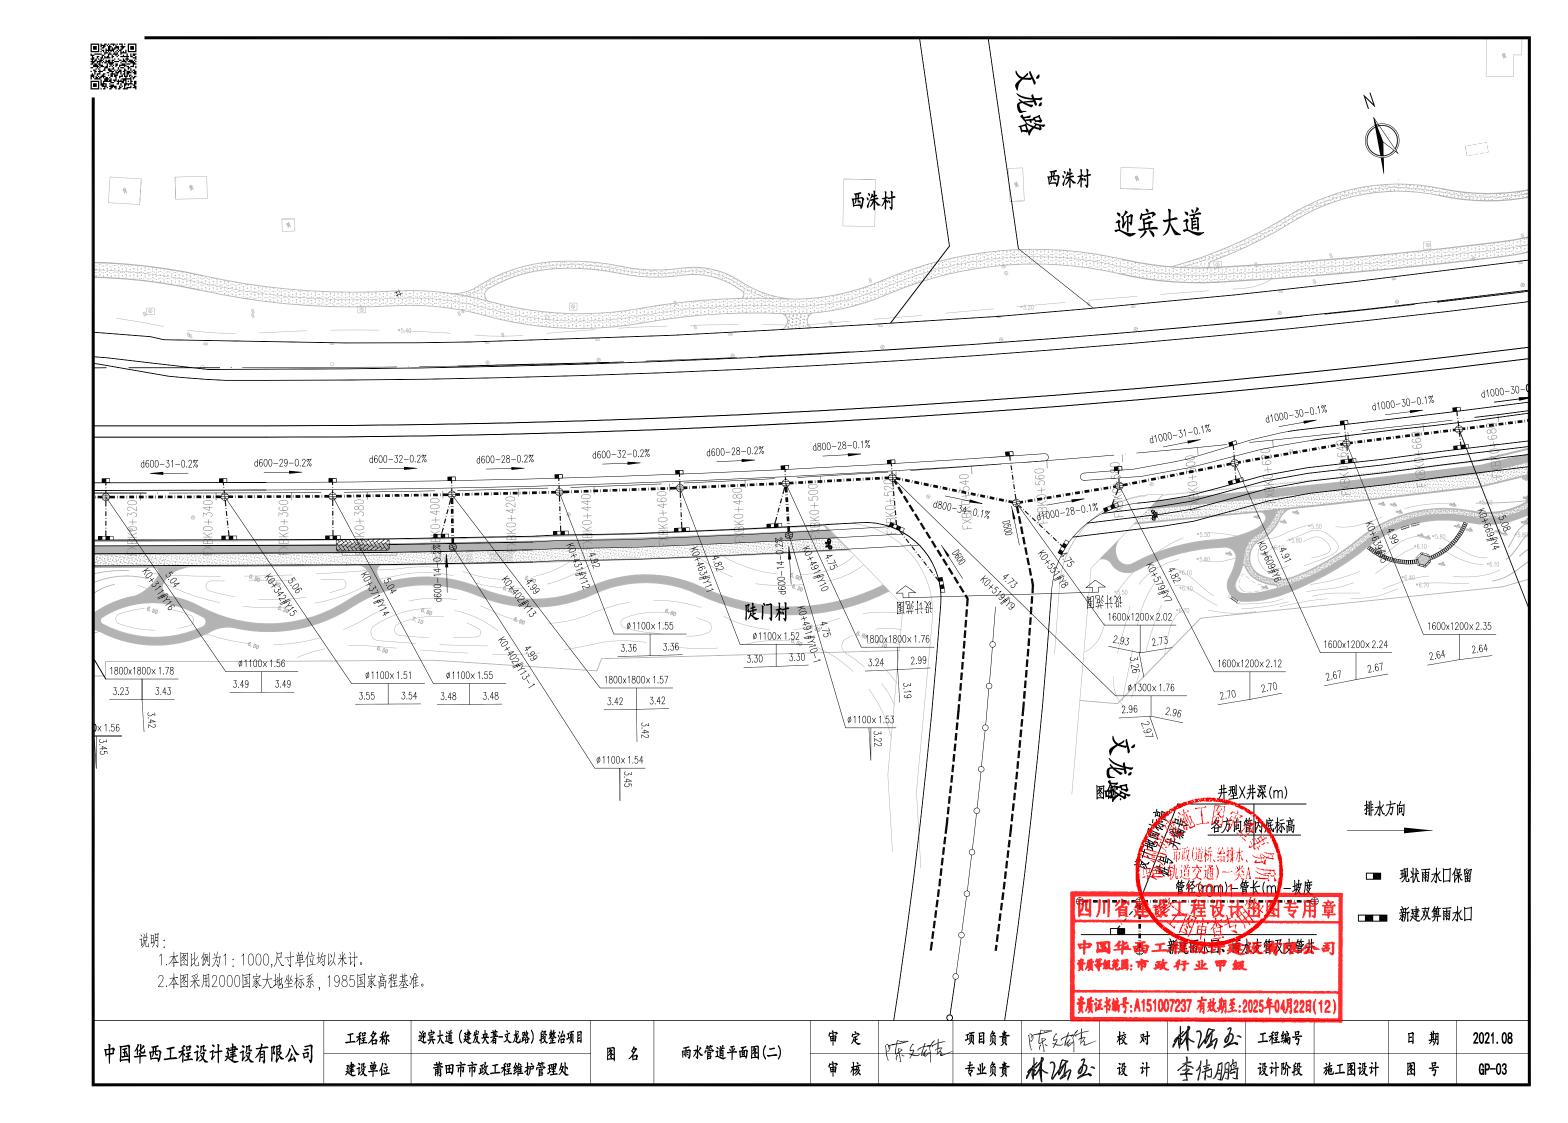

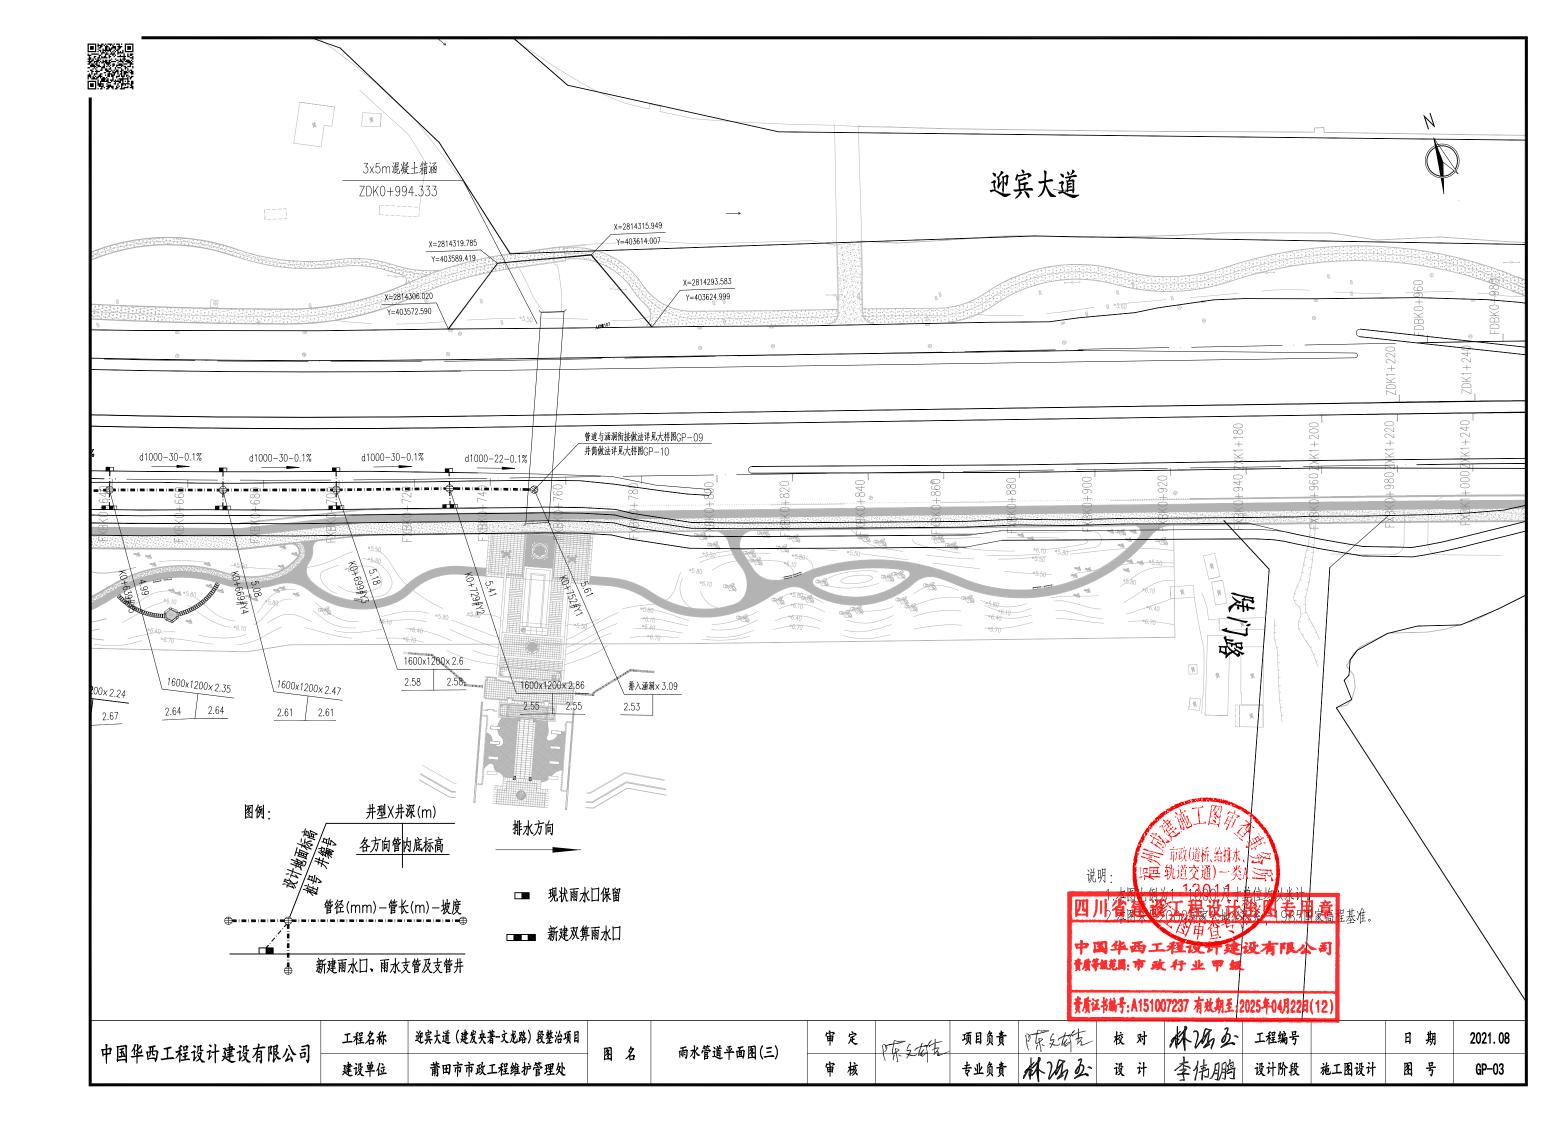




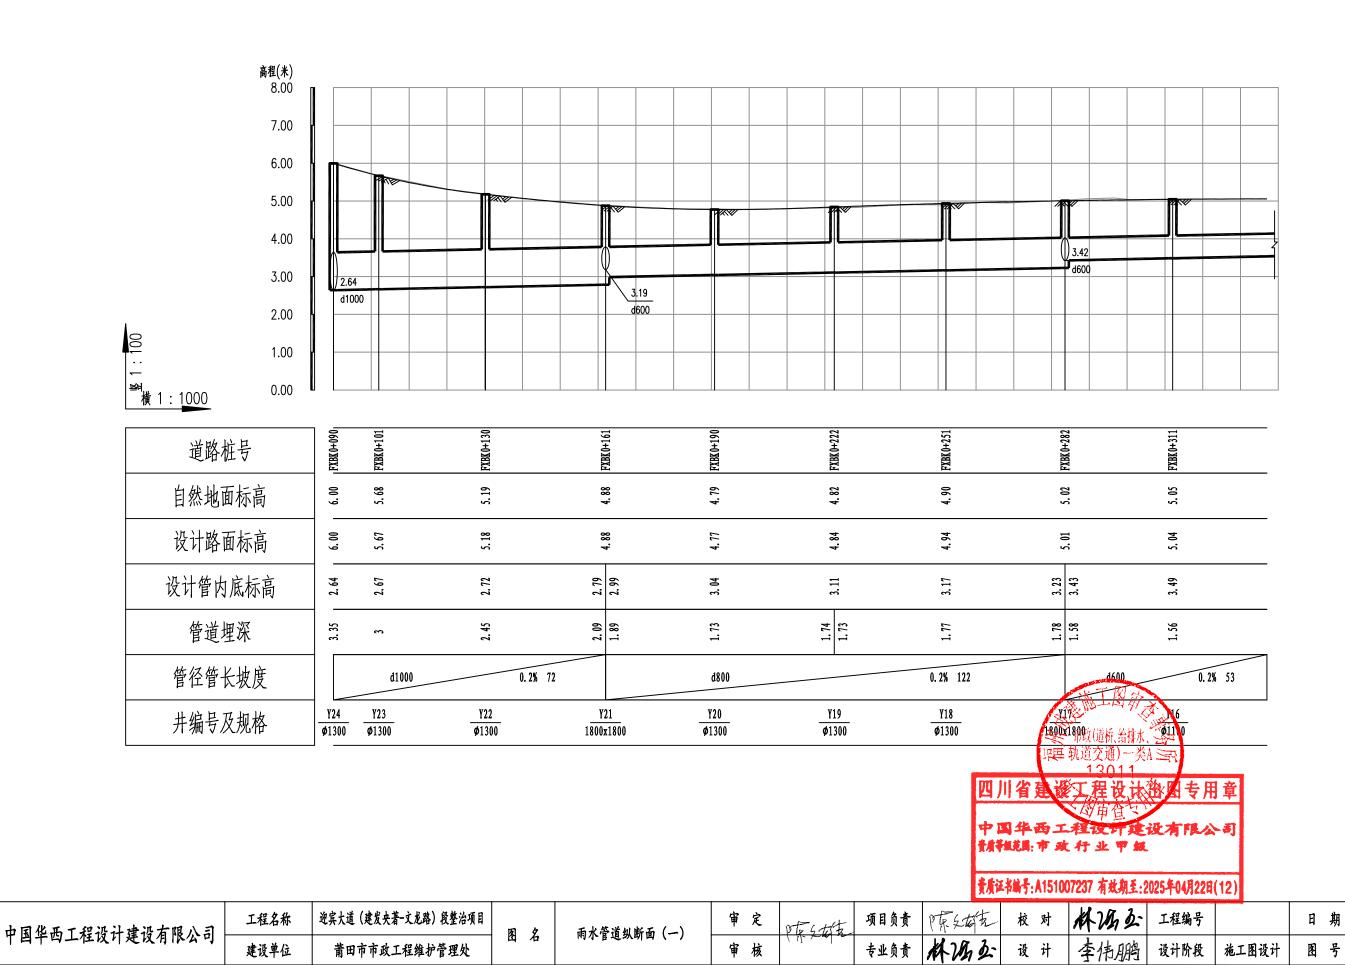


2021.08

GP-04



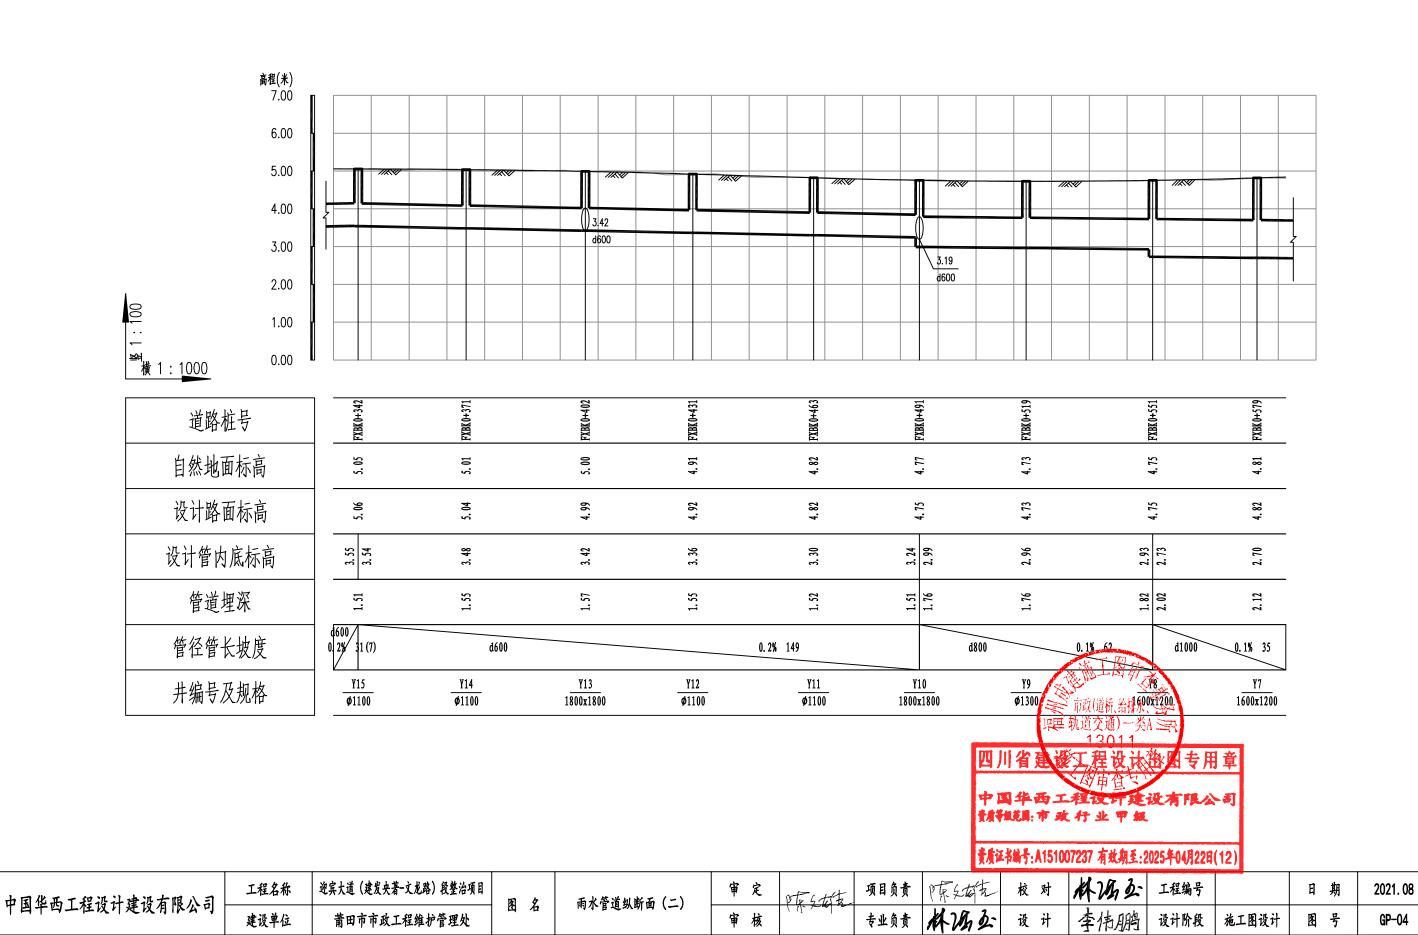



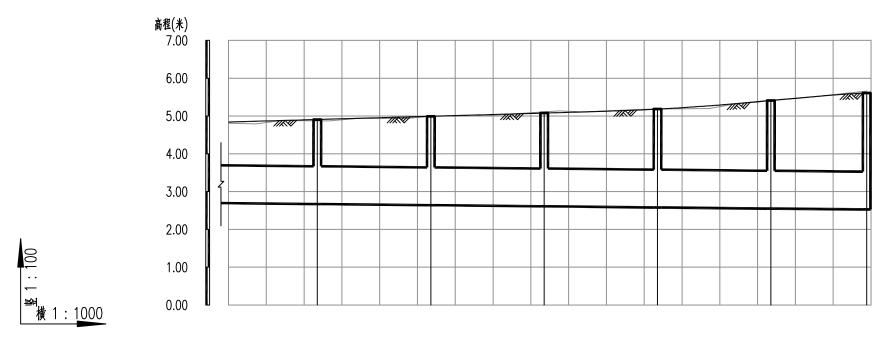

道路桩号	
自然地面标高	
设计路面标高	
设计管内底标高	
管道埋深	
管径管长坡度	
井编号及规格	
	_

FXBK 0+609	FXBK 0+639	FXBK 0+669	FXBK(0+699	FXBK 0+729	FXBK 0+751
4. 87	4.99	5.11	5.19	5. 42	5.67
4.91	4.99	5.08	5.18	5.41	5.61
2.67	2. 64	2.64	2.58	2.55	2. 53
2.24	2.35	2.44	2.6	2.86	3.09
	d1000	·	0.1%	166	
Y6 1600x1200	Y5 1600x1200	Y4 1600x1200	<u>Y3</u> 1600x1200	Y2 1600x1200	

/1 ▲ 市政(道桥、治排水、 当中 中里 轨道交通) 一类A 三十 13011


四川省建设工程设计的图专用章

中国华西工程设计建设有限公司 新鲜明 市政行业甲级

黄质证书编号:A151007237 有效期至:2025年04月22日(12)

■ 中国华西工程设计建设有限公司	工程名称	迎宾大道(建发央著-文龙路)段整治项目	厨 夕	雨水管道纵断面(三)	审定	DE 5 15 15	项目负责	原文城东	校对	林城立	工程编号		日 期	2021. 08
中国华西工程设计建设有限公司 -	建设单位	莆田市市政工程维护管理处	图石	的小目边然可叫 (二)	审核		专业负责	林温弘	设计	李伟鹏	设计阶段	施工图设计	图号	GP-04



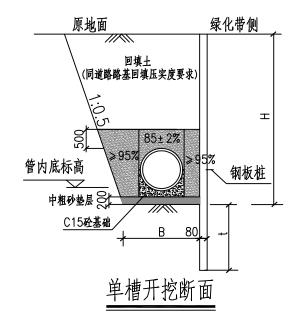


钢板桩旋臂长度(m)对应的打入深度(m)

H(m)	2.0	2.5	3.0
t(m)	4.0	3.5	3.0

钢筋砼管内径(mm)	DN500	DN600	DN800	DN1000	DN1200	DN1350	DN1600
管槽底净宽	1200	1520	2280	2600	2920	3160	3640

挖槽宽度表(B值)

注:上述管径系指公称内径。

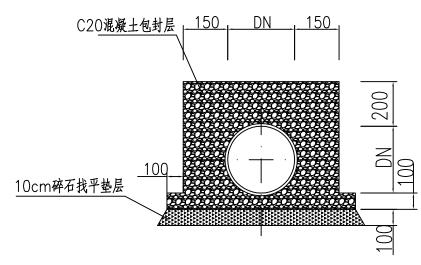

混凝土满包加固基础图 雨水口连接管

说明:

- 1.管槽开挖时应注意边坡稳定,施工过程中应采用相应的降水及排水措施.在开挖施工及排水中应注意保持土的原状结构,避免扰动或超挖基底,应做到基槽一开挖立即进行管基施工,不得使基底暴露过久;基底设计标高以上30cm厚,不得提前挖除,应在管基施工的同时方可挖除,万一基底土壤已受扰动或超挖,必须予以夯填碎石并找平。
- 2.本次沟槽开挖采用单侧支护。
- 3.绿化带一侧采用22#槽钢(28.453kg/m), 钢板桩规格按每根6米计,钢板桩支撑密度按单侧3根/米计; 另一侧采用1:0.5放坡开挖。
- 4.基槽边1米以内不得堆土,同时堆土高度不得超过1人
- 5.验收按《给水排水管道工程施工及验收规范》GF 50268402008执行。
- 6.本断面主要作为工程量计算控制使用,施工单位或根据《给水料水管道工程施工及验收规范》GB 50268-2008、本设计内容及投标承诺,作出施工组织设计也重量施工方法施工设计。研发交有关单位该准后进行施工。
- 7.雨水口连接管沟槽开挖宽度为1m, 垂直开挖。

8.混凝土基础具体尺寸详见图集06MS2H四半40工程设计建设有限公

預報題:市政行业甲級


黄质证书编号:A151007237 有效期至:2025年04月22日(12)

中国华西工程设计建设有限公司	工程名称	迎宾大道 (建发央著-文龙路) 段整治项目	厨	管槽开挖及支护图	审定	0 to 6 to to	项目负责	原东文城东	校对	林城丘	工程编号		日期	2021. 08
下四千四 <u>十</u> 在汉月是汉有 以 公司	建设单位	莆田市市政工程维护管理处	KI 42	1 1 1 1 1 1 1 1 1 1 1 1 1 1 1 1 1 1 1	审核	1 1/2 200/12	专业负责	林城丘	设计	李伟鹏	设计阶段	施工图设计	图号	GP-05



建设单位

莆田市市政工程维护管理处

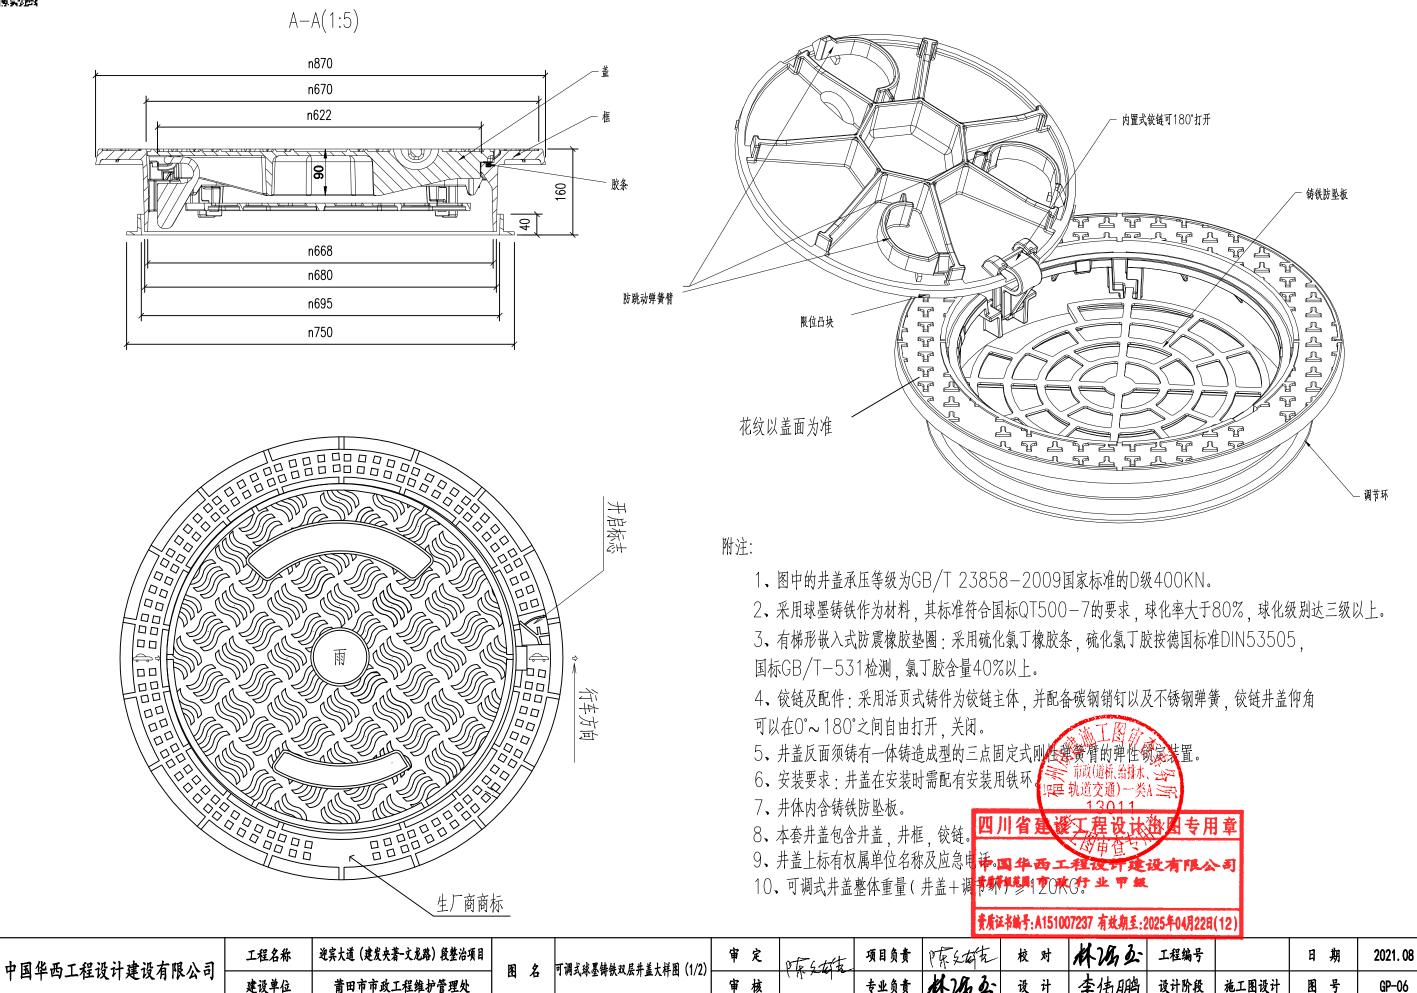

专业负责


设计阶段

施工图设计

图号


GP-06



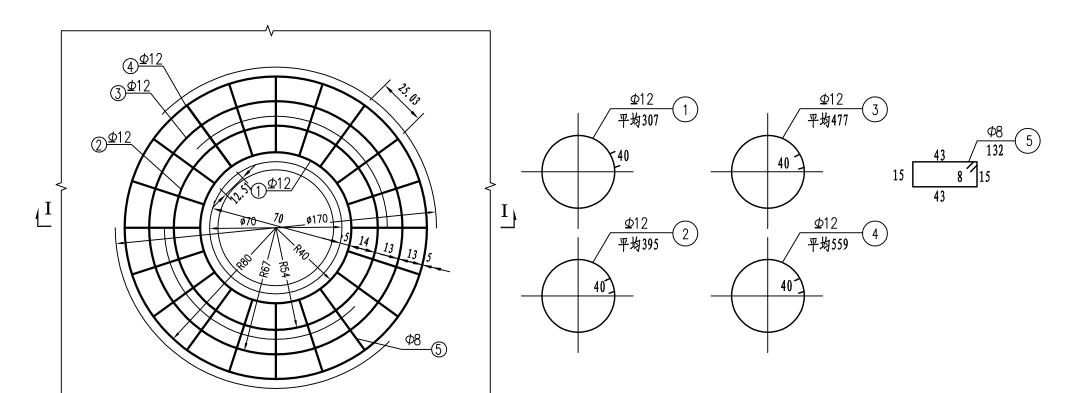

一座检查井加固钢筋表

钢筋 编号	直径 (cm)	每根长 (cm)	根数	总长 (m)	重量 (kg)
1	Ф12	307	2	6. 14	5. 45
2	Ф12	395	2	7. 90	7. 02
3	Ф12	477	2	9. 54	8. 47
4	Ф12	559	2	11.18	9. 93
(3)	ф8	140	20	18. 20	7. 19
汇总	混凝土 (m³)	0. 415		钢筋 (kg)	41. 30

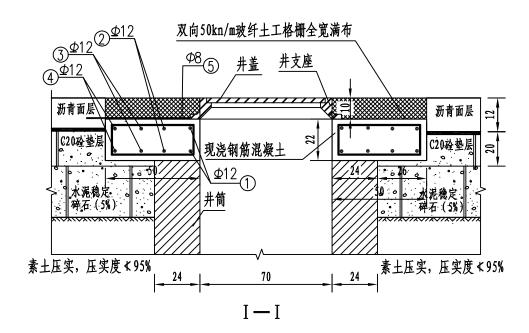

检查井井周加固平面


附注:

钢筋大样图


- 1、图中尺寸单位除钢筋直径及钢筋间距以毫米计,其余均为厘米。
- 2、施工方法: 现浇施工。
- 3、材料: 钢筋混凝土采用C35混凝土, Φ表示HPB300钢筋、Φ表示HRB400钢筋。 受力主筋净保护层厚度为40厘,其余为3500厘,钢筋铀固长度不小于30d, 搭接长度不小于36d。
- 4、预防裂缝措施: (1) 水泥以采用普通硅酸盐水泥为好,水灰比控制在0.45~0.55范围; 混凝土养护。
- 5、雨污水检查并位置许见水专业有关图纸。"是没有了

黄质证书编号:A151007237 有效期至:2025年04月22日(12)

■ ■ 中国华西工程设计建设有限公司 -	工程名称	迎宾大道(建发央著-文龙路)段整治项目	医 夕	 	审定	DE Stote	项目负责	原文技艺	校对	林城か	工程编号		日期	2021. 08
	建设单位	莆田市市政工程维护管理处	四石	1 构入举坚饰认从应用 血人什么(4/2)	审核		专业负责	林城丘	设计	李伟鹏	设计阶段	施工图设计	图号	GP-06

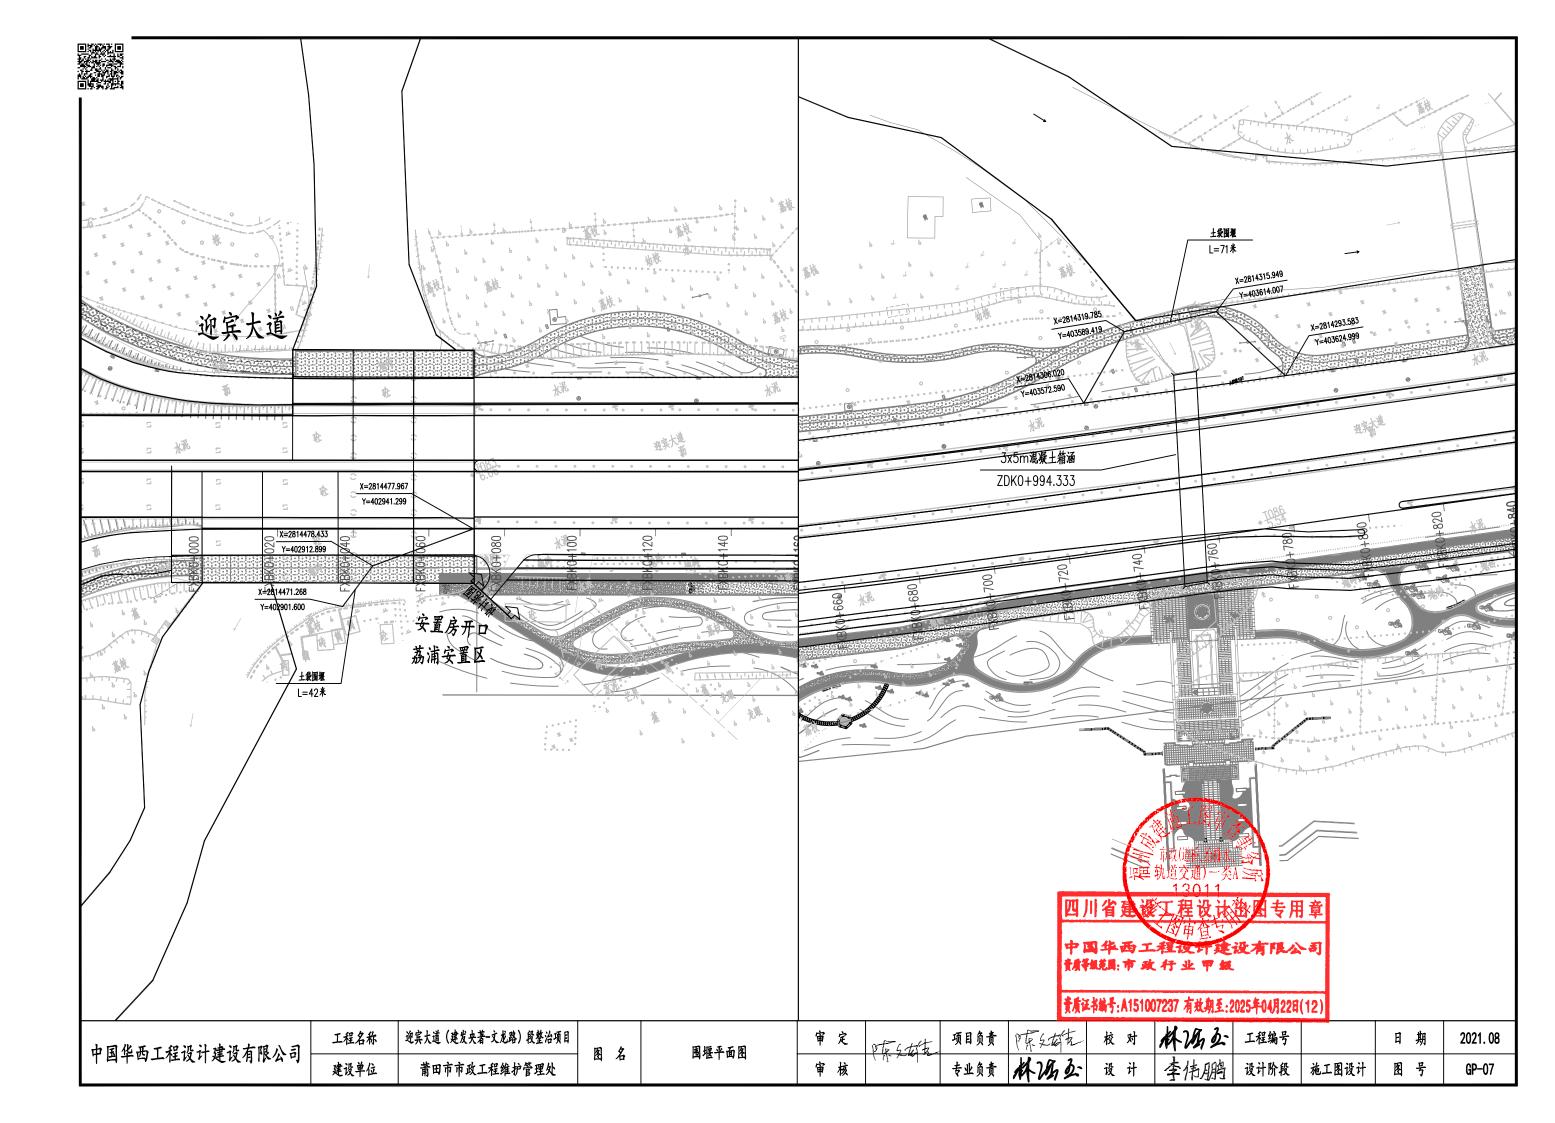



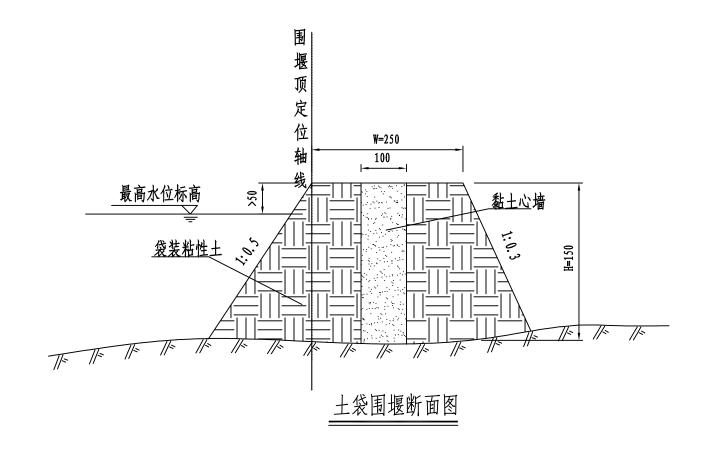

工程数量统	计表(每米)
沙袋(m³)	黏土(m³)
3. 15	1.5

说明:

1.本图尺寸均以厘米计;

2.施工采用土袋围堰施工,围堰高度以高出施工期间最高水位0.5米为准。

3.构筑围堰前,应先清除河床(堰底)上杂物,树根,淤泥等,以减少渗漏,散据现状河床。水没计清底取0.5米。

围堰在填筑开始应自上游向下游合拢;


4.围堰材料用草袋或麻袋或土工织物(无纺土工布)袋装以松散料 线缝合,交错堆积整齐。

性主,装主量的旅客也/3左右,兼日以铁丝或麻中四华西工程设计建设有限公司 新新维朗:市政行业甲級


贵质证书编号:A151007237 有效期至:2025年04月22日(12)

中国华西工程设计建设有限公司	工程名称	迎宾大道 (建发央著-文龙路) 段整治项目	函 夕	围堰结构设计图	审定	DE 5 15 15	项目负责	原文城东	校 对	林城弘	工程编号		日期	2021. 08
十四十四二任汉月廷汉州[[[公]]	建设单位	莆田市市政工程维护管理处	四石	四位 2 7 7 1 1 1 1 1 1 1 1 1 1 1 1 1 1 1 1 1	审核	(1/2)= 1/2	专业负责	林城分	设计	李伟鹏	设计阶段	施工图设计	图号	GP-08




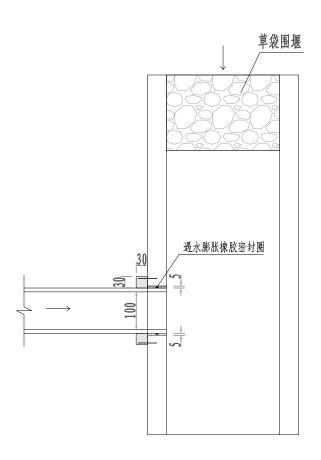

雨水管与涵洞关系平面图(1:100)

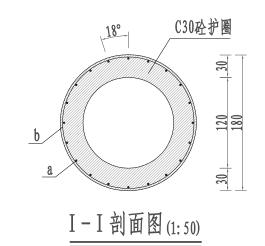



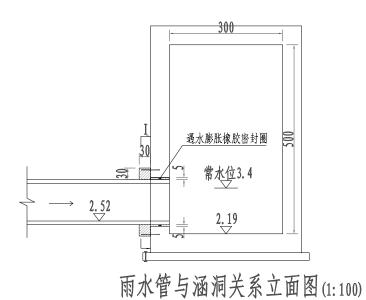




黄质证书编号:A151007237 有效期至:2025年04月22日(12)


┃ ┃ ┃ ┃ ┃ ┃ ┃ ┃ ┃ ┃ ┃ ┃ ┃ ┃ ┃ ┃ ┃ ┃ ┃	工程名称	迎宾大道 (建发央著-文龙路) 段整治项目	医 夕	雨水管与涵洞接头构造图	审定	pt 5 45 ts	项目负责	原东文发生	校 对	林烟壶	工程编号		日期	2021. 08
下四千四二任设月廷设有限公司 	建设单位	莆田市市政工程维护管理处	图 在	的小书与何仍被大将这面	审核	(1/2 200) 10	专业负责	林温弘	设计	李伟鹏	设计阶段	施工图设计	图号	GP-09


说明:



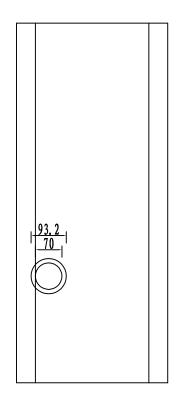

检查与涵洞关系平面图 (1:100)

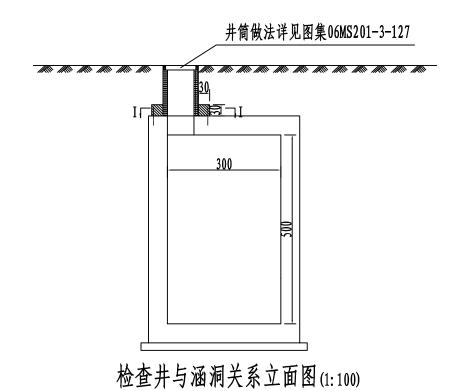

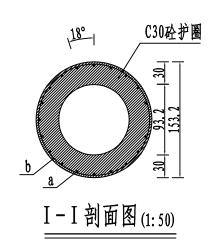

 $\begin{array}{c}
20 \oplus 12 \\
\hline
50
\end{array}$

1型12 477 動 前政(道統 結排水、 等) 早里 轨道交通) 一类A 等)

说明:

1.单位:厘米。

贵质证书编号:A151007237 有效期至:2025年04月22日(12)

■ 中国华西工程设计建设有限公司	工程名称	迎宾大道 (建发央著-文龙路) 段整治项目	夏 夕	检查井与涵洞接头构造图	审定	DE 5 15 15	项目负责	陈红花	校对	林城弘	工程编号		日期	2021. 08
■ 下四十四二任以 1	建设单位	莆田市市政工程维护管理处			审核	1 1 1 2 2	专业负责	林城丘	设计	李伟鹏	设计阶段	施工图设计	图号	GP-10





	· · ·		雨水三	主要工程材料表		, ,			
系统	编号	标准或图号	名称	规格	单位	数量	材料	备注	
	1	12S522,页49	雨水检查井	1800x1800	座	4			
	2	12S522,页33	雨水检查井	1600x1200	座	7			
	3	12S522,页21	雨水检查井	ø1300	座	8			
雨	4	12S522,页21	雨水检查井	ø1100	座	9			
114	5	06MS201-9,页5	八字形排出口	D=1000	座	1			
	6	16S518,页12	双箅雨水□	双箅偏沟式雨水口	座	24			
水	7		级钢筋混凝土管	d1000	*	312			
\1c	8		銀钢筋混凝土管	d800	*	183			
	9		级钢筋混凝土管	d600	*	258			
	10		HDPE缠绕增强管(B型)	d300	*	50		B型管,环刚度≥8KN/m ²	
管	11		土袋围堰		*	113			
Þ	12	06MS201-3,页127	涵洞井筒		座	1			
	13		涵洞清淤	Bx H=5x 3	*	50		清淤厚度为1m	
	14								
	15								
	16								
	17								
	18								
	19								
	20								
	21								美加工图
	22								本 市政 道桥、 给排水、 三元
	23							il i	理轨道交通)一类A 三元
	24							四川省建	美工程设计部里专用


项目负责 伊东公城克专业负责 料2分分 工程编号 审 定 工程名称 迎宾大道 (建发央著-文龙路) 段整治项目 日期 2021.08 中国华西工程设计建设有限公司 图名 雨水工程材料表 审核 设计阶段 施工图设计 图号 建设单位 莆田市市政工程维护管理处 GP-11

黄质证书编号:A151007237 有效期至:2025年04月22日(12)




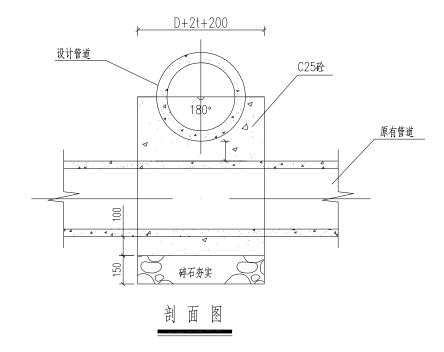

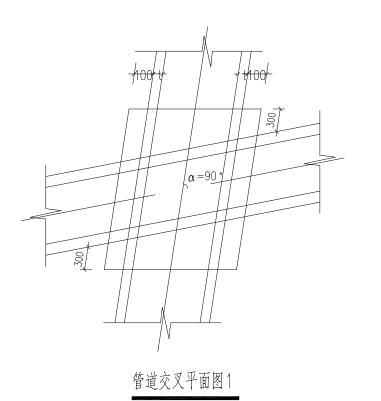

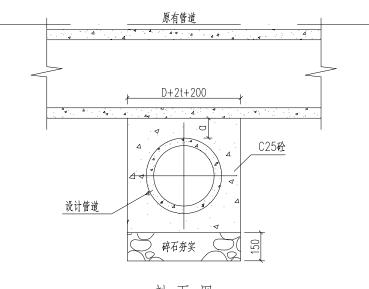

剖面图

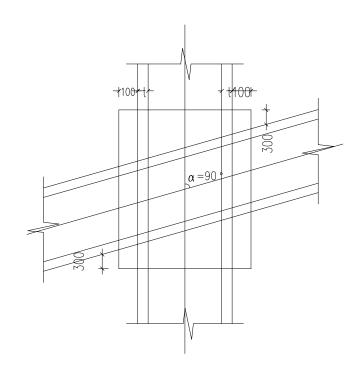


管道交叉平面图2


说明

- 1、本图适用于管道上下交叉,而管壁间
- 2、当交叉管道管壁相碰,而凿去的管项部分不入于管顶 管径的十分之一时,可按以下方法进行交理品再按率图施工。在其由 再取**没有下** 2 1:2水泥砂浆填实粉光,如有较多切筋凿断,须先加环筋连接。

中国华西工程设计建设有限公司	工程名称	迎宾大道(建发央著-文龙路)段整治项目	图 夕	管道上下交叉加固图 (一)	审	定	pto 5 tota	项目负责	陈红花	校对	林城公	工程编号		日期	2021. 08
	建设单位	莆田市市政工程维护管理处	四 43	10000000000000000000000000000000000000	'-to	核		专业负责	林城立	设计	李伟鹏	设计阶段	施工图设计	图号	GP −12



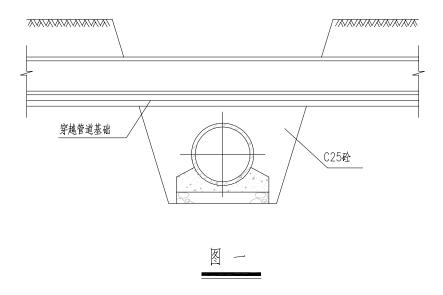


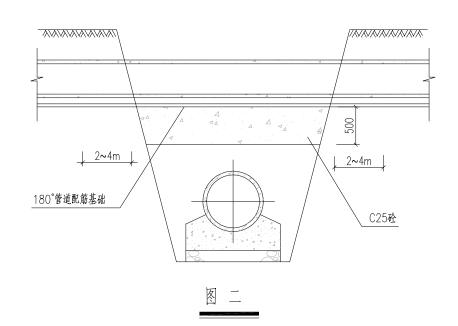


四川省建設工程设计选图专用章 中国华西工程设计建设有限公司 贯得和范围:市政行业中级 于版详编号:A151007237 有效身至:2025年04月22日(12)

迎宾大道 (建发央著-文龙路) 段整治项目 项目负责 产家文献艺 审定 工程名称 工程编号 日期 2021.08 中国华西工程设计建设有限公司 管道上下交叉加固图 (二) 图名 专业负责料级分 审核 设计阶段 施工图设计 图号 建设单位 莆田市市政工程维护管理处 GP-12



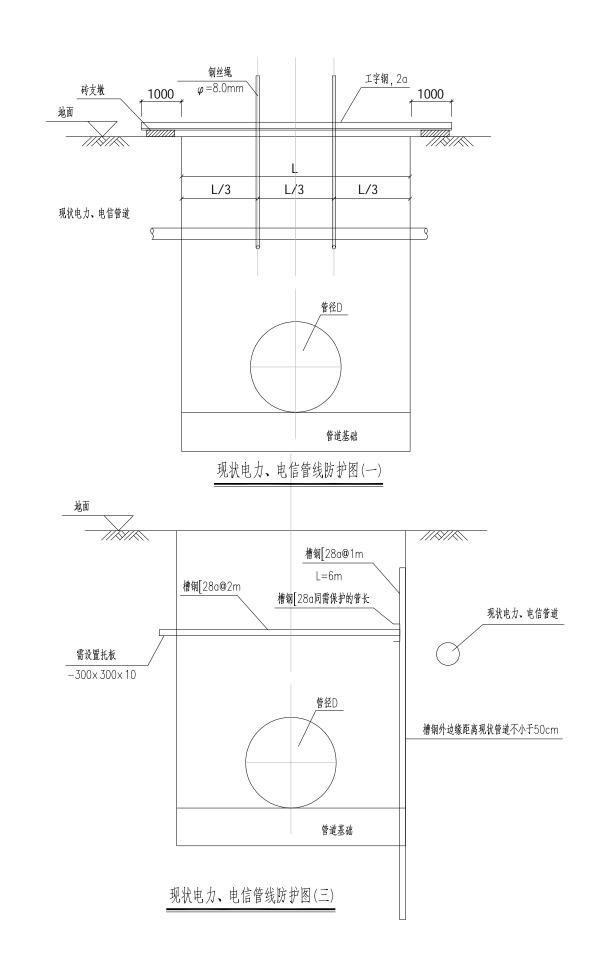

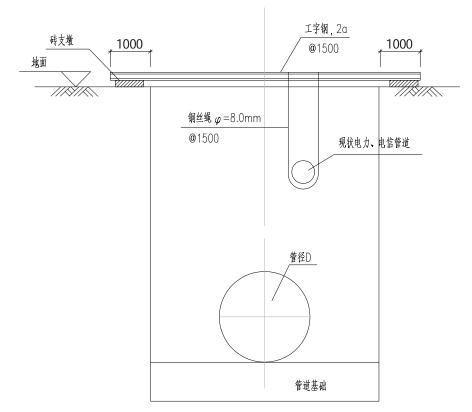

现状电力、电信管线防护图(二)

说明:

- 1.本图尺寸单位:毫米;标高单位:米。
- 2.本图适用于电缆、光缆等软质的现状管道保护。
- 3.由于管槽开挖施工范围现状电力、电信管道形态多样,为保护现状设施的正常使用, 现对现状电力、电信管道提出通用的保护方案,施工时可根据现场情况选用。施工 保护措施时应与业主、监理及设计单位协商取得同意后实施。
- 4.管道开槽施工期间应注意保护现状管线,对于管径>500mm时应根据管材及管槽 开挖情况取得相关单位同意后另行处理。




四州省建设工程设计出图专用章

中国华西工程设计建设有限公司

中国华西工程设计建设有限公司	工程名称	迎宾大道 (建发央著-文龙路) 段整治项目	 图 名 穿越现状管线加固措施大样图(一)	审定的信息	项目负责 产东文存气	校对	林陽波本雄紫甲無	日	期	2021. 08
中国中四上在设计建设有限公司	建设单位	莆田市市政工程维护管理处	因 石 才越况本售级加固有施入杆团(一)	审核	专业负责 林况至	设计	青春神科月時100%計階級共至總配图科前2	22日(軽)	号	GP-13



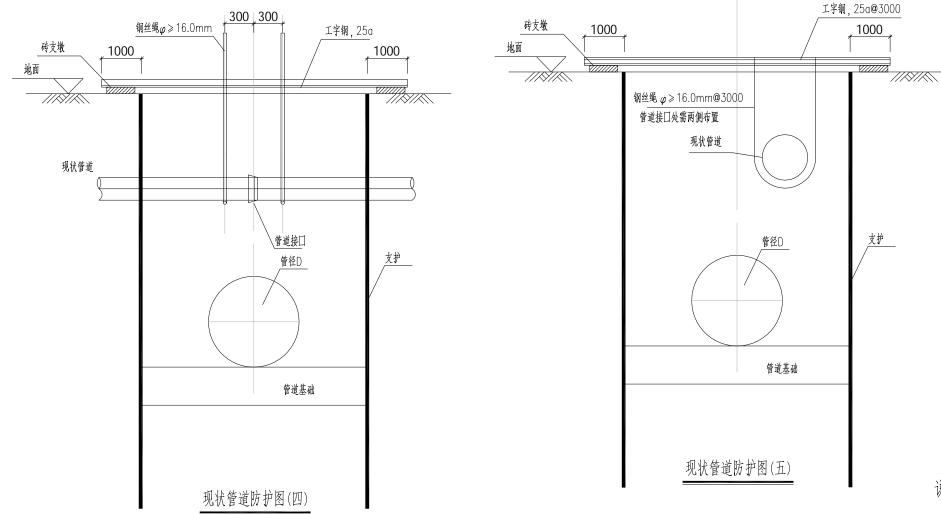

- 1.本图尺寸单位:毫米;标高单位:米。
- 2.本图适用于雨污水管、燃气管道等硬质的现状管道保护。
- 3.由于管槽开挖施工范围现状电力、电信管道形态多样,为保护现状设施的正常使用, 现对现状电力、电信管道提出通用的保护方案,施工时可根据现场情况选用。施工 保护措施时应与业主、监理及设计单位协商取得同意后实施。
- 4. 管道开槽施工期的座据意保护展状管线,对于管径>500mm时应根据管材及管槽 开挖情况取得相关单位同意后另行处理。
- 5.横跨沟槽观达排水管线质量差无法采取保护措施部分,需拆除后恢复、施工期间临时接通处理。 6.施工期间需对裸霉供水管线进行检查、特别更对原旧供水管道的焊接口及锈蚀部位的加固。 防止焊接口断裂及爆发。 7.管道回填完成后临时保护措施应拆除。

7里华西王程设计建设有限公司2021.08 项目负责 医东文松克 审定 校对 迎宾大道 (建发央著-文龙路) 段整治项目 工程名称 中国华西工程设计建设有限公司 图名 | 穿越现状管线加固措施大样图(二) 李/青月19月 设计阶段 施工图设计 图 号 7/15/1007237 有效期至:2023年04月228(12) 审核 建设单位 莆田市市政工程维护管理处 专业负责 设计



第二篇 道路工程





	图纸目录					共1页	第1页
	神色儿说,老孩上梦 上 A 886 、 88 赫以在日		工程编号			档号	
	迎宾大道 (建发央著-文龙路) 段臺治項目		设计阶段	施	设	完成时间	2021.08
序	tal by be 4b.	页	bai 14.	重复	使用图	图纸号	备注
号	图 纸 名 稼	数	图号	院内	院外	张数	一 正
1	施工图设计说明	6					增加
2	破除铺筑平面图	6	DL-01				增加修改
3	路面结构设计图	7	DL-02				
4	路面工程数量表	1	DL-03				
5	施工期交通组织工程数量表	1	DL-04				
6	施工期交通组织设计平面图	4	DL-05				
7	标志牌大样图	1	DL-06				
8	单柱标志牌大样图	2	DL-07				
9	防撞桶大样图	1	DL-08				
10	围挡大样图	1	DL-09				
11	施工标志牌设计图	1	DL-10				
12							
13							
14							
15							
16							
17							
18							
19							
20							
21							
22							
23							
24						1 1	

	型丘大龍		14 Y	Ъш. г	はサバー	5 13			工程	獨サ			档-	7	
	₩7 1/1 .	[(延发)	央著-文力	尼路)	权图的	州日			设计	阶段	施	设	完成田	相	2021.0
序		1.2	,	41				页	lera	н	重复	使用	图纸号	}	γ · π
号	图	纸	名	称				数	图	号	院内	院外	张	数	备 注
1															
2															
3															
19									AND THE PERSON	المال المال	2000				
20								No. of the last of	程. 他	工图	W. A.				
21								10 M	市政位	首桥、给	林、之				
22								通	轨道交	通)-	一类A S	积			
23					四	4	介				法进	V =	与用	竟	
24				1		ا ز کست سیا		1	S	事合	7				
				1	中	国华	2.世	7	程设行	CFT	延伐	有下	公	- 割	

平原安徽东 项目负责 袁光记 本仏か工程編号 迎宾大道 (建发央著-文龙路) 段整治项目 校对 工程名称 审 定 日期 2021.03 中国华西工程设计建设有限公司 图名 目录 审核 设计阶段 施工图设计 图号 建设单位 莆田市市政工程维护管理处 DL-00



施工图设计说明

一、设计依据

- (1) 本专业有关的技术规程、设计规范;
- (2) 地形图资料。

二、采用的主要规范和标准

- (1) 《城市道路工程设计规范》(CJJ 37-2012) 2016版;
- (2) 《城市道路路线设计规范》(CJJ 193-2012);
- (3) 《城市综合交通体系规划标准》(GBT51328-2018);
- (4) 《城镇道路路面设计规范》(CJJ 169-2011);
- (5) 《公路沥青路面设计规范》(JTG D50-2017);
- (6) 《公路水泥混凝土路面设计规范》(JTG D40-2011);
- (7) 《公路沥青路面施工技术规范》(JTG F40-2017);
- (8) 《城市道路路基设计规范》(CJJ194-2013);
- (9) 《无障碍设计规范》(GB 50763-2012):
- (10) 《道路交通标志和标线》(GB5768-3-2009);
- (11) 《给水排水工程结构设计规范》(GB50069-2002);
- (12) 《城市工程管线综合规划规范》(GB50289-2016);
- (13) 《室外排水工程设计规范》(GB 50014-2006)(2016年版);
- (14) 《民用建筑电气设计规范》(JGJ16-2008);
- (15) 《城市道路工程技术规范》(GB 51286-2018);
- (16)建设部、交通部颁发的其它有关规

三、项目概况

1. 现场情况

通过对现场实地踏勘,以及前期协调会议,本次设计迎宾大道品质提升工程沿线现状有裸露的给水管、污水管、雨水管、架空电力线、架空通信电缆线、燃气管及路灯。本次设计仅对迎宾大道建发央著至文龙路积水点进行提升改造。积水点均位于辅路。路线全长 760m,设计速度为 40km/h,路面宽度约为 7m。

2. 抗震设计

莆田县设计抗震设防烈度为7度,设计基本地震加速度值为0.01g,场地地震反应谱特征周期为0.45s。

四、路基工程

本次设计为管道提升改造。利用旧路良好的路基,在管槽开挖处破除开挖并 修复路面的部位,回填材料采用砂性土。路基填料压实度(重型)及强度要求应 按规范执行。

填挖	路床顶面以下深度	路基最小月	玉实度(%)	填料最小强	强度(CBR)
类型	(cm)	主干路	次干路	主干路	次干路
零填或	0~30	95	94	8	6
挖方	30~80	93	-	5	4
	0~30	95	94	8	6
填方	30~80	95	油丁物放	5	4
- 	80~150	93	方政(道桥 给排水	3	3
	>150	92	九道交 週) 一类A: - 13011	第 3	2

路床顶土基模量≥30Mpa.

四川省建设工程设计数图专用章

本工程管槽开挖处断面宽度 较 **如 华路**基本被求 **对** 型机具施工,施工时应严格按照 《城镇道路工程》

由华路基和波弄原友型机械施工时,可采用小

照《城镇道路工程施工与质量验收规范》

贵质证书编号:A151007237 有效期至:2025年04月22日(12)



(CJJ1-2008) 和《公路路基施工技术规范》(JTG/T 3610-2019) 等有关现行施工规程与验收规范执行。

五、路面结构

1. 现状情况

本次设计仅为铺设管槽后对路面进行破除后重新铺筑原路面结构。

辅路路面结构一

4cm 细粒式SBS改性沥青混凝土(AC-13C)

6cm 中粒式沥青混凝土 (AC-20F)


22cm 水泥混凝土 (弯拉强度≥5.0Mpa)

15cm 5%水泥稳定碎石

15cm 3%水泥稳定碎石

15cm 级配碎石

总厚度77cm

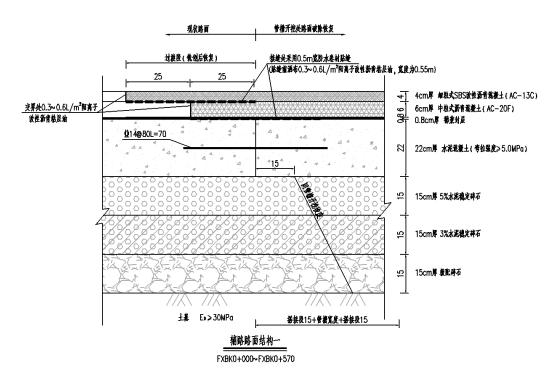

辅路路面结构二


22cm 水泥混凝土 (弯拉强度≥5.0Mpa)

15cm 5%水泥稳定碎石

15cm 3%水泥稳定碎石

15cm 级配碎石

总厚度67cm

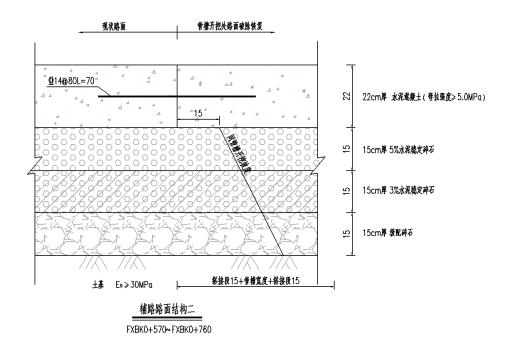

辅路路面结构三

4cm 细粒式SBS改性沥青混凝土(AC-13C)

6cm 中粒式沥青混凝土 (AC-20F)

22cm 水泥混凝土 (弯拉强度≥5.0Mpa)


20cm C20水泥混凝土

25cm 碎石灌砂

总厚度77cm





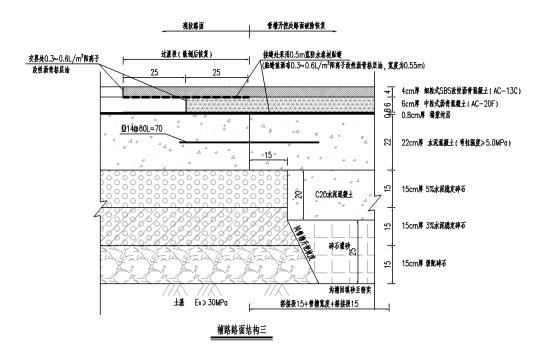


辅路路面结构四

22cm 水泥混凝土 (弯拉强度≥5.0Mpa)

20cm C20水泥混凝土

25cm 碎石灌砂

总厚度67cm

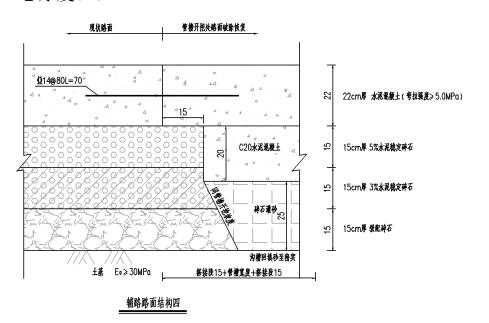

2. 路面各类材料及主要技术指标与要求

1、沥青及沥青混合料

上面层采用细粒式 SBS 改性沥青混凝土(AC-13C),中面层采用 6cm 厚 AC-20F 中粒式沥青混凝土。质量要求见《城镇道路路面设计规范》(CJJ 169-2011)。

2、粗集料

沥青砼的粗集料须采用反击式破碎机加工的碎石。

沥青砼上面层其石料磨光值≥42BPN,磨耗值不大于30%,石料压碎值不大于28%,细长扁平颗粒含量不大于18%,吸水率不大于3%,软石含量不大于5%,石料与沥青的粘附性不小于5级,未掺加抗剥落剂之前粗集料与沥青的粘附性应不低于4级。有条件时,上面层石料压碎值宜≤26%。

沥青砼下面层其石料磨耗值不大于 35%, 石料压碎值不大于 30%, 细长扁平颗粒含量不大于 20%, 吸水率不大于 3%, 软石含量不大于 5%, 石料与沥青的粘附性不小于 4级。

其余指标须符合《公路沥青路面施工技术规范》(JTG F40-2004)表 4.8.2、表 4.8.5 和表 4.8.7 的要求。粗集料应优先选用符合技术要求的碱性石料,并按《公路工程沥青及沥青混合料试验规程》(JTGE20-2011)规定的方法检验其与沥青的粘附性,不符合要求时可掺入干燥磨细消石灰粉或掺加抗剥离剂。

3、细集料及矿粉填料

细集料包括机制砂和石屑,细集料的生产必须由具有生产许可证的采石场、 采砂场生产,细集料必须具有一定的级配,要符合《公路沥青路面施工技术规范》 (JTG F40-2004)中要求的沥青混合料用细集料的规格

矿粉填料必须用石灰岩或岩浆岩中的强基性岩石等憎水性石料经磨细得到的 ***fix*****f:A151007237 **fix****f:2025*****f04月228(12)



矿粉,原石料中的泥土杂质应除净。矿粉应干燥、洁净,能自由地从矿粉仓流出,其质量应符合《公路沥青路面施工技术规范》(JTG F40-2004)表 4.10.1 的要求。上面层填料不能使用回收矿粉粉尘作为矿粉的一部分使用。

4、沥青混合料压实度

压实度采用双控指标,要求马歇尔标准密度的压实度不小于 98%,最大理论密度的压实度控制在 93%~97%,面层实测空隙率应在 3%~7%范围内。

5、沥青混合料材料组成设计

本工程根据道路等级、气候及交通条件,沥青混合料选择采用密级配粗型沥 青混合料。

沥青混合料的矿料级配不宜超出《城镇道路路面设计规范》(CJJ 169-2011)的级配范围。

沥青混合料的配合比设计应遵循《公路沥青路面施工技术规范》(JTG F40—2004)的有关规定执行,必须进行热拌沥青混合料的目标配合比、生产配合比及生产配合比验证三个阶段,确定矿料级配及最佳沥青用量。

对于公称最大粒径等于或小于 13mm 的密级配沥青混合料(上面层),必须进行以下条件使用性能的检验。

高温抗车辙性能检验

按"沥青混合料车辙试验"方法(T0719)测定的动稳定度(60℃, 0.7MPa)普通沥青混合料不应低于 1000 次/mm。

水稳性检验

- a、采用"沥青混合料马歇尔稳定度试验"方法(T0790)测定的 48h 浸水马歇尔残留稳定度,普通沥青混合料不应小于 80%。
- b、采用"沥青混合料冻融劈裂试验"方法测定的劈裂强度比普通沥青混合料不应小于 75%。
 - c、渗水性检验。宜利用轻碾机械成型的车辙试验试件,脱模架起进行渗水试

验,渗水系数要求密级配沥青砼不大于 120ml/min。

抗裂性能检验

宜对密级配沥青混合料在温度-10℃、加载速率 50mm/min 的条件下进行弯曲 试验(T0728)。沥青混合料低温弯曲试验破坏应变: 普通沥青砼不小于 2000 μ ε。

总之,各层沥青混合料配合比设计应采用符合设计和施工规范的级配及沥青 用量,并根据地区温度情况和实践经验,通过试验确定。

6、沥青粘层

为确保沥青砼层间的连接,本工程在各沥青面层下必须喷洒沥青粘层油,粘层油采用快裂喷洒型乳化沥青,所使用的基质沥青标号与主层沥青混合料相同,沥青用量为 0.4L/m²,并通过试洒确定。

7、沥青透层

为确保沥青砼同砼层连接,本工程的砼层顶喷洒沥青透层油。透层油质量应符合《城镇道路路面设计规范》(CJJ 169-2011)的要求。

8、碎石

用于基层的碎石应满足表 1 所列性能要求:

表 1 基层碎石性能要求

项目	要求
扁平颗粒含量 %	≤20
压碎值 %	≤30

1)级配组成

用于基层的碎石的配合比应分别满足表之所列要

表 2 基层材料 蔣密齊通 级配要求

	40	31.5	19	9四川省委	超工程设计	9 新用 鄣	075	液限	塑限
基层	_	100	68~86	38 458 422	5-321110下28过8	門公司(~3	<28	<9

贵质证书编号:A151007237 有效期至:2025年04月22日(12)



2) 性能要求

3%水泥稳定级配碎石 7 天无侧限抗压强度不小于 2.5MPa,5%水泥稳定级配碎石 7 天无侧限抗压强度不小于 3.5MPa。

3) 施工技术要求

在路基验收合格后,即可进行底基层施工;在底基层验收合格后,即可进行基层施工。底基层和基层施工应满足下列技术要求:

- a、在施工过程中,水泥稳定级配碎石基层配料要准确,根据施工时气温情况,用水量在拌合时以处于最佳含水量-1.5%~1.5%为宜,以保证水泥稳定级配碎石在现场摊铺时含水量接近最佳含水量。
- b、摊铺时要有专人检查质量,防止水泥稳定级配碎石离析,产生离析的水泥 稳定级配碎石应及时调整。保证基层成型后的路拱与路基的路拱一致。
- c、碾压作业要保证水泥稳定级配碎石在最佳含水量时开始碾压,并严格控制 压实质量,保证基层的压实度达 98%以上。
- d、基层施工结束,即开始养生,养生期间,禁止一切车辆通行(包括施工车辆)。
- e、养生结束,即可按照有关设计文件和验收规范规定进行验收。在强度达不到规范和设计文件质量要求的地方,应分析原因,采取加固措施,杜绝质量隐患。
 - (4) 级配碎石(底基层)材料技术要求

a、材料要求:

级配碎石用做底基层时,碎石的最大粒径不应超过 37.5mm,采用重型击实标准时,压实度应大于 96%, CBR 值不应小于 80%。级配碎石宜用几种粒径不同的碎石和石屑掺配拌制而成,其集料的级配组成应符合表 3 的规定。

表 3 级配碎石的级配组成

	通过下列筛孔(mm)的质量百分率(%)										
层位	37.5	31.5	26.5	16	9.5	4. 75	1. 18	0.6	0. 075	液限	塑指
基层	100	85~100	65~85	42~67	20~40	10~27	8~20	5~18	0~10	<25	<8

b、施工要点

级配碎石施工时,应遵守下列规定:

- ①颗粒组成应是一根顺滑的曲线;
- ②配料必须准确:
- ③塑性指数应符合规定;
- ④混合料必须拌合均匀,没有粗细颗粒离析现象;
- ⑤在最佳含水量时进行碾压,直到达到按重型击实试验法要求的压实度。
- ⑥应使用 12t 以上三轮压路机碾压,每层的压实厚度不宜超过 15~18cm。用重型振动压路机和轮胎压路机碾压时,每层的压实厚度可达到 20cm。

(10) 水泥砼路面

水泥砼路面设计以中华人民共和国行业标准《公路水泥混凝土路面设计规范》(JTG D40—2011)为依据,路面设计可靠度安全等级为一级,设计基准期为 15年,目标可靠指标为 1.28,目标可靠度为 90%,其设计荷载根据交通量以 100KN的单轴双轮组荷载为标准轴载进行折算,设计交通等级为重交通等级,路面的材料性能和结构尺寸参数的变异水平等级为低级,相应的主要设计参数的变异系数的变化范围见下表:

变异系数	数(论)的变化范围
变异水平等级	県里 轨道交通)一类A 三、低
水泥混凝土弯拉强度、弯四牌	省東臺工程设计微观专用章0.10
	华西工程设计建设指标2000.25
水泥混凝土面层 享度	說:市政行业中級 0.02 <cv≤0.04< th=""></cv≤0.04<>
于质证书	编号:A151007237 有效期至:2025年04月22日(12)



砼路面设计弯拉强度为 5.0MPa。水泥采用强度高、收缩性小、耐磨性强的水泥。砼粗骨料其强度不低于 Ⅱ级,颗粒应接近立方体,混凝土用的砂应选用质地坚硬、耐久并有良好级配、含泥量少的中粗砂。

接缝: 胀缝接缝板应选用能适应混凝土板膨胀收缩、施工时不变形、复原率高和耐久性好的材料。可选用泡沫橡胶板、沥青纤维板、木材类或纤维类板。接缝填料应选用与混凝土接缝槽壁粘结力强、回弹性好、适应混凝土板收缩、不溶于水、不渗水、高温时不流淌、低温时不脆裂、耐老化的材料。常用的填缝材料有聚氨酯焦油类、氯丁橡胶类、乳化沥青类、聚氯乙烯胶泥、沥青橡胶类、沥青玛蹄脂及橡胶嵌缝条。

砼板块锐角处应设置角隅钢筋等。

3. 施工注意事项


(1)施工之前,认真组织相关测量人员,对图纸提供的水准点及中心测量校核,并加密水准导线点,对有关控制桩采取加固保护措施。


水泥稳定级配碎石施工的日最低气温应在5℃以上。在雨季施工时要特别注意气候的变化,勿使水泥和混合料遭受雨淋,降雨时必须停止施工。碾压时应在混合料处于或者略大于最佳含水量时进行碾压,直至达到按照重型击实方法确定的压实度。


- (2) 水泥稳定级配碎石采用集中拌和。各种规格的集料应分别堆放,不得混杂; 放集料的场地应进行硬化,细集料应进行覆盖,防止雨淋。
- 3)在路面结构层施工前,必须将各种所需埋设的横向管线及有关路面排水设施提前完成。
- 4)水泥混凝土路面表面应采用硬刻槽处理,槽深 3~5mm,槽宽 3mm,槽间距在 12~24mm 之间随机调整。
- 5)路面施工应以专业队伍施工为主,集中统一施工。砼板的弯拉强度不能小于 5.0MPa,做试块检验,验收时应有试验报告,注意高温下控制初凝时间,严格


按设计配合比施工,及时切割以防止路面出现裂缝,切缝一定要全切断不应留头。 水泥稳定碎石碾压必须在最佳含水量(由实验确定)下达到按重型击实试验法确 定的要求压实度。




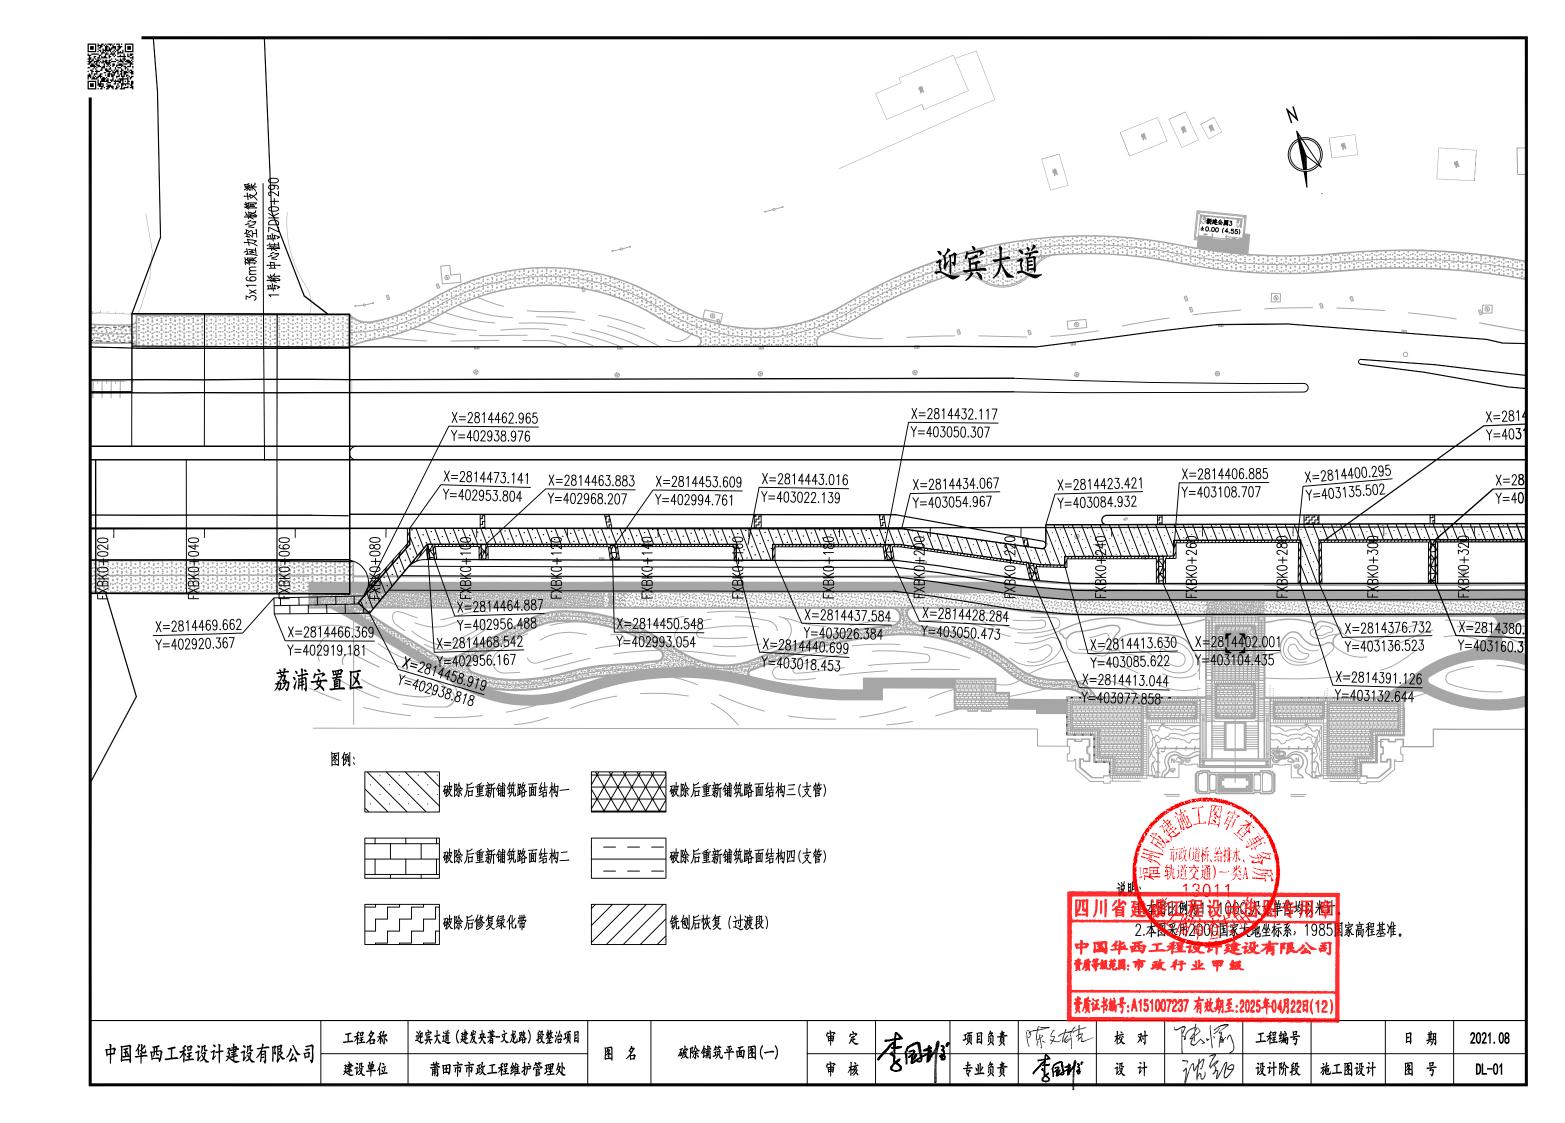


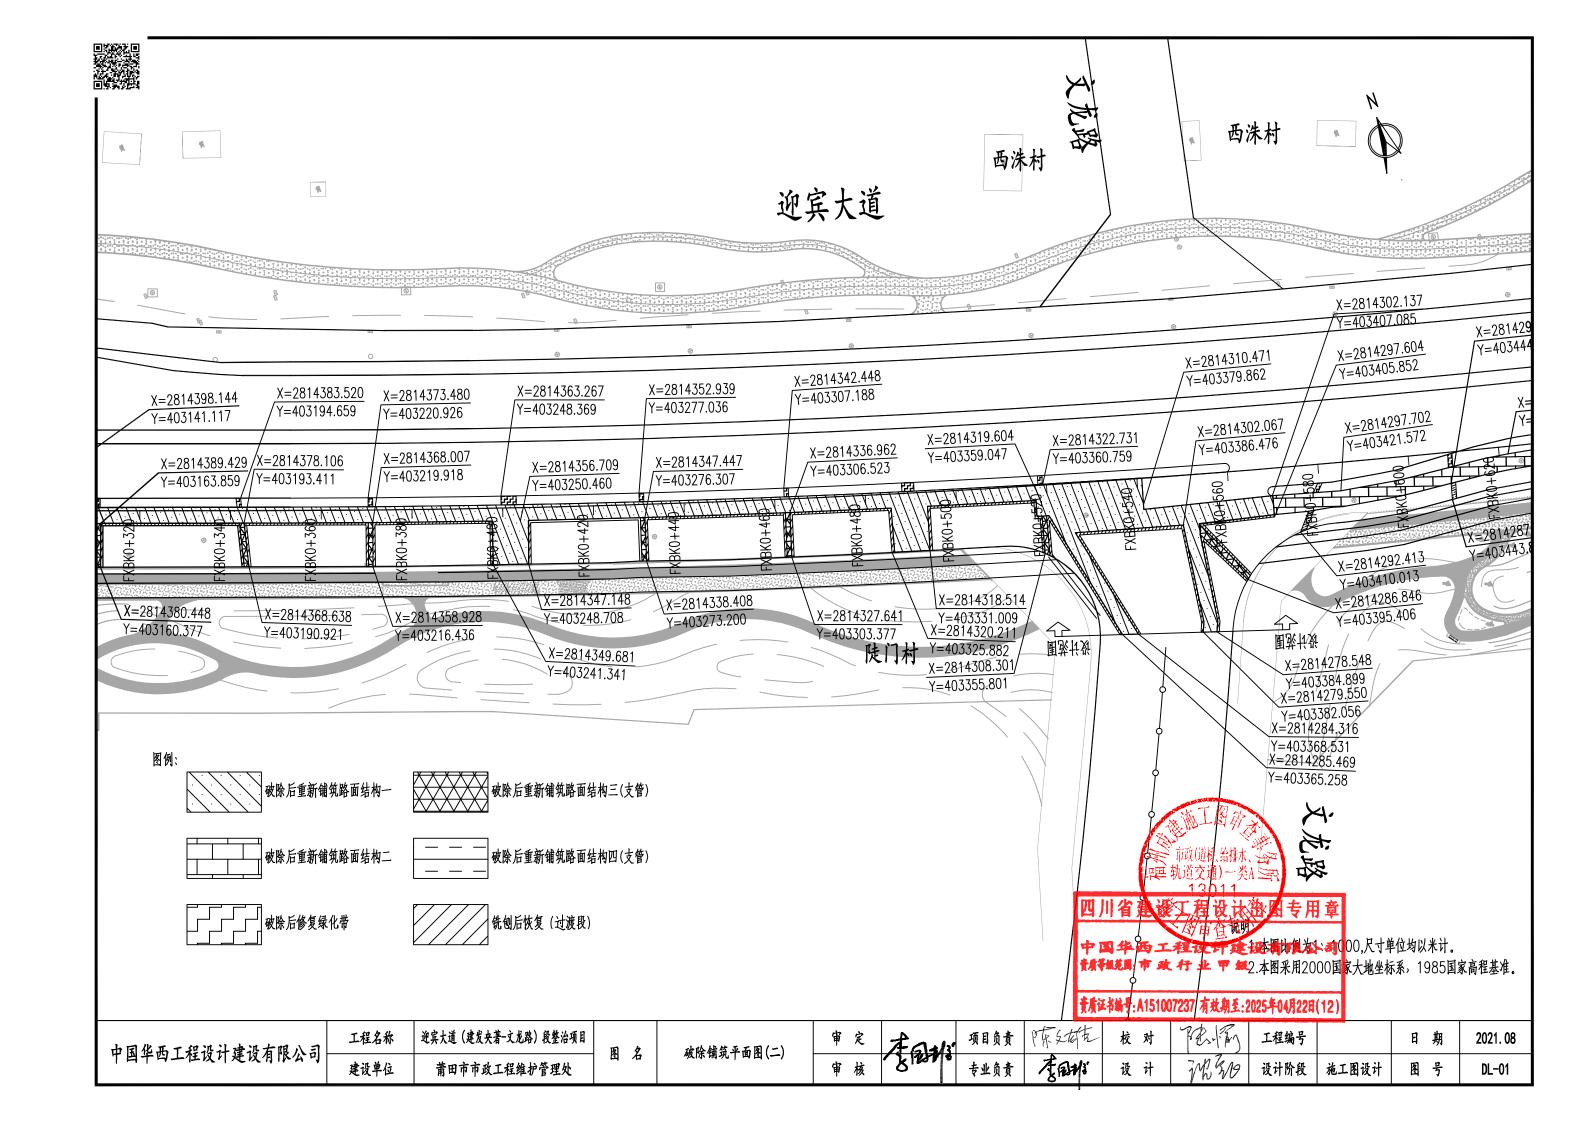

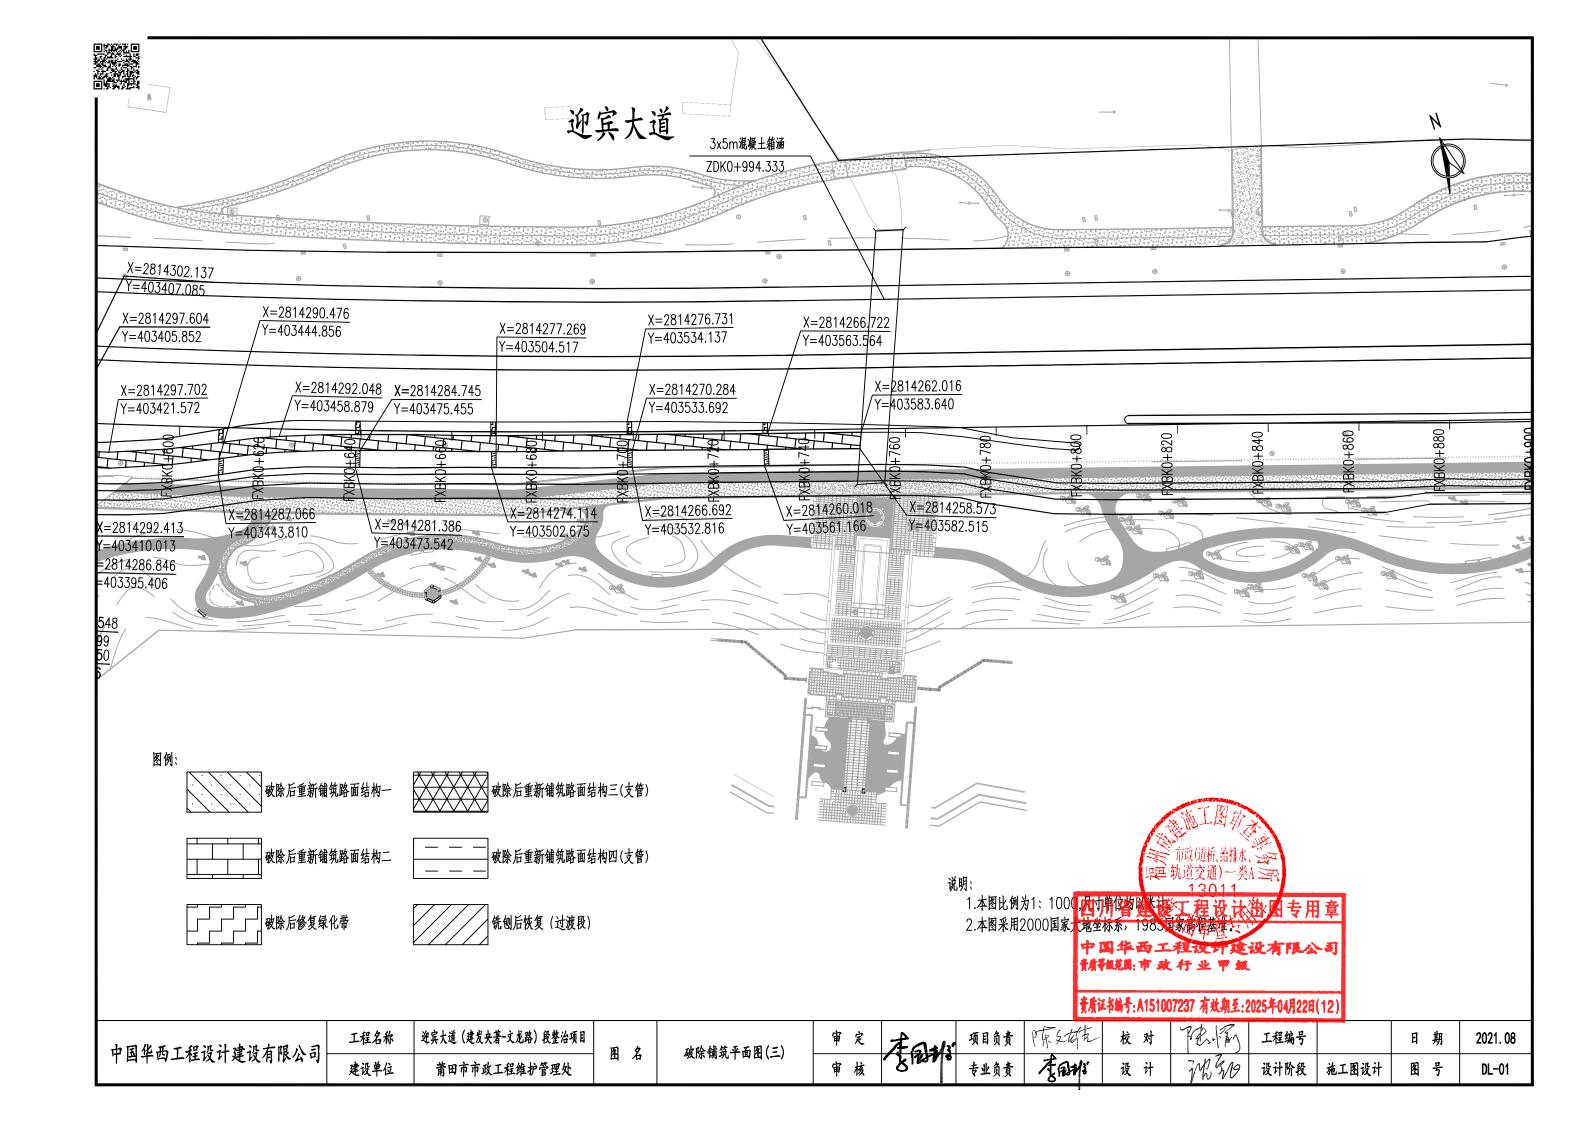

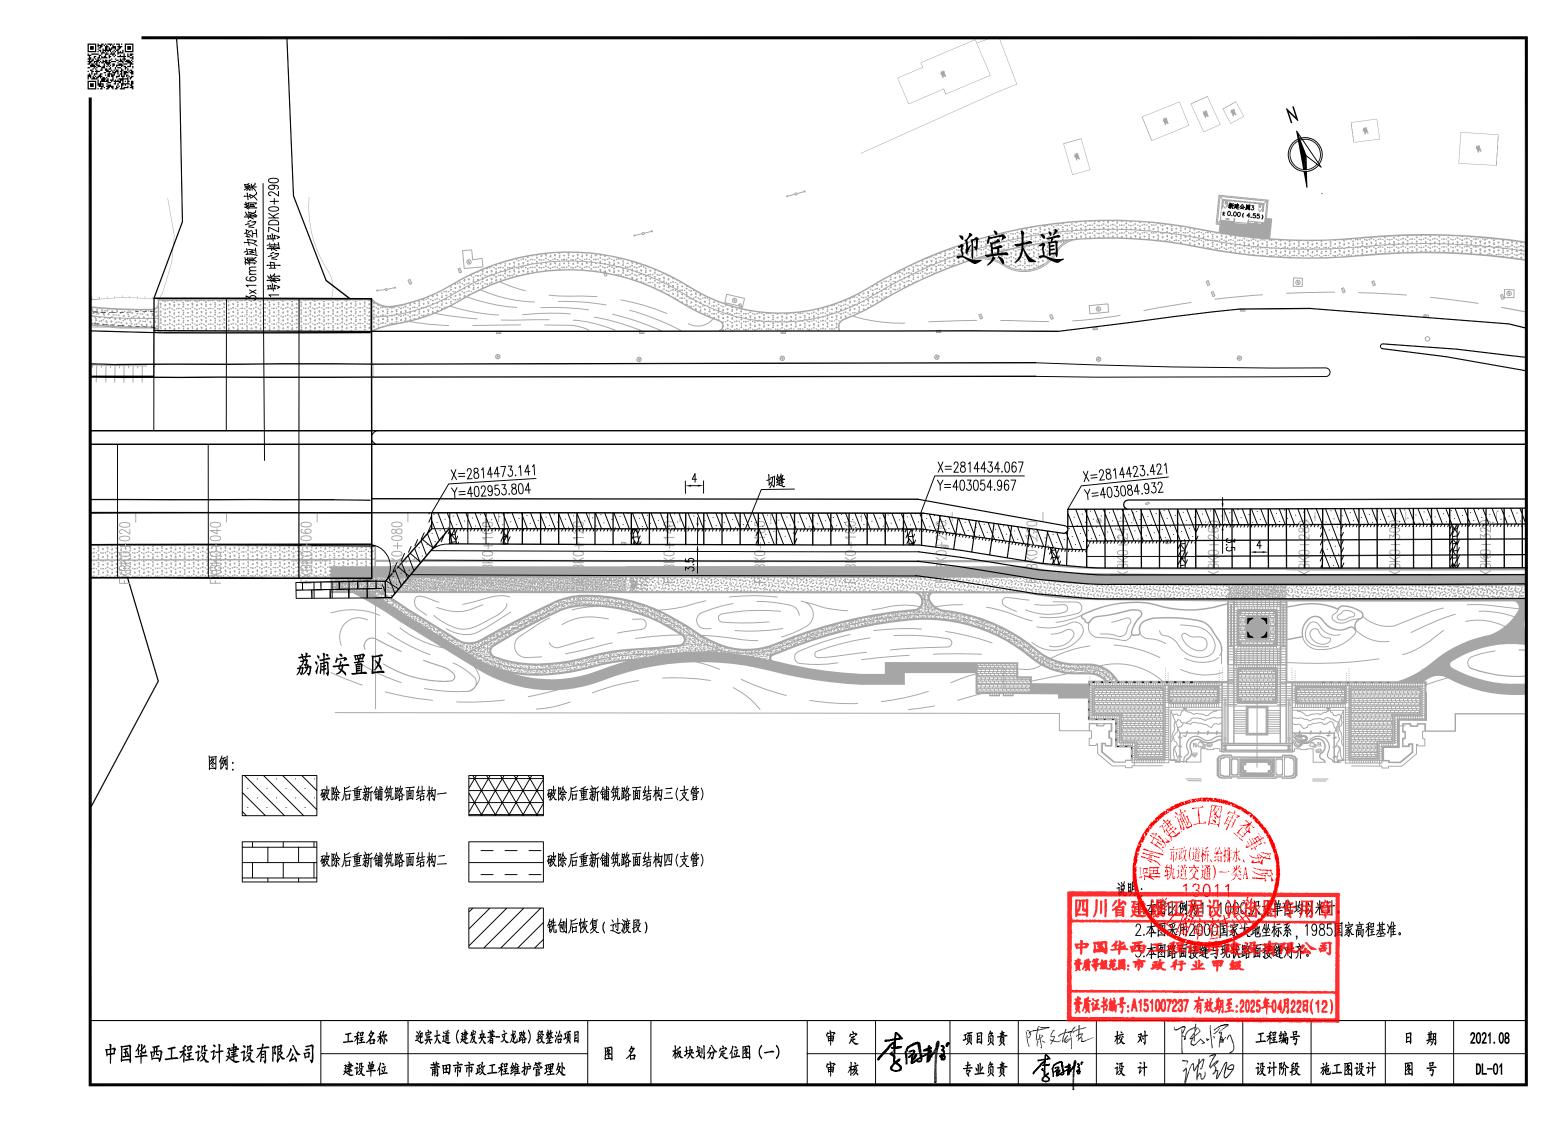

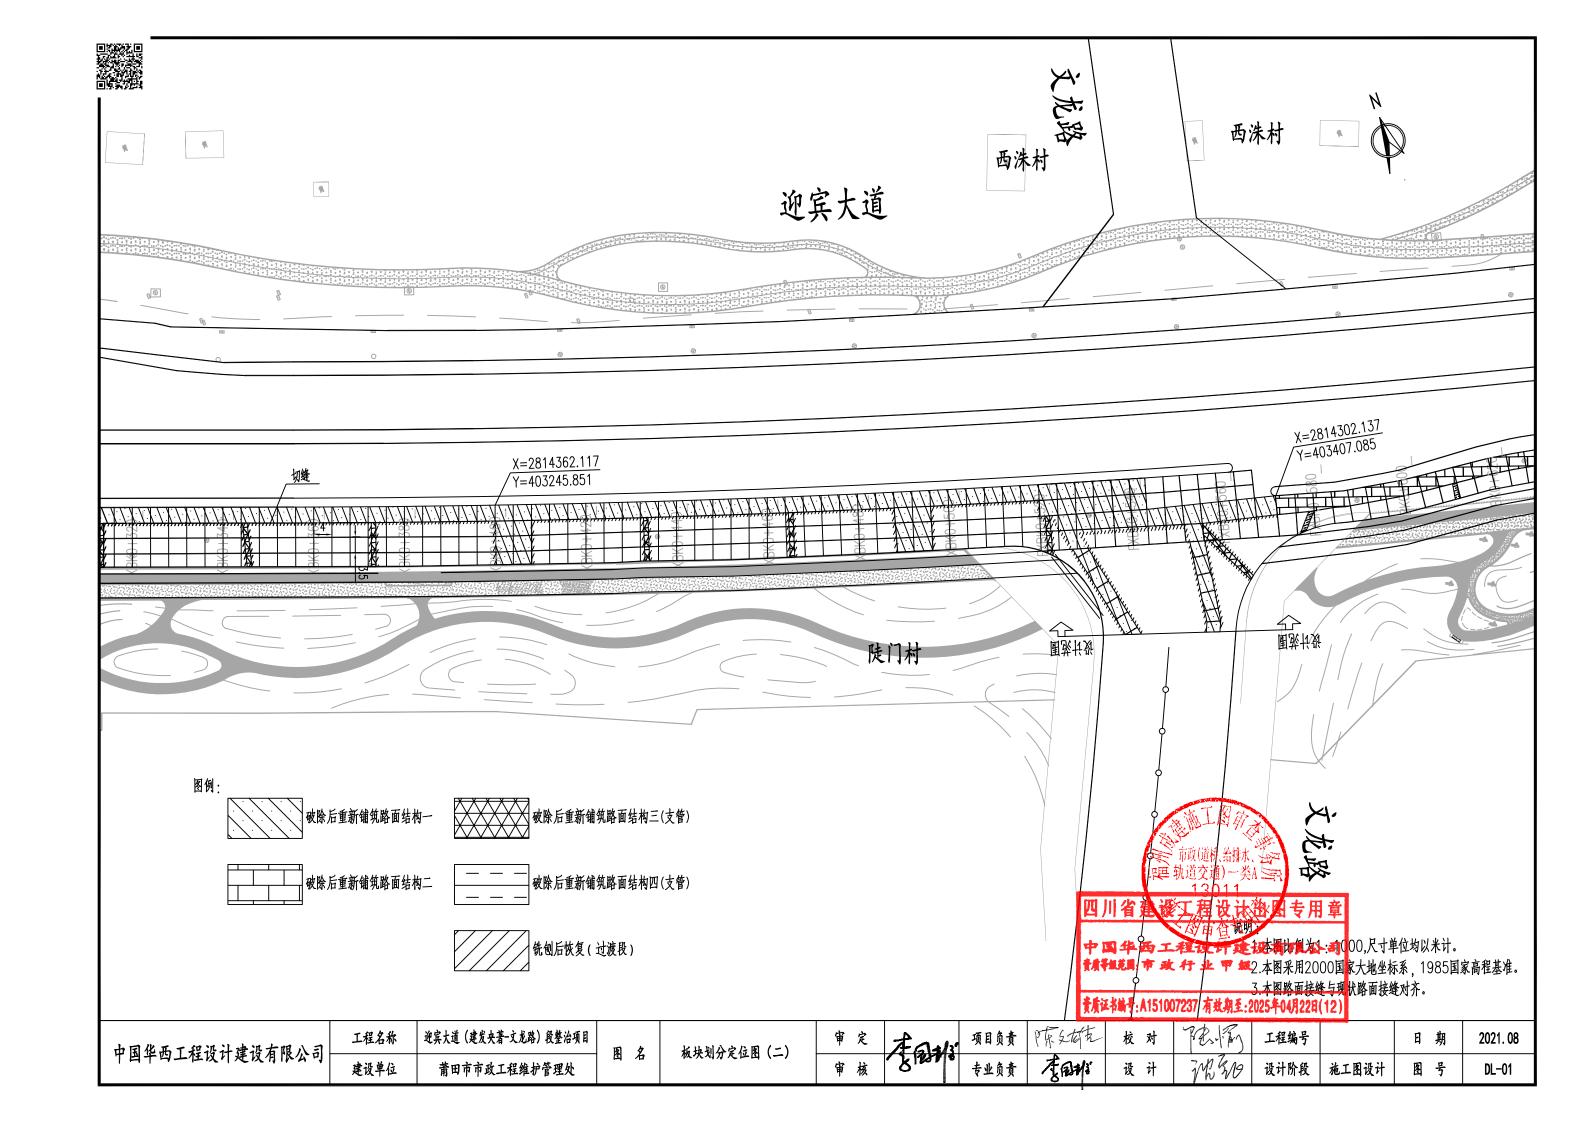

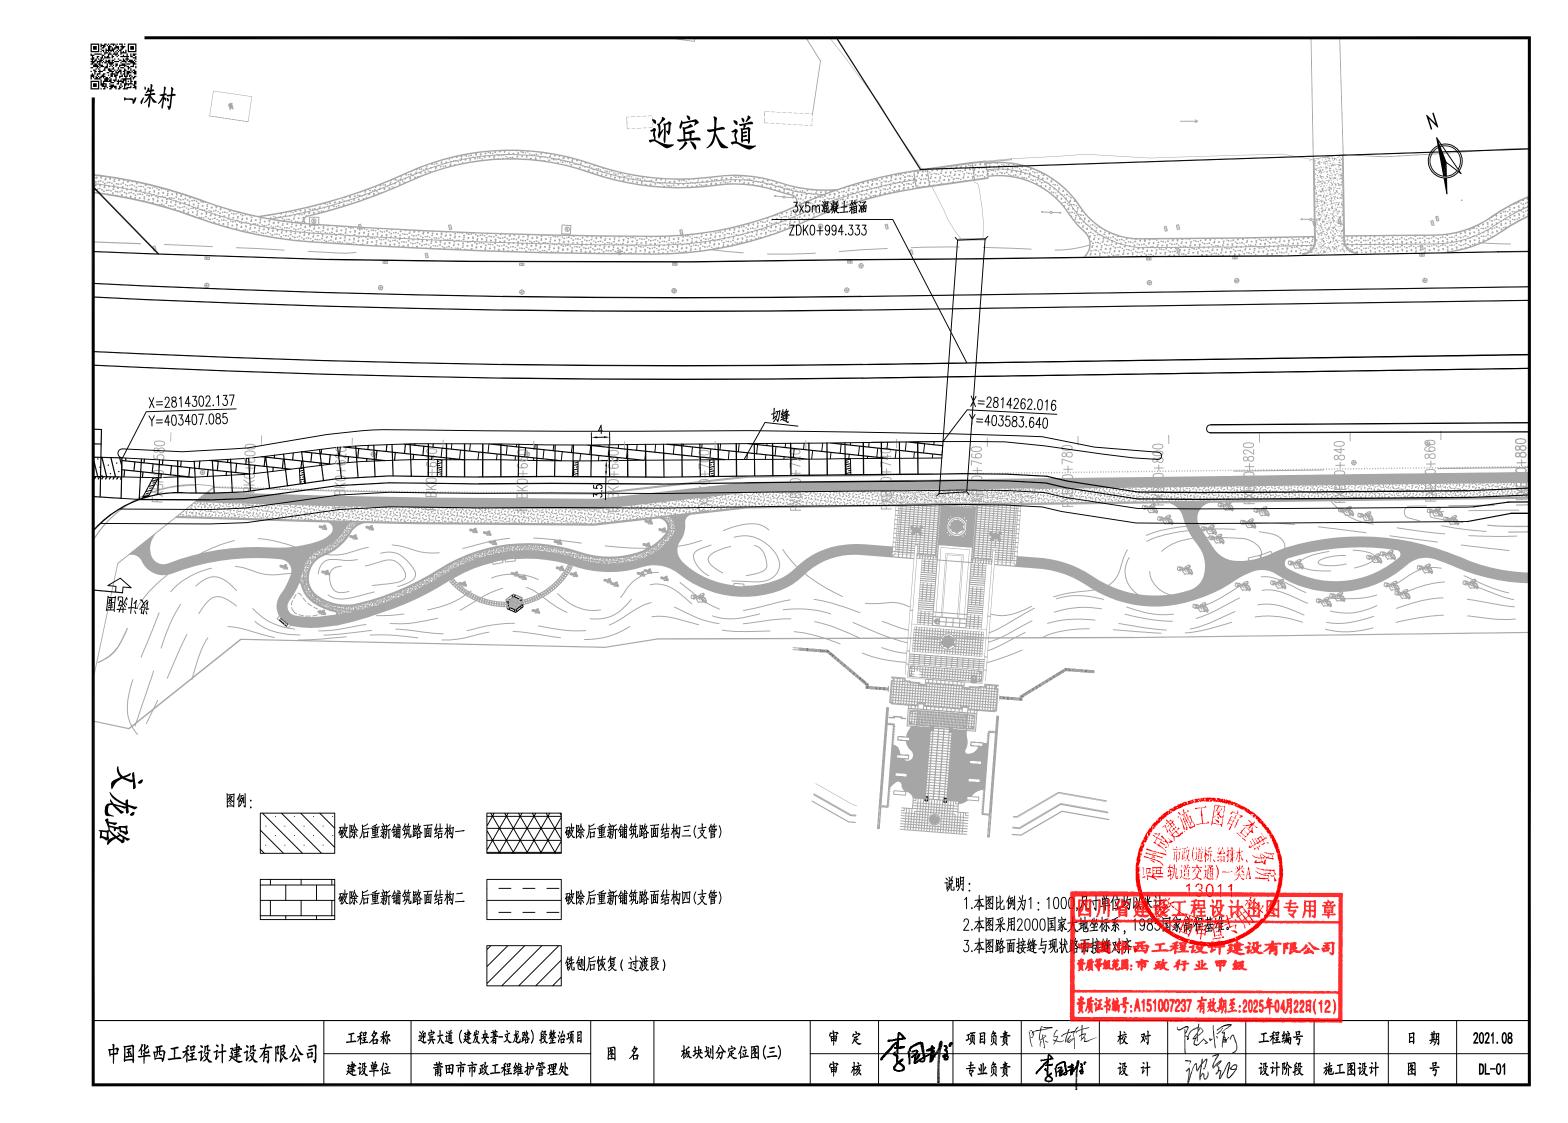




| 1.5次 | 1.5x |

现状路面结构布置图 FXBK0+000~FXBK0+570 1:20


15cm厚 级配碎石

李阳子 项目负责 去业后来 工程名称 迎宾大道 (建发央著-文龙路) 段整治项目 工程编号 日期 2021.08 中国华西工程设计建设有限公司 路面结构设计图(一) 图名 春田村 建设单位 莆田市市政工程维护管理处 专业负责 设计 设计阶段 施工图设计 图号 DL-02



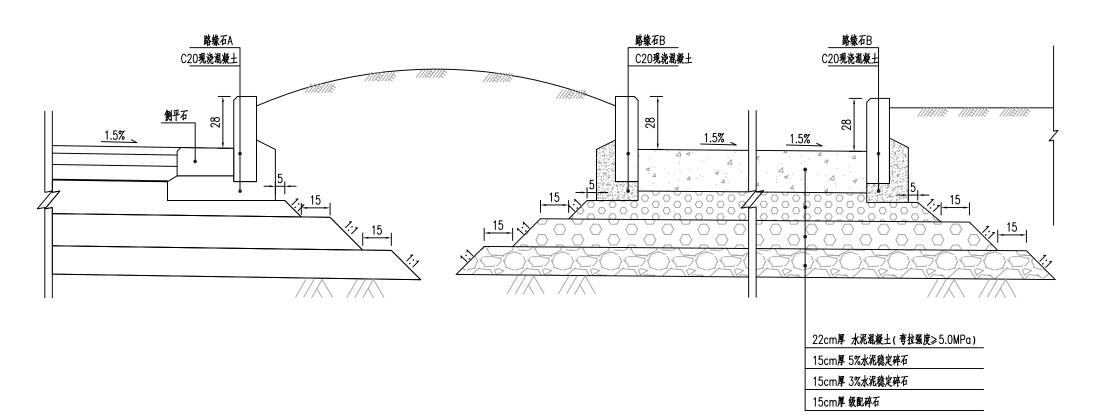

现状路面结构布置图 FXBK0+570~FXBK0+760 1:20

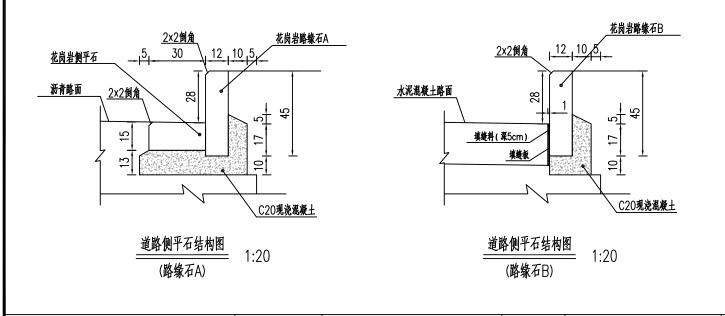



市政道統治排水、 中国华西工程设计建设有限公司

1、本区大桥产单位:厘米。

2、设计位据部级《城镇道路路典设计规范》(C.L. 169-2012在关州


迎宾大道 (建发央著-文龙路) 段整治项目 项目负责 工程名称 日期 工程编号 2021.08 中国华西工程设计建设有限公司 图名 路面结构设计图(二) 春日村 建设单位 专业负责 设计 设计阶段 施工图设计 图号 莆田市市政工程维护管理处 DL-02

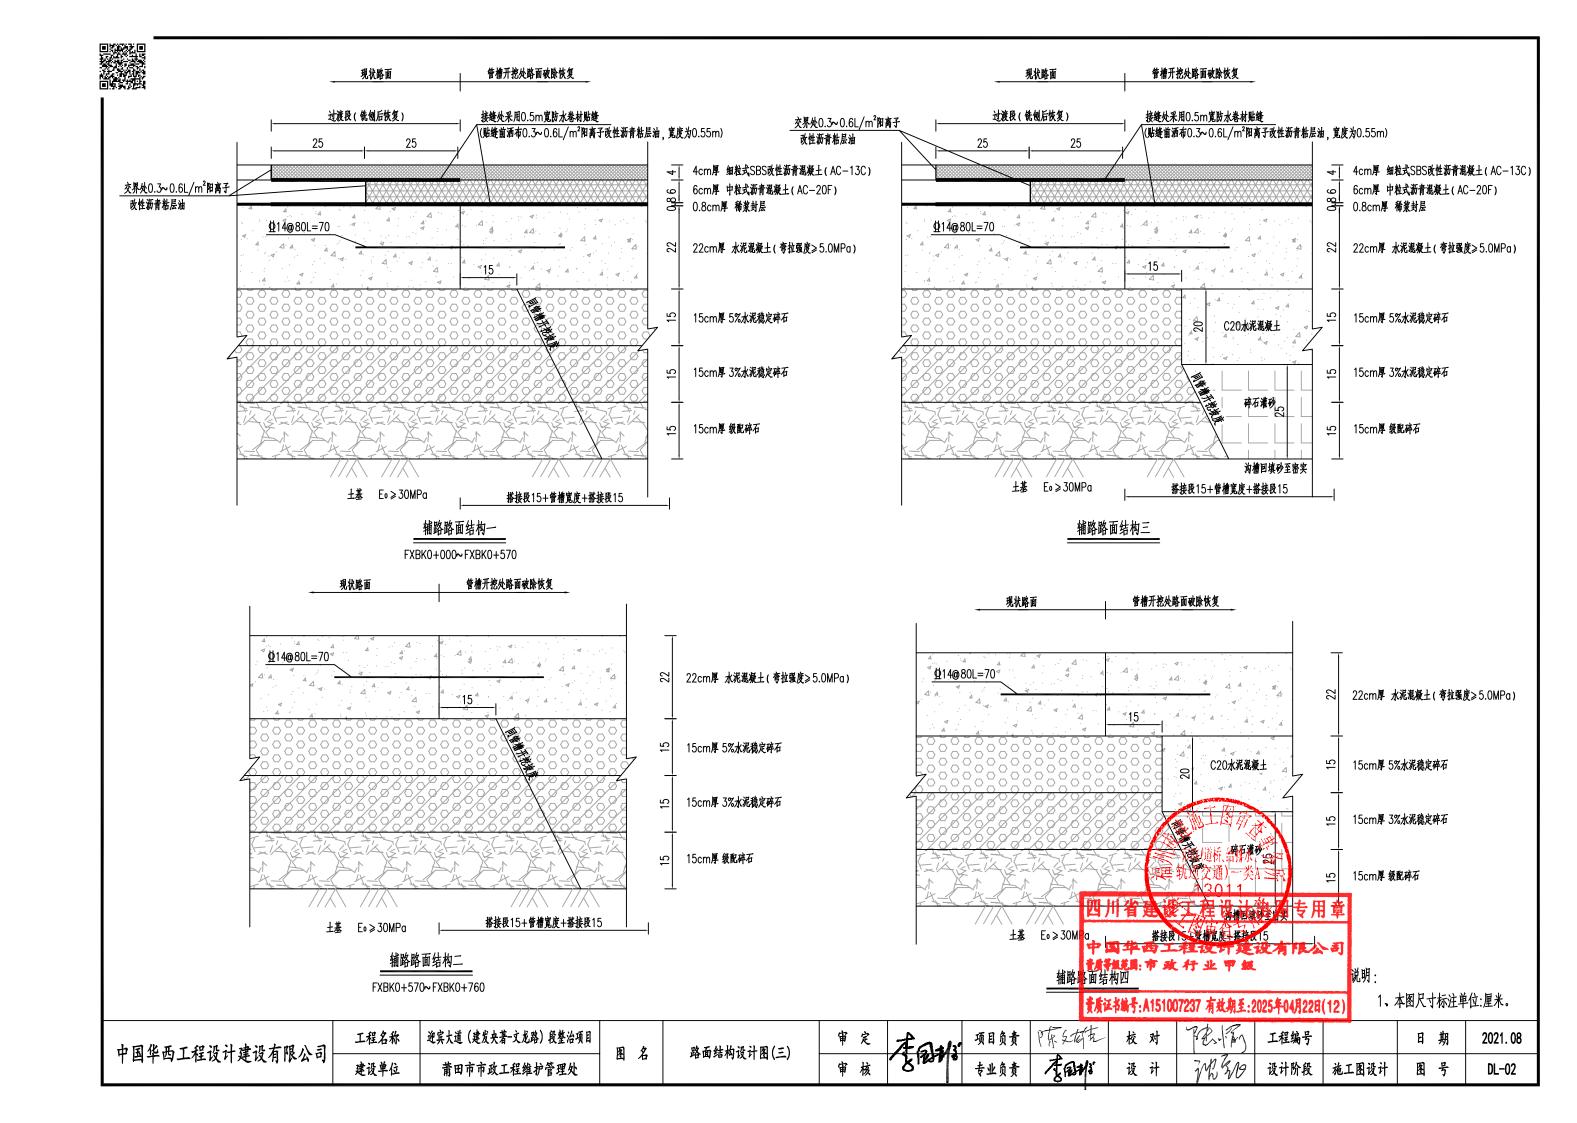


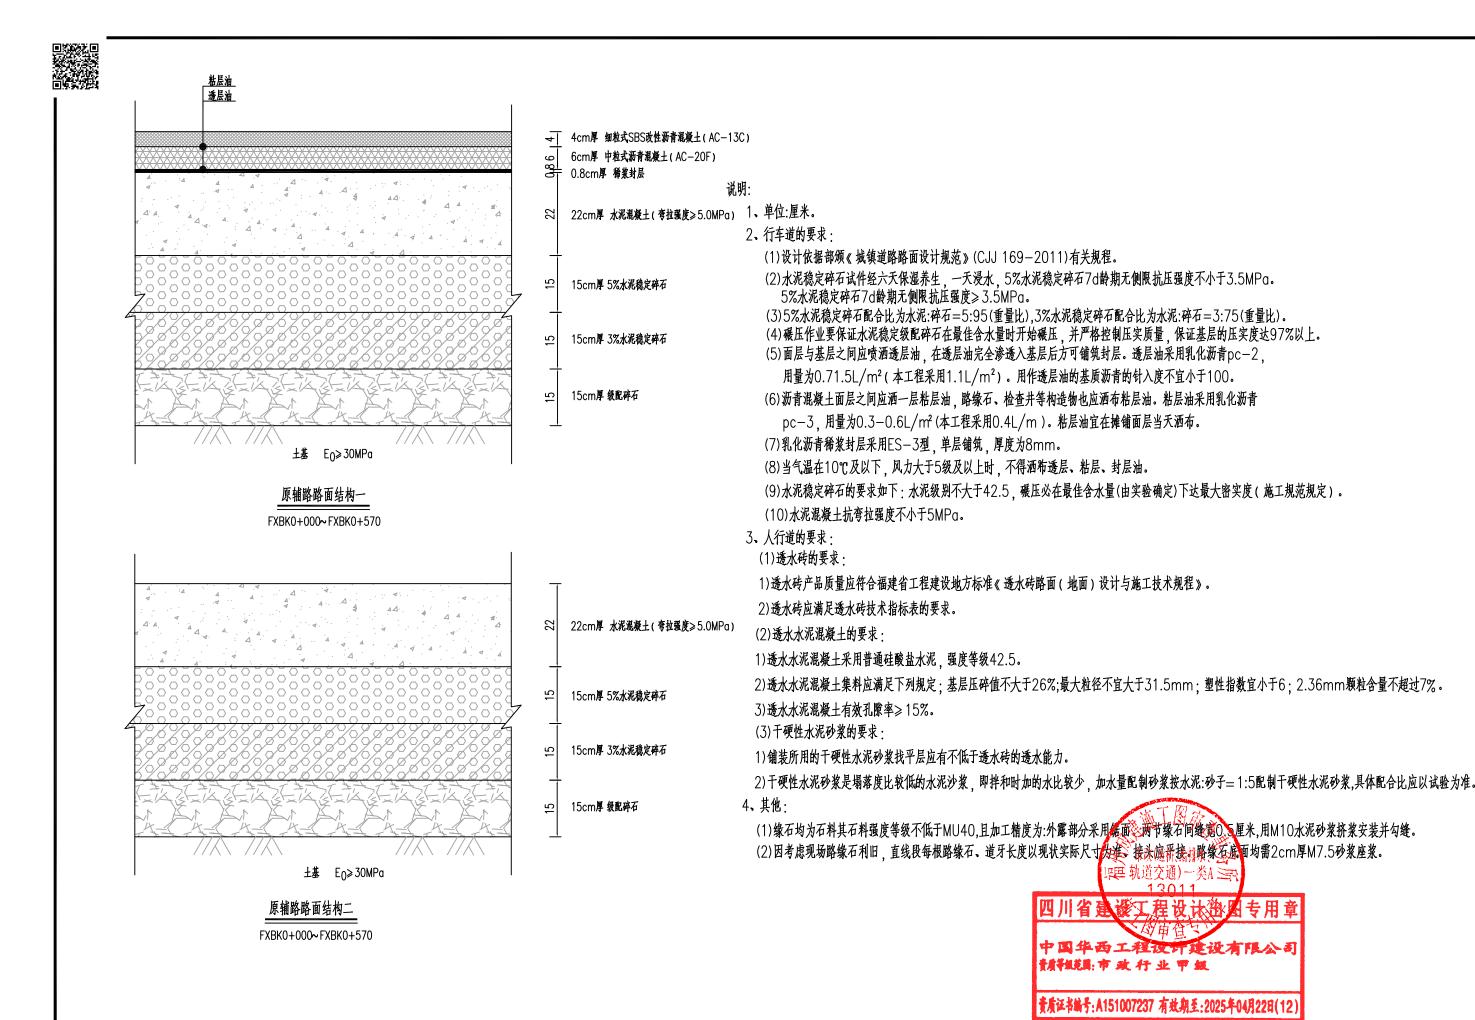


中东文林东 工程名称 迎宾大道 (建发央著-文龙路) 段整治项目 校对 项目负责 工程编号 日期 2021.08 中国华西工程设计建设有限公司 路面结构设计图(四) 图名 WWW. 李丽彬 建设单位 设计 设计阶段 植工图设计 图号 莆田市市政工程维护管理处 专业负责 DL-02



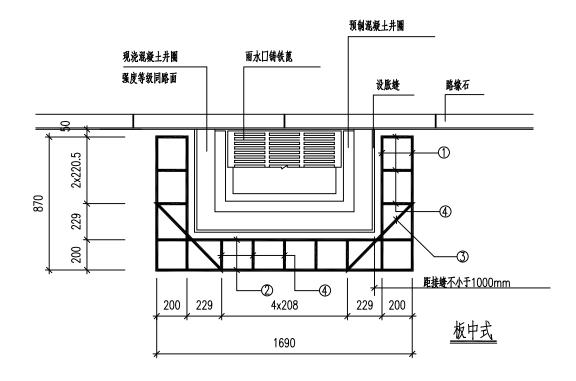

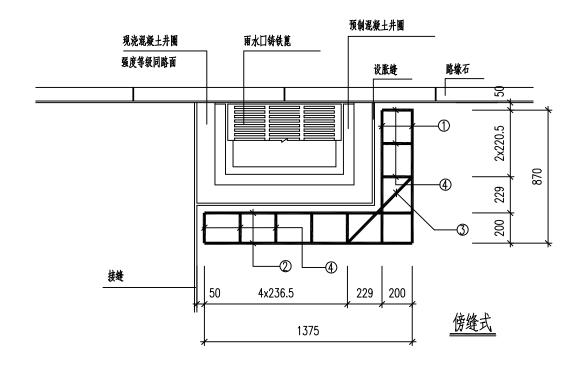

雨水口周围混凝土板加固平面图 1:25

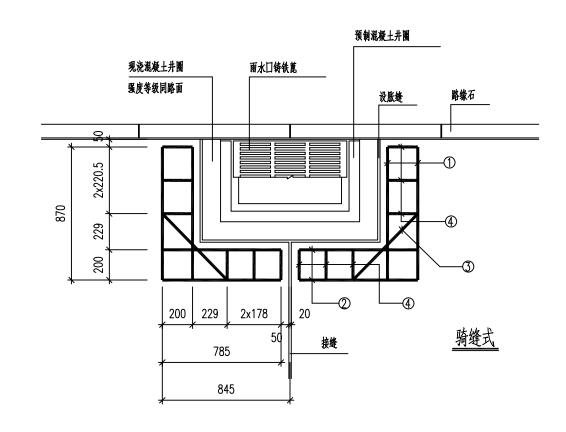


一个雨水口补强钢筋数量表


型式	钢筋号	钢筋简图	直径	每根长(cm)	根数	总长(m)	重量(kg)	总重(kg)
板	1	<u> </u>	Ф10	100.0	8	8.00	4.94	
	2	<u> </u>	Ф10	182.0	4	7.28	4.49	13.81
中式	3	<u> </u>	Ф10	73.6	4	2.94	1.81	13.01
八	4	21.6 4	Ф6	77.2	15	11.58	2.57	
傍	①	<u> </u>	Ф10	100.0	4	4.00	2.47	
缝	0	137.5	Ф10	150.5	2 2 2 2 2 2 2 2 2 2 2 2 2 2 2 2 2 2 2	6.02	3.71	8.80
赶式	3	<u> </u>	Ф10	73.6	18	-图4	0.91	0.00
Д	4	21.6 😤	Ф6	77.2	10	7.72	<u>w</u> 171	
骑	①	<u> </u>	Ф10	1 6.0	198道	7. 8.00 .	±34±94	
推	0	<u> </u>	Ф10	(科罗勒	進父	理)7.32天A	<u>₹</u> 5	14.01
赶式	3	60.6	Φ10	10.73.6		2.94		
Д,	4	21.6 😤	⊕ 6	自 建		42.5	2.74	用章
					SIF	鱼		
			中国	华西工	主	扩 建 i	及有限	公司

黄质证书编号: A15和BPB对有镀衡星凭成24的不完2日(12)


┃ ┃ 中国华西工程设计建设有限公司 ┃	工程名称	迎宾大道 (建发央著-文龙路) 段整治项目	版 夕	雨水口周围混凝土板加固图 (一)	审定	A GAK	项目负责	原文成艺	校对	P. 137	工程编号		日期	2021. 08
十四十四二任以月廷以有16公可 -	建设单位	莆田市市政工程维护管理处	EQ AB		审核	7 7 1237 9	专业负责	हैं कियां	设计	MEN	设计阶段	施工图设计	图号	DL-02



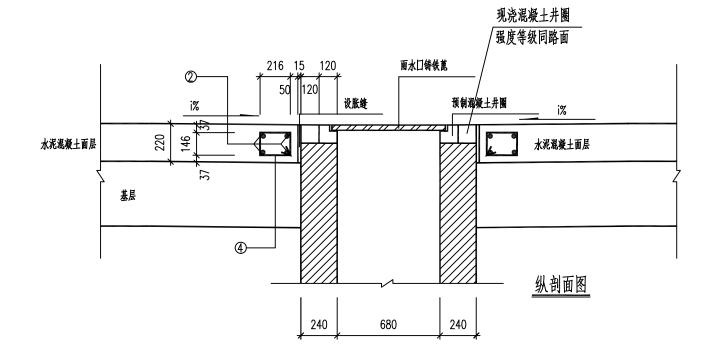

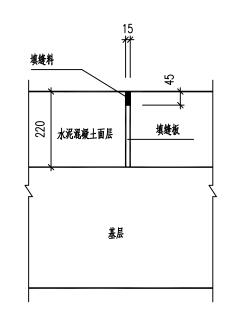

<u> 胀缝构造图</u> 1:12.5

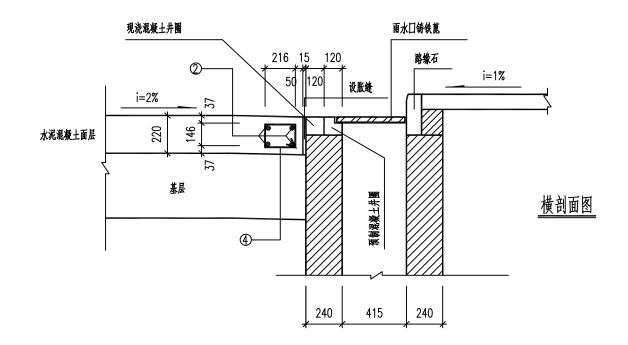


雨水□周围混凝土板加固剖面图 1:25

说明・

- 1、本图为路面内雨水门井周围混凝土板加固设计图,图示尺寸单位:毫米。
- 2、路面内的雨水口,其布置按板中式、骑缝式、傍缝式三种形式设计,不属上述布置形式的雨水口井 施工时应适当调整路面接缝或雨水口位置<u>避免出现较小锐角或边长小于1米的混凝土板。</u>
- 3、图示Φ为圆形钢筋,钢筋搭接时应重量、范围不少于20cm、板中钢筋净保护层厚度为5cm。
- 4、井圈与混凝土板之间应设胀缝,具缝宽为数包的治排水、
- 5、多蓖雨水口的加固方法与单蓖柏似于其色强魔,其一,电管人无非。路面方形井盖可参照本图执行。


 中国华西工程设计建设有限公司	工程名称	迎宾大道 (建发央著-文龙路) 段整治项目	图夕	雨水口周围混凝土板加固图(二)	审 定	FRH:	. 项目负责	原文技艺	校对	PR. P	工程编号		日期	2021. 08
十四千四二任以 月 廷以作[[[公可	建设单位	莆田市市政工程维护管理处			审核	Rissie	专业负责	Fari:	设计	MN	设计阶段	施工图设计	图号	DL-02



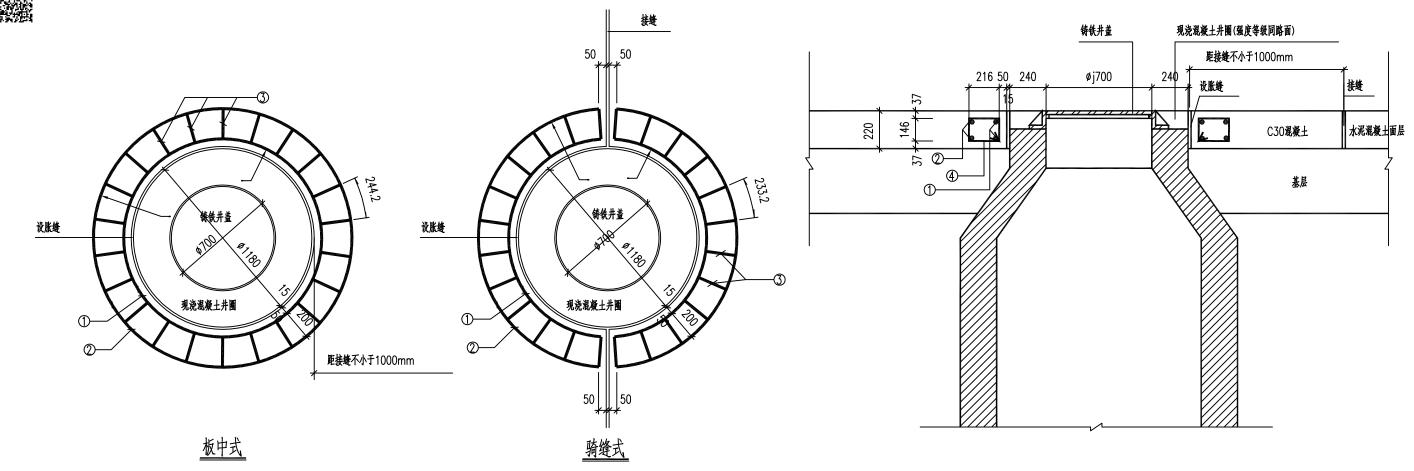

检查井周围混凝土板加固平面图 1:25

检查井周围混凝土板加固剖面图 1:25

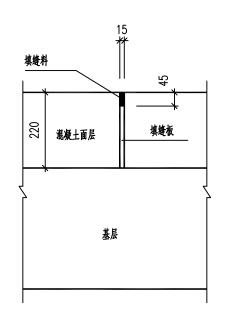

一个检查井补强钢筋数量表

型式	钢筋号	钢筋筒图	直径	毎根长(cm)	根数	总长(m)	重量(kg)	总重(kg)
板	0	537.21 411.55	Ф10	419.55	2	8.39	5.18	
中	0		Ф10	545.21	2	10.90	6.73	15.68
式	Ø	21.6	Ф6	77.2	22	16.98	3.77	
騎	Θ	<u> 1855</u> <u>1855</u>	Ф10	206.78	4	8.27	5.10	
缝	0	し	Ф10	269.61	4	10.78	6.65	15.86
式	Image: Control of the	21.6 9:	Ф6	77.2	24	18.53	4.11	

<u> 胀缝构造图</u> 1:12.5

说明:

- 1、本图为路面内检查井周围混凝土板加固设计图,图示尺寸单位:毫米。
- 2、路面内的检查井,其布置按板中式、骑缝式、两种形式设计,施工时应适当调整路面接缝或检查井位置,避免出现数次就角或边长小天1米的混凝土板。
- 3、图示Φ为圆形钢筋、钢筋搭接时应重叠。流圈不入于20cm,板中钢筋净保护层厚度为5cm。
- 4、井圏与混凝土板上興盛瓊脈繁、運進宽為1567。

■ 中国华西工程设计建设有限公司	工程名称	迎宾大道 (建发央著-文龙路) 段整治项目	图夕	 检查井周围混凝土板加固图	审定	FRH:	项目负责	萨东文林东	校对	PERM	工程编号		日期	2021. 08
■ 下四十四二任权月廷权有限公司 [■	建设单位	莆田市市政工程维护管理处		位旦月月日优级工板加口日	审核	Pisso	专业负责	春酣	设计	74 30	设计阶段	施工图设计	图号	DL-02



路面工程数量表一

部位			破除路面	新结构一					破除路面	54枚二		破除绿	赴化带
材料	AC-13C细粒式 SBS改性沥青混凝土	AC-20C 中粒式沥青混凝土	C30混凝土	5%水泥稳定碎石	3%水泥稳定碎石	级配碎石	铣刨	C30混凝土	5%水泥稳定碎石	3%水泥稳定碎石	级配碎石	破除绿化带	路缘石移除
结构层厚度	4cm	6cm	22cm	15cm	15cm	15cm	10cm	22cm	15cm	15cm	15cm	100cm	-
单位	平方米	平方米	平方米	平方米	平方米	平方米	平方米	平方米	平方米	平方米	平方米	平方米	*
数量	2260	2260	2193	2127	2063	2001	411	714	693	672	652	67	20
备注													

路面工程数量表二

部位					铺筑路面	i结构一							铺筑路面结构二			:	其他	
材料	AC-13C细粒式 SBS改性沥青混凝土	AC-20C 中粒式沥青混凝土	下封层 乳化沥青ES-3	C30混凝土	5%水泥稳定碎石	3%水泥稳定碎石	级配碎石	透油层	粘油层	钢筋	C30混凝土	5%水泥稳定碎石	3%水泥稳定碎石	级配碎石	钢筋	雨水口及检查井周围加固	破除绿化带	路缘石恢复
结构层厚度	4cm	6cm	0.8cm	22cm	15cm	15cm	15cm	-	-	∯14	22cm	15cm	15cm	15cm	∯14	HPB300	100cm	-
单位	平方米	平方米	平方米	平方米	平方米	平方米	平方米	平方米	平方米	帧	平方米	平方米	平方米	平方米	吨	帧	平方米	*
数量	2359	2359	2359	2289	2220	2153	2089	2359	4718	7.1	534	518	503	488	2.1	0.8	67	20
备注																		

路面工程数量表三

部位				铺纸	苑路面结构三						铺纸	筑路面结构四			过渡段		
材料	AC-13C细粒式 SBS改性沥青混凝土	AC-20C 中粒式沥青混凝土	下封层 乳化沥青ES-3	C30混凝土	C20混凝土	碎石灌砂	透油层	粘油层	钢筋	C30混凝土	C20混凝土	碎石灌砂	钢筋	AC-13C细粒式 SBS改性沥青混凝土	AC-20C 中粒式沥青混凝土	防水卷材贴缝	改性沥青粘层油
结构层厚度	4cm	6cm	0.8cm	22cm	15cm	15cm	-	-	∯14	22cm	20cm	25cm	∯14	4cm	6 mg	工图的	-
单位	平方米	平方米	平方米	平方米	平方米	平方米	平方米	平方米	帧	平方米	平方米	平方米	帧	平方米	建 前政	(道根"李维太	方米
数量	97	97	97	97	92	89	97	194	0.2	23	19	17	0.2	411	字 9 6轨道	交通82 2 类/	8 22
备注														四川	省建设工	程设计	欧图专用
	•													中国生	华西工程 漢市政行	用行	

東田村 項目负责 P东文城东 专业负责 李田村 迎宾大道 (建发央著-文龙路) 段整治项目 校对 工程编号 工程名称 日期 2021.08 中国华西工程设计建设有限公司 图名 路面工程数量表 MENO 设计阶段 施工图设计 设计 图号 建设单位 莆田市市政工程维护管理处 DL-03


黄质证书编号:A151007237 有效期至:2025年04月22日(12)





施工期交通组织工程数量表


序号	名称	图例	规 格	数量	单位	备 注
1	施工警告标志	金 道路施工	118cm× 40cm	1	块	
2	防撞桶	0	580× H800mm	65	↑	
3	临时护栏	<u> </u>	150x 100cm	100	*	
4	限速标志	30	D=80cm	1	组	
5	施工指示标志		120x 100cm	2	组	为暂估值,具体以实际施工用量为准。
6	彩钢板围挡		250(高)×500(长) cm	1380	*	
7	标志牌架		140cmx 140cm	2	块	
8	交通锥	A	红本体橡胶锥 全反光H=700mm	20	个	
9	临时标线;热熔漆		厚 20mm	40	平方米	

	工程名称	迎宾大道 (建发央著-文龙路) 段整治項目	图夕	施工期交通组织工程数量表	审定	A GAS	项目负责	1	校对	PRIF	工程编号		日期	2021. 08
	建设单位	莆田市市政工程维护管理处	EQ AB	他上州人通过外上任政皇长	审核	BAN!	专业负责	देवमः	设计	THE WO	设计阶段	施工图设计	图号	DL-04

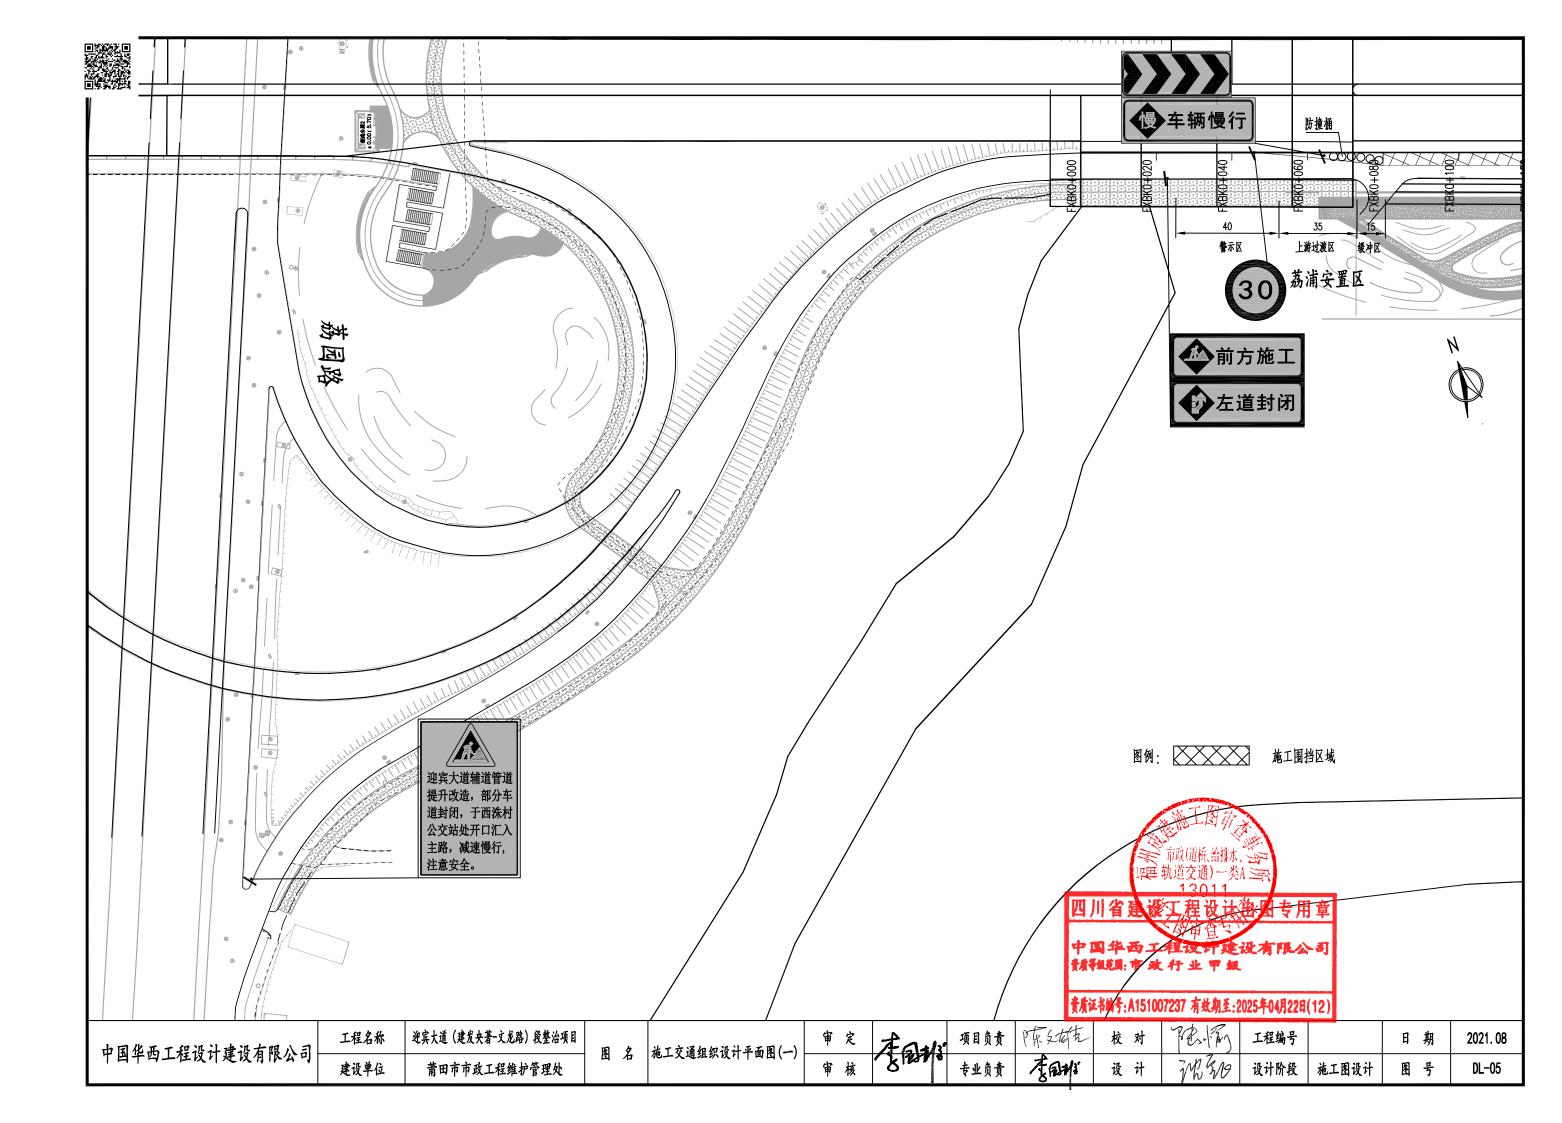

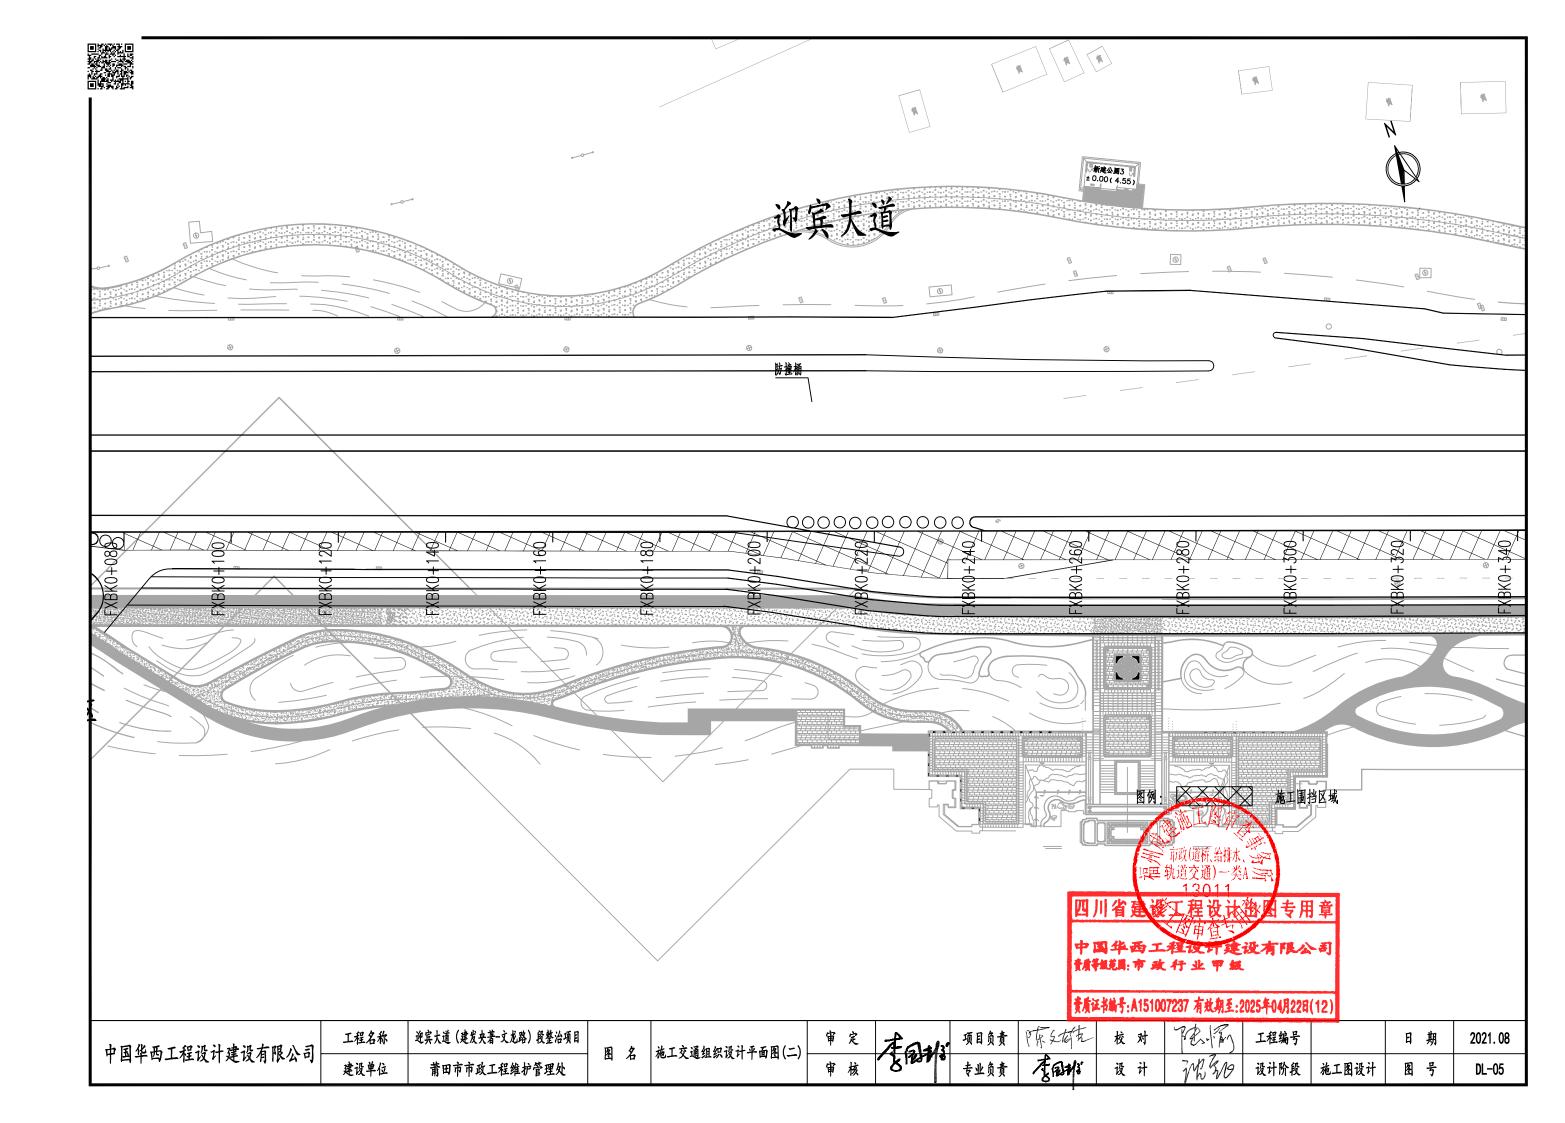


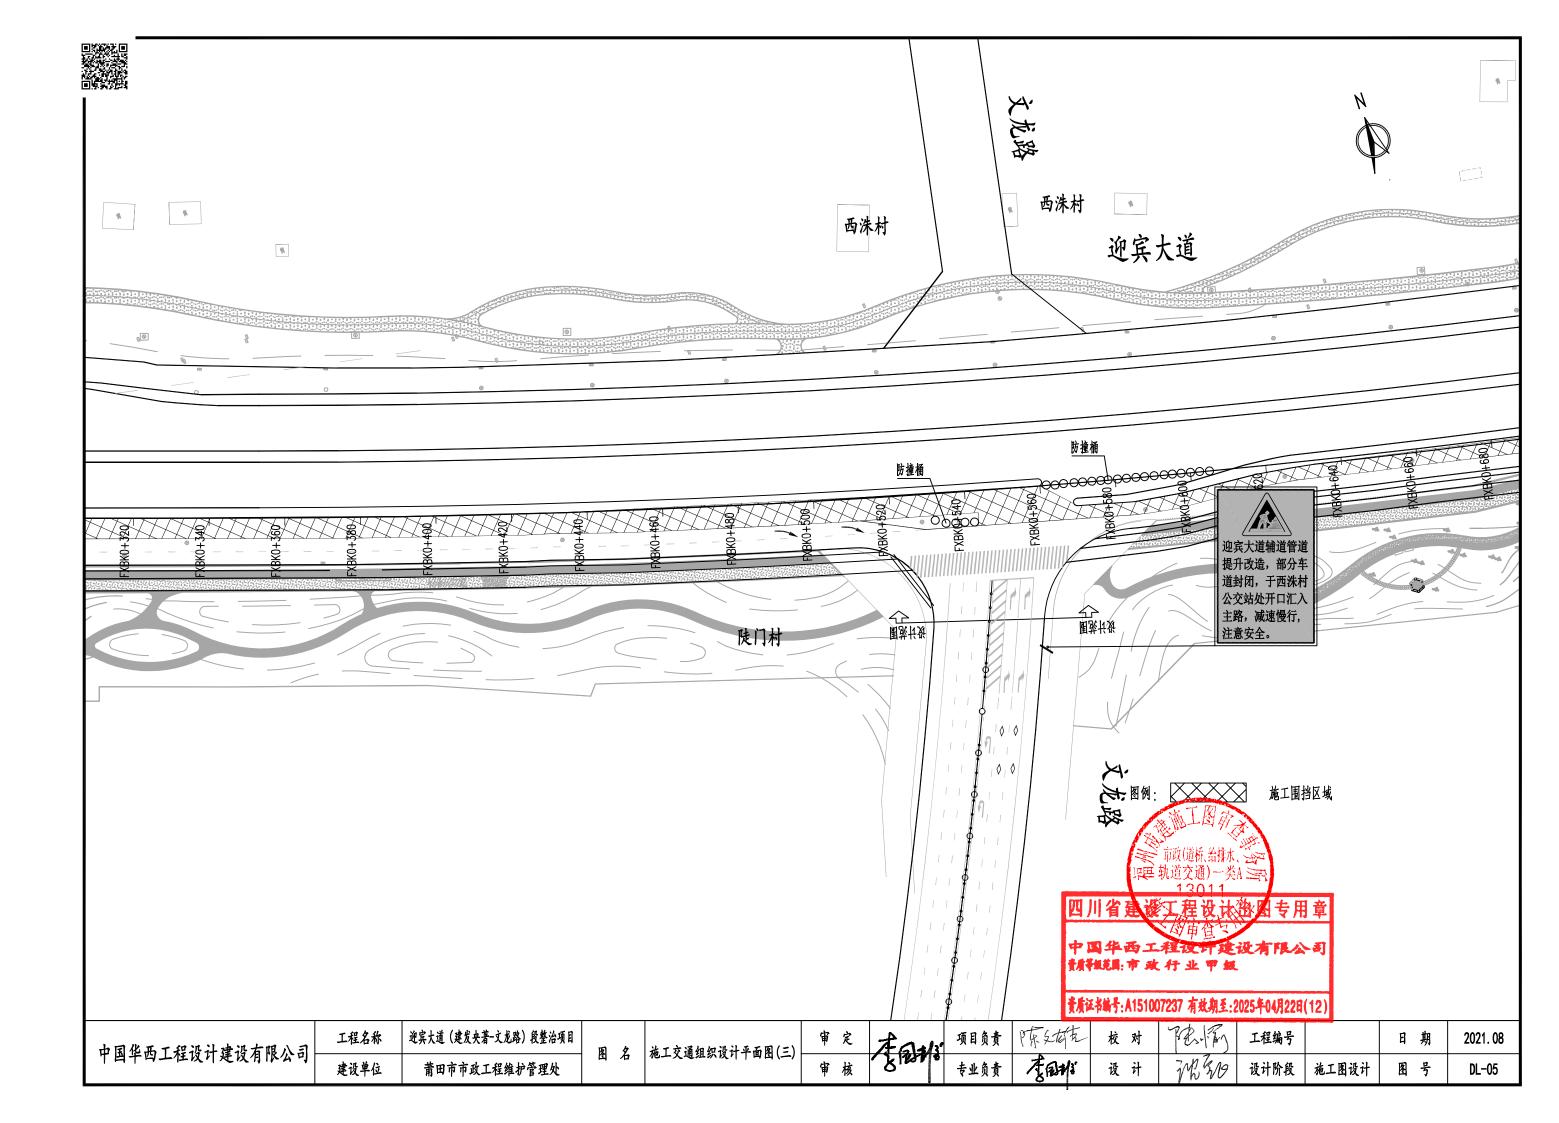


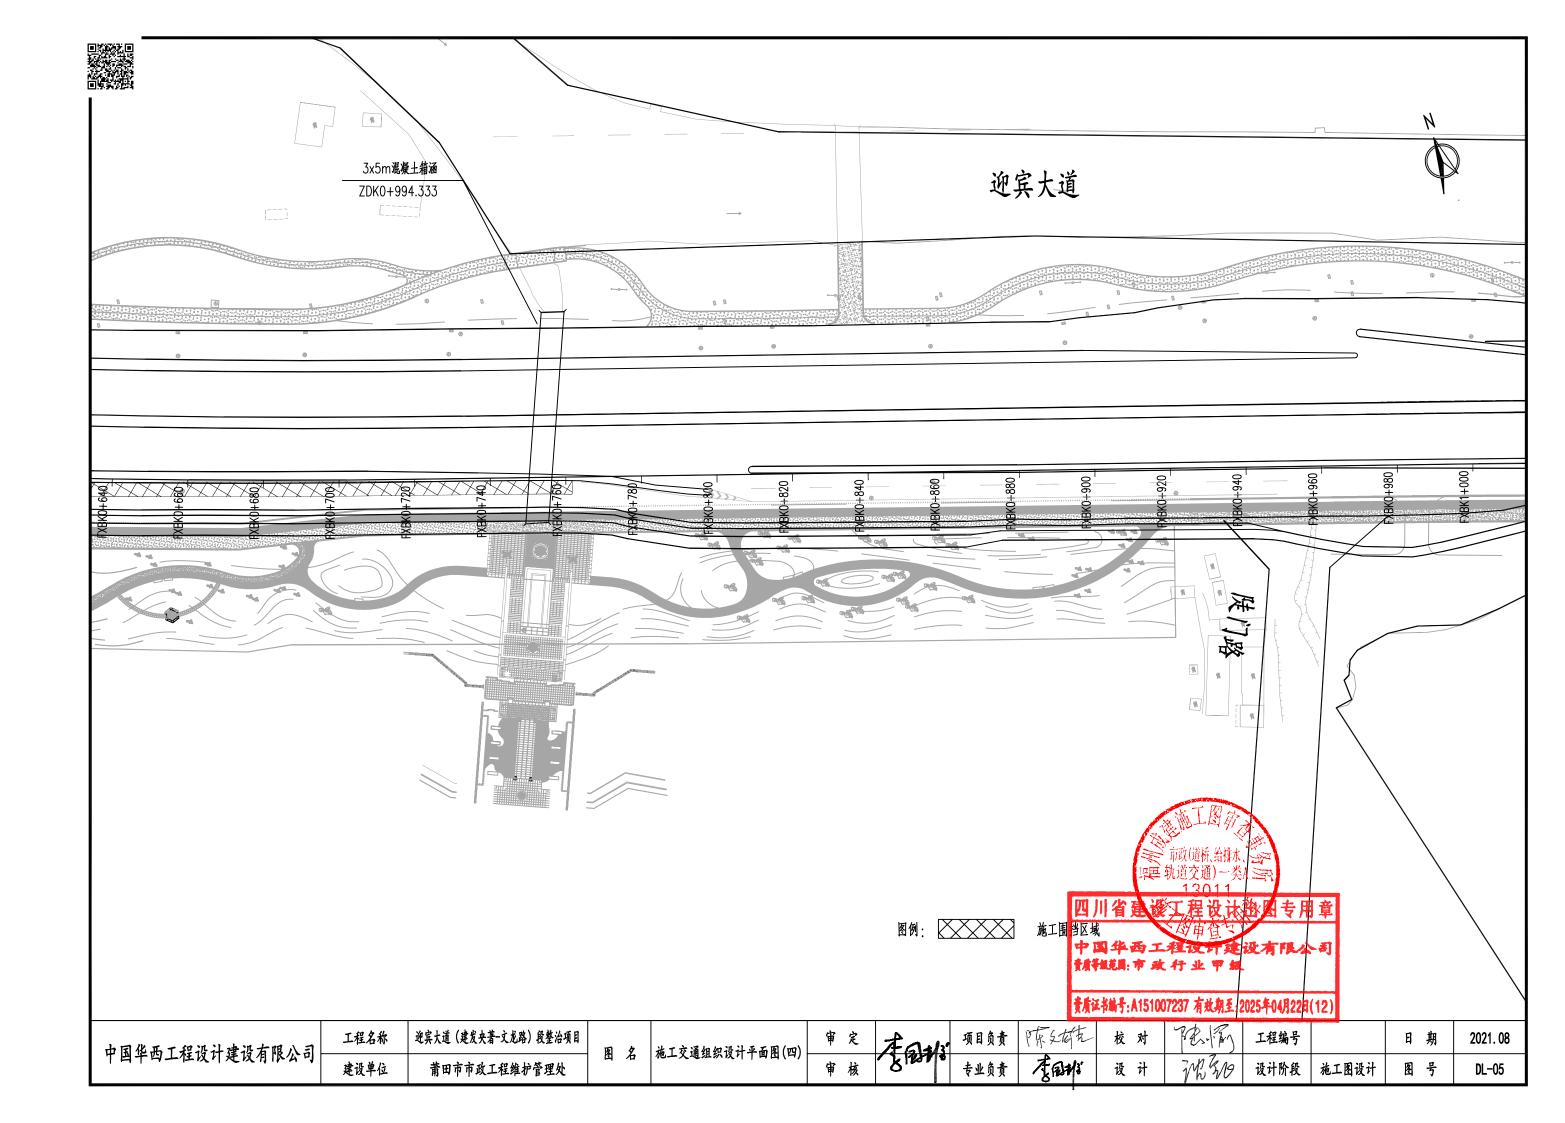







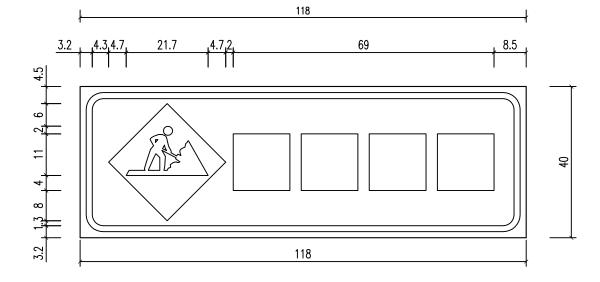

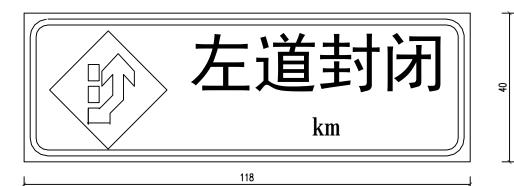

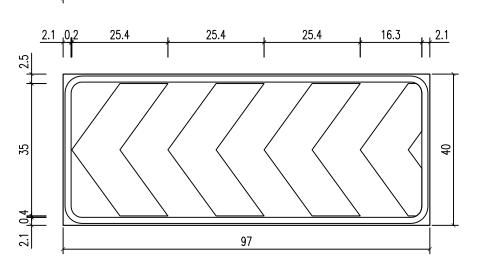

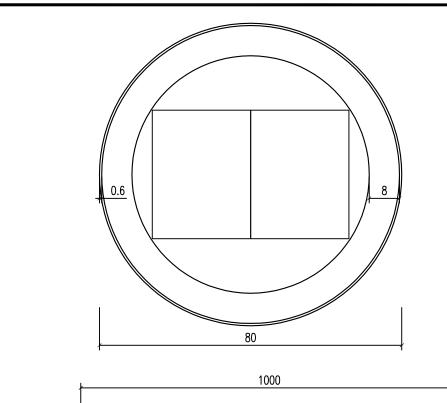

迎宾大道辅道管道提升改造,部分车道封闭,于西洙村公交站处开口汇入本路,延续,连慢行,注意安全。


2、牌面村底、图案及字体的颜色以国标GB57€8.2-2009《道路交通标志》为准。

16 | | 16


责责证书场对:规面具体设为东莞职施 2009 连向组 22进行确定,相应版面可参照该

迎宾大道 (建发央著-文龙路) 段整治项目 项目负责 工程名称 工程编号 日期 2021.08 中国华西工程设计建设有限公司 标志牌大样图 图名 香鄉 设计阶段 施工图设计 专业负责 图号 建设单位 莆田市市政工程维护管理处 DL-06




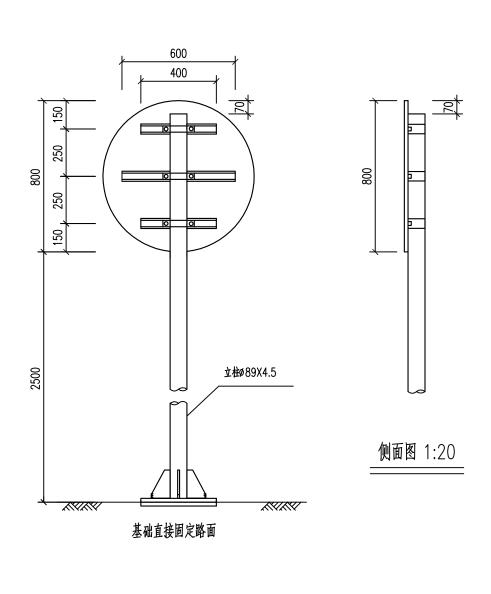

立面图 1:20

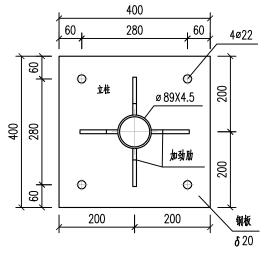



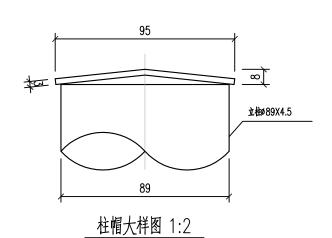

400

280

8

8

400

Φ

0


200


1⁶⁰


ø100孔


200

4ø22

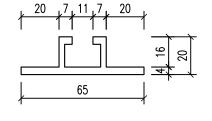


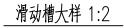

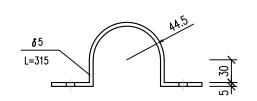

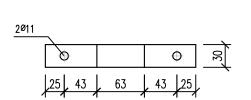

抱箍底衬大样图 1:5

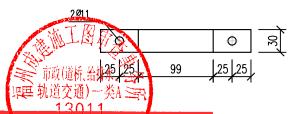

四川省建設工程设计划扩大棚间 5


中国华西工程设计建设减限公司

1、本图结构尺寸均以mm计。

黄质证书编号:A151007237 有效期至:2025年04月22日(12)

中国华西工程设计建设有限公司	工程名称	迎宾大道 (建发央著-文龙路) 段整治項目	厨 夕	单柱标志牌大样图(一)	审定	#6148	项目负责	陈文林东	校 对	72.13g	工程编号		日期	2021. 08
十四千四二任汉月廷汉 月 [[公可]	建设单位	莆田市市政工程维护管理处		十在你心肝人什么()	审核	BH!	专业负责	देवमः	设计	MN	设计阶段	施工图设计	图号	DL-07



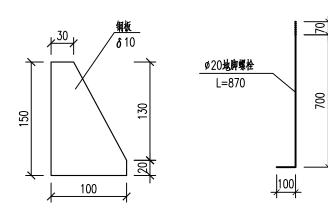

加劲肋大样图 1:5

材料数量表

(単位: 套)

材料名称	规格(mm)	单件重(kg)	数量(件)	重量(kg)	备注
钢管立柱	ø 89X4.5X3230	30.30	1	30.30	
标志板63	Ø800×3	4.12	1	4.12	LF2 年
潜动槽	65X20X4X600	0.79	1	0.79	LF2锯
18 74 TB	65X20X4X400	0.53	2	1.06	LF2 第
抱箍♂5	30X5X315	0.37	3	1.11	
抱箍底衬♂5	30X5X232	0.27	3	0.81	
加劲肋δ 10	(见图)	0.82	4	3.28	
法兰盘δ20	400X400X20	25.12	2	50.24	
螺栓、螺母、垫片	M10X20		6		单位: 套
地脚螺栓	M20×250		4		
螺母、垫片	M 20		8		合弹簧垫片
柱帽	Ø 95X3	0.17	1	0.17	
反光膜	二级			0.83	单位: m2

说明:

- 1、本图结构尺寸均以mm计。
- 2、标志板采用δ3铝板,与滑动槽用铆钉连接,板面上的铆钉应打磨平滑。
- 3、标志板与立柱采用抱箍连接。
- 4、除特殊说明外,本结构钢材均采用A3钢,应符合GB-700的要求。
- 5、钢构件焊接坡口形式和尺寸均按《公路钢结构桥梁设计规范》JTG D64-2015执行, 焊缝质量均按||级标准检验。
- 6、 钢构件在焊接后均要进行打磨处理,之后采用热浸镀锌处理,镀锌量550g/m2。 在运输或安装过程中镀锌层如有损伤,应按规范规定的方法进行修复。
- 7、 柱帽采用3mm厚钢板制作,在立柱上端部予留孔,保证震铁量均匀。
- 8、本设计不对版面内容进行说明。
- 9、基础直接固定路面。


一一一一一一一一一

- 10、在施工中注意对外露地脚螺栓外露螺纹部分进行安善保护。1301
- 11、每一地脚螺栓配一个弹簧垫片及两个螺件省建设工程设计游区专用章
- 12、各构件采用类成孔,螺栓采用A,B及螺栓。
- 13、基础施工按国标GB5768-200 广格斯丹西工程设计建设有限公 资质和范围:市政行业甲级


黄质证书编号:A151007237 有效期至:2025年04月22日(12)

山田化,	中国华西工程设计建设有限公司	工程名称	迎宾大道 (建发央著-文龙路) 段整治项目	厦 夕	単柱标志牌大样图(二)	=) (3-613)	工程编号		日期	2021. 08				
T	建设单位	莆田市市政工程维护管理处		平社你心辟入杆团(一)	审核	Birm	专业负责	FRH:	设计	THE WO	设计阶段	施工图设计	图号	DL-07




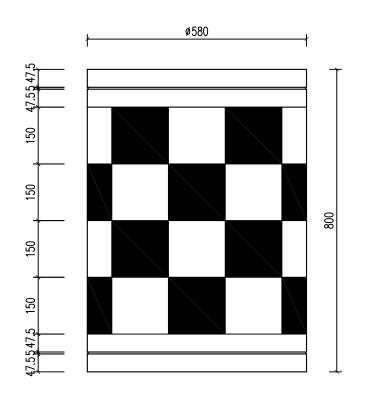


___剖面图___

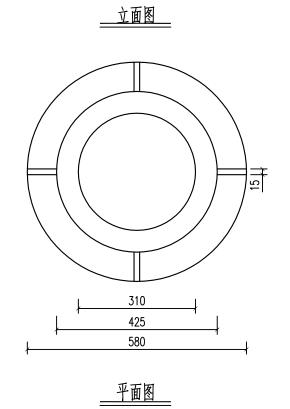


中国华西工程设计建设有限公司	工程名称	迎宾大道 (建发央著-文龙路) 段整治项目	函 夕	防撞桶大样图	审定	宙 定 项目负责 🏸 🕹 位 允 校 对	限源	工程编号	日期	2021. 08		
中四年四上任权月廷权有限公司	建设单位	莆田市市政工程维护管理处		內理備入仟업	审核		专业负责	ERH!	设计	THE WO	设计阶段 施工图设置	图号

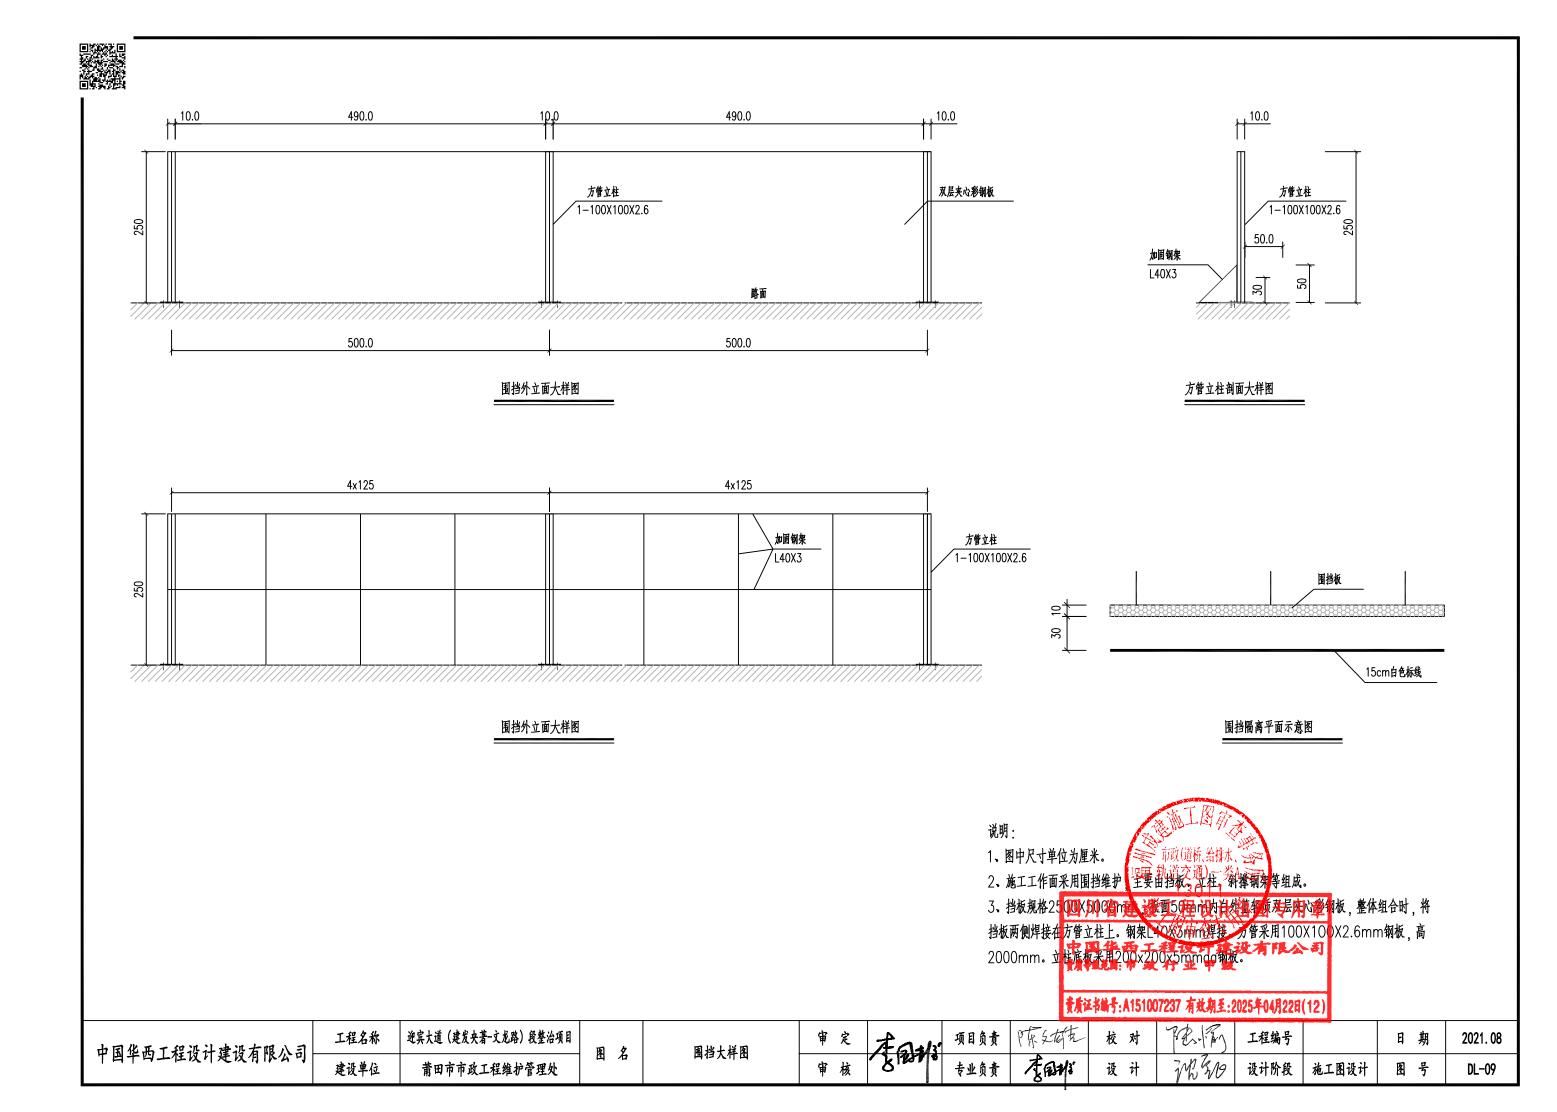



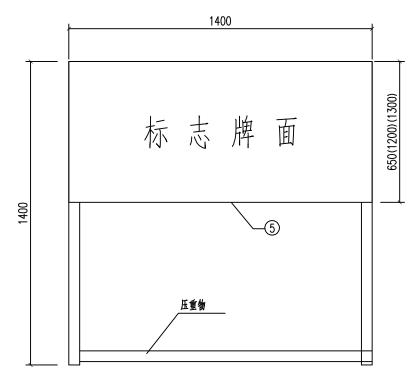

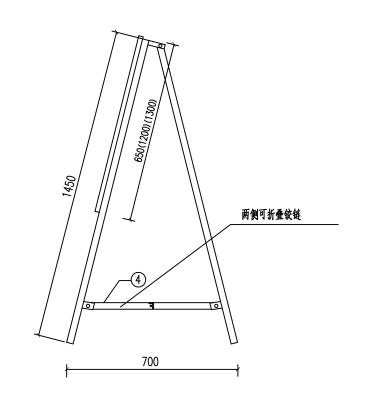

施工标志立面图

施工标志侧面图

支架立面图

单个施工标志材料数量表

名 称	编号	截面	长度	件数	单件重 (kg)	总重 (kg)	合计
	1	40×40×5	1450	4	2.81	11.24	
 方形钢管	2	40x40x5	1400	5	2.72	13.6	29.66
<i>J. 10</i> 190 B	3	40x40x5	600	2	1.17	2.34	23.00
	4	40x40x5	320	4	0.62	2.48	
标志牌面	5	1400×3	650	1	7.64	7.64	
铰 链	6			8			25扁钢
铆 钉	7	М8	50	28	0.024	0.672	
反光膜	反光膜 8				m²		0.91

一种 一种(随标、给排水、公平 中型、轨道交通)一类A 三平 13011

说明:

四川省建设工程设计数图专用1

1、图中尺寸单位除注明外,其余均以而产战的事金寸

2、牌面衬底、图案及字体的颜色以国标GB5768.2-2009《道路交通标志》为为

黄质证书编号:A151007237 有效期至:2025年04月22日(12)

项目负责 厚东文松东 迎宾大道 (建发央著-文龙路) 段整治项目 工程名称 校对 工程编号 日期 2021.08 中国华西工程设计建设有限公司 施工标志牌设计图 图名 FRM: 专业负责 设计阶段 施工图设计 建设单位 莆田市市政工程维护管理处 图号 DL-10